



系統図

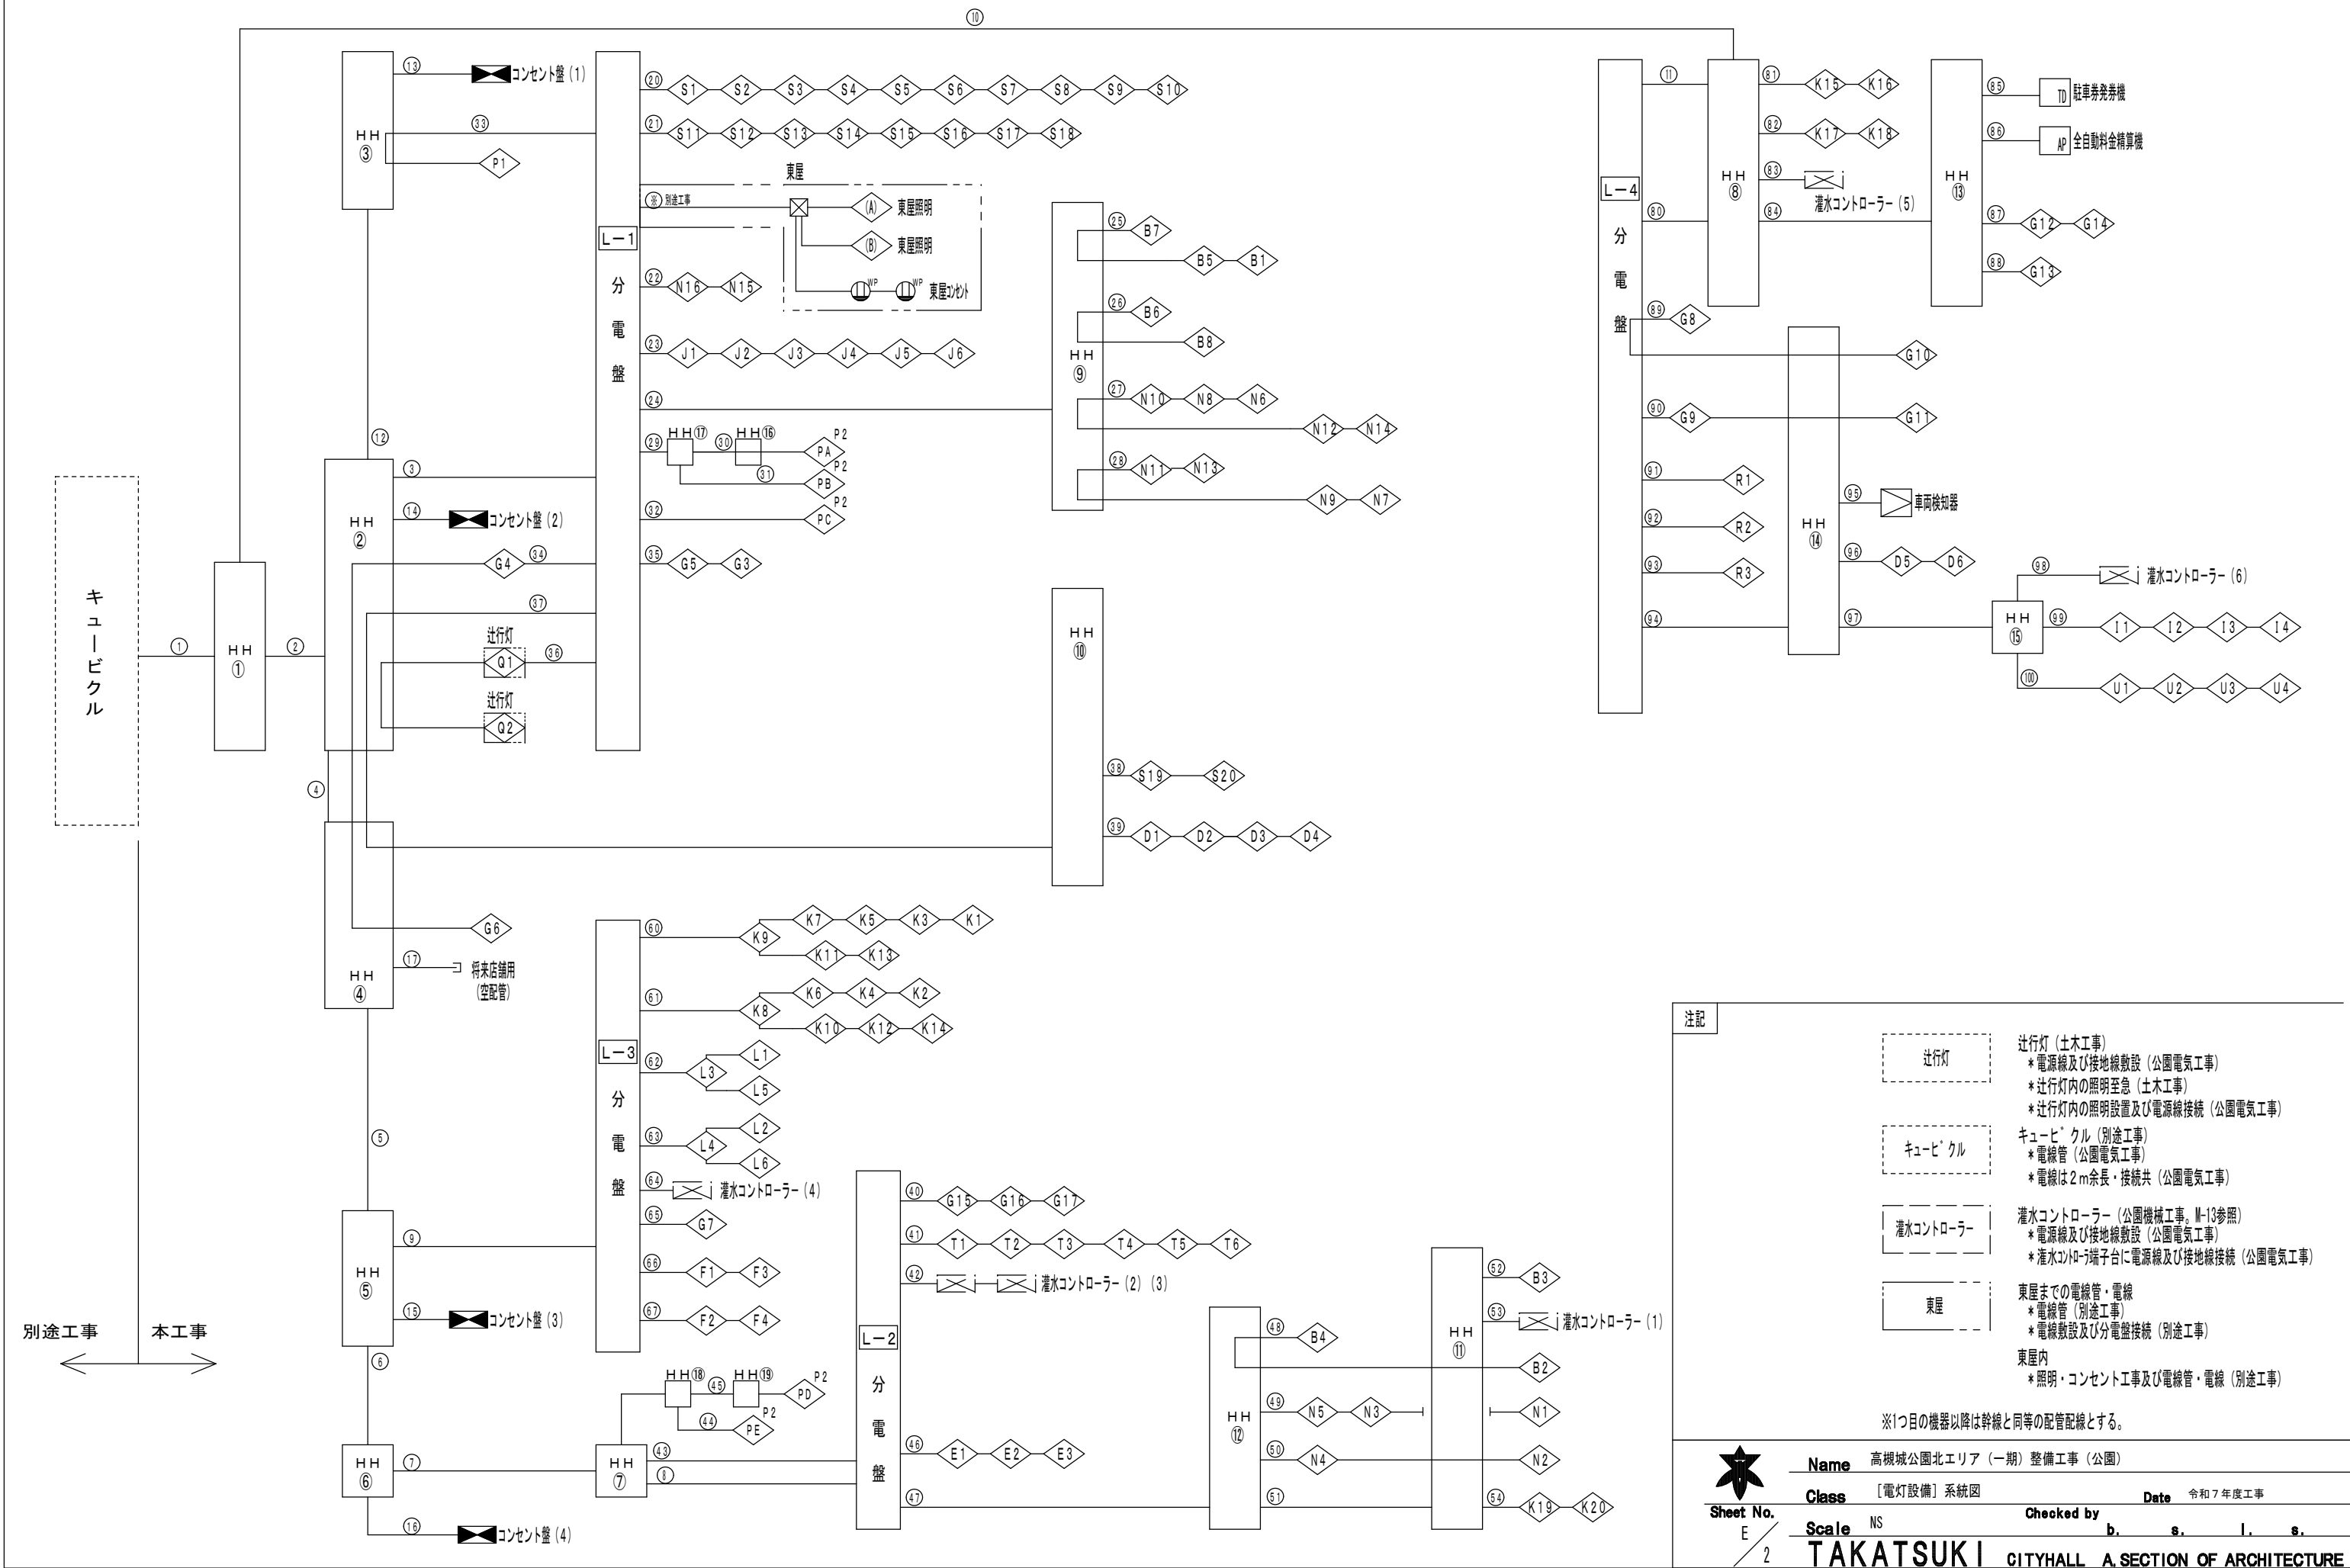

注記			
進行灯	進行灯（土木工事） * 電源線及び接地線敷設（公園電気工事） * 進行灯内の照明至急（土木工事） * 進行灯内の照明設置及び電源線接続（公園電気工事）		
キュービクル	キュービクル（別途工事） * 電線管（公園電気工事） * 電線は2m余長・接続共（公園電気工事）		
灌水器	灌水器（公園機械工事、M-13参照） * 電源線及び接地線敷設（公園電気工事） * 灌水器端子台に電源線及び接地線接続（公園電気工事）		
東屋	東屋までの電線管・電線 * 電線管（別途工事） * 電線敷設及び分電盤接続（別途工事） 東屋内 * 照明・コンセント工事及び電線管・電線（別途工事）		
※1つ目の機器以降は幹線と同等の配管配線とする。			
<div><div><div>Sheet No. E / 2</div></div><div><div>Name</div><div>高槻城公園北エリア（一期）整備工事（公園）</div></div><div><div>Class</div><div>〔電灯設備〕系統図</div></div><div><div>Date</div><div>令和7年度工事</div></div><div><div>Checked by</div><div>b. s. l. s.</div></div><div><div>Scale</div><div>NS</div></div><div><div>TAKATSUKI CITYHALL</div><div>A SECTION OF ARCHITECTURE</div></div></div>			

配管配線リスト（１）

区間No.	延長（m）	系統名	配 線	配 管	備考
	平面		線種・線サイズ	管種・管径	
①		電灯分電盤L-1	EM-CET 38sq	FEP65	
		電灯分電盤L-2	EM-CET 38sq	FEP65	
		電灯分電盤L-3	EM-CET 22sq	FEP50	
		電灯分電盤L-4	EM-CET 22sq	FEP50	
		コンセント盤（1）	EM-CET 22sq	FEP50	
		コンセント盤（2）	EM-CET 22sq	FEP50	
		コンセント盤（3）	EM-CET 22sq	FEP50	
		コンセント盤（4）	EM-CET 38sq	FEP65	
		将来店舗用		FEP125	
				FEP125	
		予備配管		FEP125	
		予備配管		FEP125	
		予備配管		FEP100	
②		電灯分電盤L-1	EM-CET 38sq	FEP65	
		電灯分電盤L-2	EM-CET 38sq	FEP65	
		電灯分電盤L-3	EM-CET 22sq	FEP50	
		コンセント盤（1）	EM-CET 22sq	FEP50	
		コンセント盤（2）	EM-CET 22sq	FEP50	
		コンセント盤（3）	EM-CET 22sq	FEP50	
		コンセント盤（4）	EM-CET 38sq	FEP65	
		将来店舗用		FEP125	
				FEP125	
		予備配管		FEP125	
		予備配管		FEP125	
		予備配管		FEP100	
③		電灯分電盤L-1	EM-CET 38sq	FEP65	
		予備配管		FEP50	
④		電灯分電盤L-2	EM-CET 38sq	FEP65	
		電灯分電盤L-3	EM-CET 22sq	FEP50	
		コンセント盤（3）	EM-CET 22sq	FEP50	
		コンセント盤（4）	EM-CET 38sq	FEP65	
		将来店舗用		FEP125	
				FEP125	
		予備配管		FEP125	
		予備配管		FEP125	
		予備配管		FEP50	
		予備配管		FEP50	
⑤		電灯分電盤L-2	EM-CET 38sq	FEP65	
		電灯分電盤L-3	EM-CET 22sq	FEP50	
		コンセント盤（3）	EM-CET 22sq	FEP50	
		コンセント盤（4）	EM-CET 38sq	FEP65	
		予備配管		FEP50	
		予備配管		FEP50	
		予備配管		FEP50	

区間No.	延長（m）	系統名	配 線	配 管	備考
	平面		線種・線サイズ	管種・管径	
⑥		電灯分電盤L-2	EM-CET 38sq	FEP65	
		コンセント盤（4）	EM-CET 38sq	FEP65	
		予備配管		FEP50	
		予備配管		FEP50	
⑦		電灯分電盤L-2	EM-CET 38sq	FEP65	
		予備配管		FEP50	
		予備配管		FEP50	
⑧		電灯分電盤L-2	EM-CET 38sq	FEP65	
		予備配管		FEP50	
⑨		電灯分電盤L-3	EM-CET 22sq	FEP50	
		予備配管		FEP50	
⑩		電灯分電盤L-4	EM-CET 22sq	FEP50	
		予備配管		FEP50	
		予備配管		FEP50	
⑪		電灯分電盤L-4	EM-CET 22sq	FEP50	
		予備配管		FEP50	
⑫		コンセント盤（1）	EM-CET 22sq	FEP50	
		予備配管		FEP50	
		予備配管		FEP50	
⑬		コンセント盤（1）	EM-CET 22sq	FEP50	
		予備配管		FEP50	
⑭		コンセント盤（2）	EM-CET 22sq	FEP50	
		予備配管		FEP50	
⑮		コンセント盤（3）	EM-CET 22sq	FEP50	
		予備配管		FEP50	
⑯		コンセント盤（4）	EM-CET 38sq	FEP65	
		予備配管		FEP50	
⑰		将来店舗用		FEP125	
				FEP125	
		予備配管		FEP125	

区間No.	延長（m）	系統名	配 線	配 管	備 考
	平面		線種・線サイズ	管種・管径	
電灯分電盤L-1系統					
⑱		照明（S）1～10	EM-CE3. 5sq-3c	FEP30	
㉑		照明（S）11～18	EM-CE3. 5sq-3c	FEP30	
㉓		東屋（A）			※別途工事
		東屋（B）			※別途工事
		東屋コンセント			※別途工事
		予備配管			※別途工事
㉔		照明（N）15・16	EM-CE3. 5sq-3c	FEP30	
㉕		照明（J）1～6	EM-CE3. 5sq-3c	FEP30	
㉖		照明（B）1・5・7	EM-CE3. 5sq-3c	FEP65	
		照明（B）6・8	EM-CE3. 5sq-3c		
		照明（N）6・8・10・12・14	EM-CE3. 5sq-3c		
		照明（N）7・9・11・13	EM-CE3. 5sq-3c		
㉗		照明（B）1・5・7	EM-CE3. 5sq-3c	FEP30	
㉙		照明（B）6・8	EM-CE3. 5sq-3c	FEP30	
㉚		照明（N）6・8・10・12・14	EM-CE3. 5sq-3c	FEP30	
㉛		照明（N）7・9・11・13	EM-CE3. 5sq-3c	FEP30	
㉜		照明（P）2（PA）（PB）	EM-CE3. 5sq-3c×2	FEP40	
		照明（P）2（PA）（PB）	EM-CPEES1. 2sq-1P×2	FEP30	
㉝		照明（P）2（PA）	EM-CE3. 5sq-3c	FEP30	
		照明（P）2（PA）	EM-CPEES1. 2sq-1P	FEP30	
㉞		照明（P）2（PB）	EM-CE5. 5sq-3c	FEP30	
		照明（P）2（PB）	EM-CPEES1. 2sq-1P	FEP30	
㉟		照明（P）2（PC）	EM-CE3. 5sq-3c	FEP30	
		照明（P）2（PC）	EM-CPEES1. 2sq-1P	FEP30	
㊱		照明（P）1	EM-CE3. 5sq-3c	FEP30	
		照明（P）1	EM-CPEES1. 2sq-1P	FEP30	
㊲		照明（G）4・6	EM-CE3. 5sq-3c	FEP30	
㊳		照明（G）5・6	EM-CE3. 5sq-3c	FEP30	
㊴		照明（Q）1・2	EM-CE3. 5sq-3c	FEP30	
㊵		照明（S）19・20	EM-CE3. 5sq-3c	FEP40	
		照明（D）1～4	EM-CE5. 5sq-3c		
㊶		照明（S）19・20	EM-CE3. 5sq-3c	FEP30	
㊷		照明（D）1～4	EM-CE3. 5sq-3c	FEP30	

Sheet No.

E

3

Name

高槻城公園北エリア（一期）整備工事（公園）

Class

[電灯設備] 配管・配線リスト（１）

Scale

NS

Checked by

b. s. l. s.

Date

令和7年度工事

TAKATSUKI

CITYHALL


A SECTION OF ARCHITECTURE

配管配線リスト (2)



[illegible]

区間No.	延長 (m)	系統名	配 線	配 管	備 考
	平面		線種・線サイズ	管種・管径	
電灯分電盤L-3系統					
⑥0		照明 (K) 1・3・5・7・9・11・13	EM-CE3. 5sq-3c	FEP30	
⑥1		照明 (K) 2・4・6・8・10・12・14	EM-CE3. 5sq-3c	FEP30	
⑥2		照明 (L) 1・3・5	EM-CE3. 5sq-3c	FEP30	
⑥3		照明 (L) 2・4・6	EM-CE3. 5sq-3c	FEP30	
⑥4		灌水コントローラー (4)	EM-CE3. 5sq-3c	FEP30	
⑥5		照明 (G) 7	EM-CE3. 5sq-3c	FEP30	
⑥6		照明 (F) 1・3	EM-CE3. 5sq-3c	FEP30	
⑥7		照明 (F) 2・4	EM-CE3. 5sq-3c	FEP30	
電灯分電盤L-4系統					
⑥8		照明 (K) 15・16	EM-CE3. 5sq-3c	FEP65	
		照明 (K) 17・18	EM-CE3. 5sq-3c		
		照明 (G) 12・14	EM-CE3. 5sq-3c		
		照明 (G) 13	EM-CE3. 5sq-3c		
		灌水コントローラー (5)	EM-CE3. 5sq-3c	FEP30	
		駐車券発券機	EM-CE3. 5sq-3c	FEP40	
		全自動料金精算機	EM-CE3. 5sq-3c		
⑥9		照明 (K) 15・16	EM-CE3. 5sq-3c	FEP30	
⑦0		照明 (K) 17・18	EM-CE3. 5sq-3c	FEP30	
⑦1		灌水コントローラー (5)	EM-CE3. 5sq-3c	FEP30	
⑦2		駐車券発券機	EM-CE3. 5sq-3c	FEP40	
		全自動料金精算機	EM-CE3. 5sq-3c		
		照明 (G) 12・14	EM-CE3. 5sq-3c	FEP40	
		照明 (G) 13	EM-CE3. 5sq-3c		
⑦3		駐車券発券機	EM-CE3. 5sq-3c	FEP30	
⑦4		全自動料金精算機	EM-CE3. 5sq-3c	FEP30	
⑦5		照明 (G) 12・14	EM-CE3. 5sq-3c	FEP30	
⑦6		照明 (G) 13	EM-CE3. 5sq-3c	FEP30	
⑦7		照明 (G) 8・10	EM-CE3. 5sq-3c	FEP30	
⑦8		照明 (G) 9・11	EM-CE3. 5sq-3c	FEP30	


[illegible]

 Sheet No. E / 4	Name	高槻城公園北エリア（一期）整備工事（公園）		
	Class	〔電灯設備〕 配管・配線リスト（２）	Date	令和 7 年度工事
	Scale	NS	Checked by	b. s. l. s.
	TAKATSUKI CITYHALL A SECTION OF ARCHITECTURE			


盤姿図（参考）

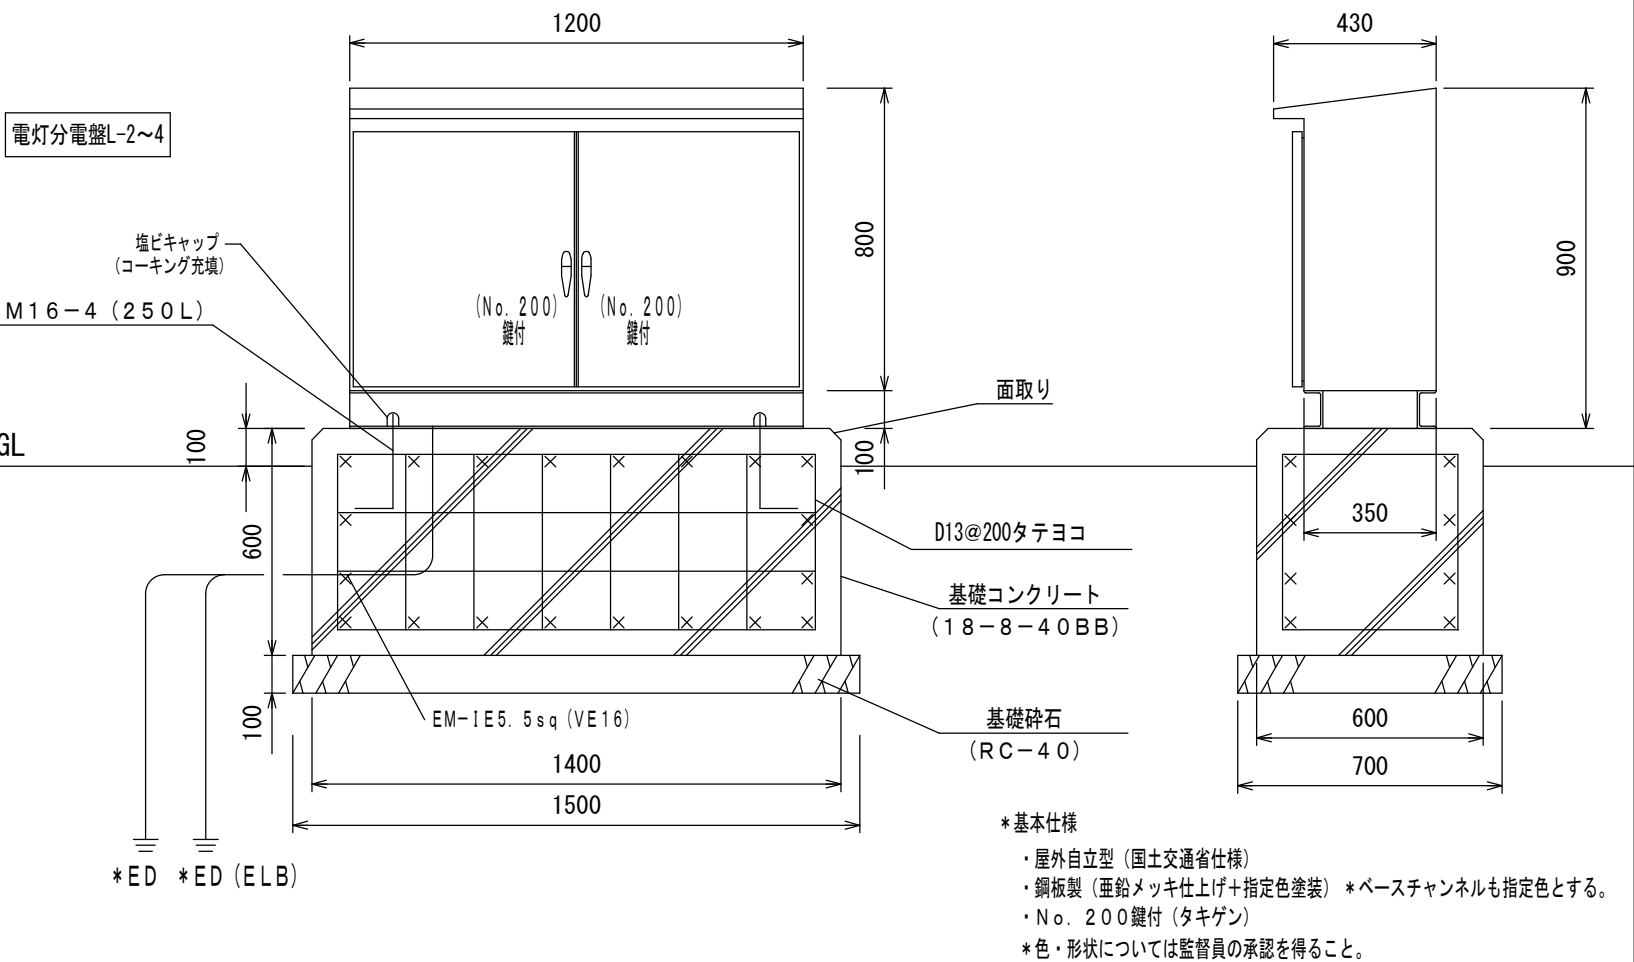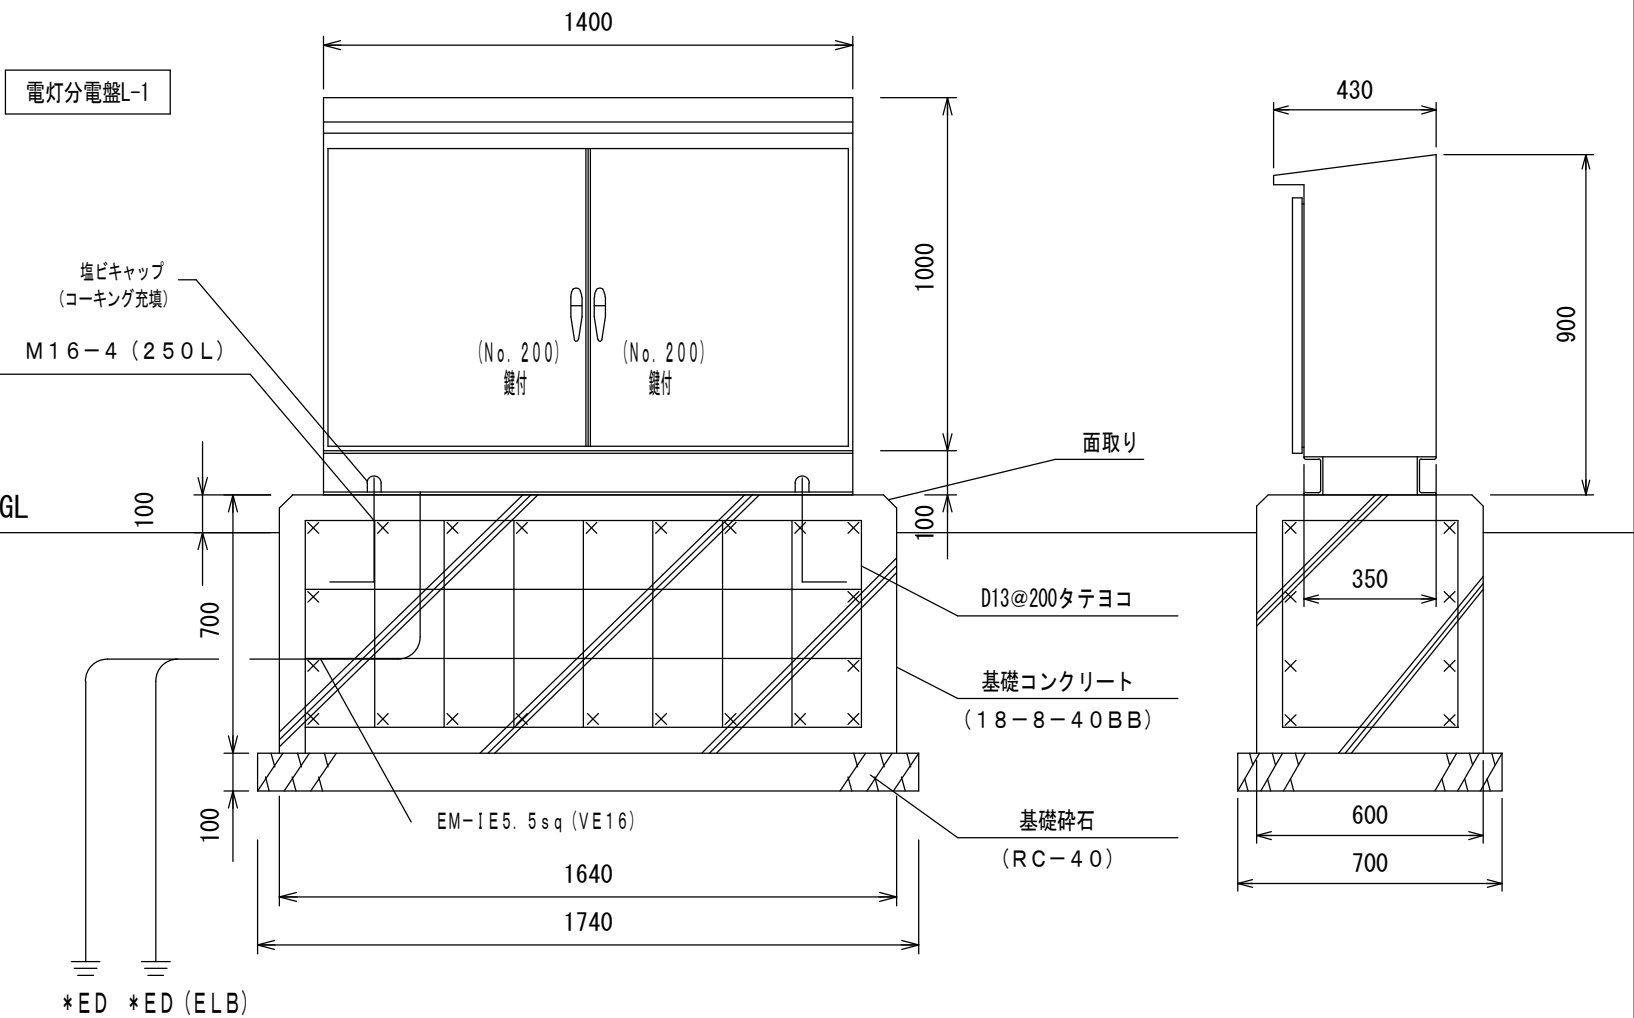

照明制御システム図

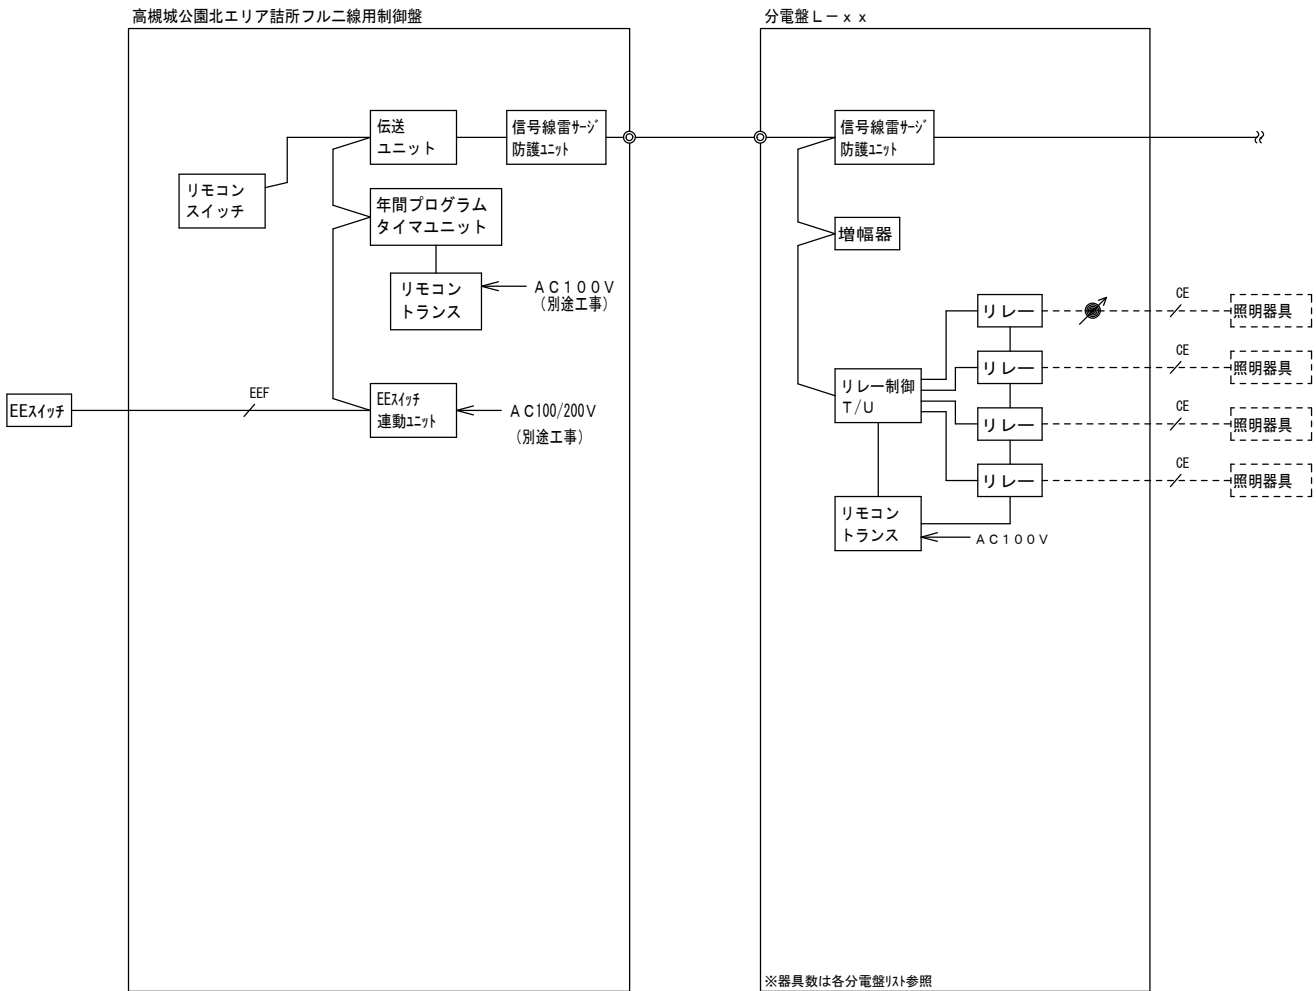

凡 例

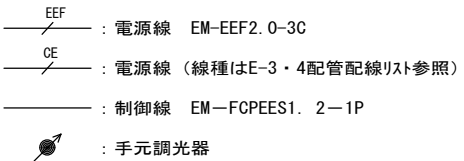

※制御線は構内情報通信網設備で計上する。
※EEスイッチは別途工事と調整の上設置すること。



Sheet No.
E / 5

Name 高槻城公園北エリア（一期）整備工事（公園）

Class [電灯設備]電灯分電盤姿図・システム系統図 Date 令和7年度工事

Checked by b. s. l. s.

Scale NS

TAKATSUKI CITYHALL A. SECTION OF ARCHITECTURE

分電盤リスト


[illegible]

分電盤名称 電源仕様	主幹及び 回路	回路	電圧 (V)	分岐開閉器		負 荷 名 称	[VA] 容 量	リモコン リレー	備 考
				P	ELB AF/AT				
Lー2 屋外自立型 AC1Φ3W 200/100V EM-CET38 [□] ●リモコンリレー制御機器 ・増幅器*1 ・4回路T/U*4 ・リモコンリレー*11 ・リモコンラスタ*1 ・信号線雷サージユニット*1 ●調光スイッチ*5 ●SPD仕様 ・JISクラスⅡ (JIS C 5381-11) 対応 ・国土交通省 建築設備設置基準 適合 ・国土交通省 建築設備設置基準 適合 ・サージカット表示機能付き ・劣化故障表示機能付き ・分離器構成：ヒューズ・レダグ・カー ※分離器は回線数必要		ELCB 3P 50AF/50AT (10.1) (10.2) (10.3) (10.4) (10.5) (10.6) (10.7) (10.8) (10.9) (11.0) (11.1) (11.2) (20.1) (20.2) (20.3) (20.4) (30.1) (30.2) (30.3) (30.4)	100 100 100 100 100 100 100 100 100 100 100 100 200 200 200 200 100 100 100 100	2 2 2 2 2 2 2 2 2 2 2 2 2 2 2 2 2 2 2 2	50/20 50/20 50/20 50/20 50/20 50/20 50/20 50/20 50/20 50/20 50/20 50/20 50/20 50/20 50/20 50/20 50/20 50/20 50/20 50/20	照明 B 3 照明 B 2・B 4 照明 E 1～3 予備 照明 G 1 5～17 照明 K 1 9～20 照明 N 1・3・5 照明 N 2・4 照明 T 1～6 リモコンラスタ 予備 予備 照明 P 2系統 (PD群) 照明 P 2系統 (PE群) 予備 予備 遠水コントロール盤電源 (1) 遠水コントロール盤電源 (2) (3) 予備 予備	80 80 50 75 220 65 30 20 200 100 200 200 500 500 300 300 100 200 300 300	○ ○ ○ ○ ○ ○ ○ ○ ○ ○ ○ ○ ○ ○ ○ ○ ○ ○	調光対応器具 (位相制御) 調光対応器具 (逆位相制御) 調光対応器具 (逆位相制御) 調光対応器具 (PWM制御) 調光対応器具 (PWM制御)
印 (ELB) ◎ ◎						容量 (小計)	3820		

分電盤名称 電源仕様	主幹及び 回路	回路	電圧 (V)	分岐開閉器		負 荷 名 称	[VA]	リモコン リレー	備 考
				P	ELB AF/AT		容 量		
L-3 屋外自立型	ELCB 3P 50TF/50AT								
AC1Φ3W 200/100V EM-CET22□ ●リモコンリ-制御機器 ・増幅器*1 ・4回路T/U*2 ・リモコンリ-*8 ・リモコントランス*1 ・信号線雷サ-ジ-ユニット*1 ●調光スイッチ*2 ●SPD仕様 ・JISクラスⅡ (JIS C 5381-11) 対応 ・国土交通省 建築設備設置基準 適合 ・国土交通省 建築設備設置基準 適合 ・サ-ジ-カ-ント表示機能付き ・劣化故障表示機能付き ・分離器構成：L-N-S・L-N・L-N・L-N ※分離器は回線数必要		(10.1)	100	2	50/20	照明 F1・3	200	○	
		(10.2)	100	2	50/20	照明 F2・4	200	○	
		(10.3)	100	2	50/20	照明 G7	75	○	
		(10.4)	100	2	50/20	照明 K1・3・5・7・9・11・13	260	○	調光制御器具 (逆位制御)
		(10.5)	100	2	50/20	照明 K2・4・6・8・10・12・14	260	○	調光制御器具 (逆位制御)
		(10.6)	100	2	50/20	照明 L1・3・5	30	○	
		(10.7)	100	2	50/20	照明 L2・4・6	30	○	
		(10.8)	100	2	50/20	照明トランス	100		
		(10.9)	100	2	50/20	予備	200	○	
		(11.0)	100	2	50/20	予備	200		
		(11.1)	100	2	50/20	予備	200		
		(11.2)	100	2	50/20	予備	200		
		(30.1)	100	2	50/20	漏水コントロール盤電源 (4)	100		
		(30.2)	100	2	50/20	予備	300		
(30.3)	100	2	50/20	予備	300				
(30.4)	100	2	50/20	予備	300				
印 印 (E8) ◎ ◎									
						容量 (小計)	2955		

分電盤名称 電源仕様	主幹及び 回路	回路	電圧 (V)	分岐開閉器		負 荷 名 称	[VA] 容 量	リモコン リレー	備 考
				P	ELB AF/AT				
L-4 屋外自立型 AC1Φ3W 200/100V EM-CET22□ ●リコンリレー制御機器 ・増幅器*1 ・4回路1/U*2 ・リコンリレー*8 ・リモコントランス*2 ・信号線雷サージユニット*1 ●調光スイッチ*3 ●SPD仕様 ・JISクラスⅡ (JIS C 5381-11) 対応 ・国土交通省 建築設備設置基準 適合 ・国土交通省 建築設備設置基準 適合 ・サージカント表示機能付き ・劣化故障表示機能付き ・分離器構成: ヒューズ・レギュレータ・カバー ※分離器は回線数必要 ●ベンチ用照明 (107) の電源装置*3	ELCB 3P 100AF/75AT SPD EL	(101) 100 2 50/20 照明 D5・6 (102) 100 2 50/20 照明 G9・11・13 (103) 100 2 50/20 照明 G8・10・12・14 (104) 100 2 50/20 照明 11~4 (105) 100 2 50/20 照明 K15・16 (106) 100 2 50/20 照明 K17・18 (107) 100 2 50/20 照明 R系統1~3 (108) 100 2 50/20 照明 U1~4 (109) 100 2 50/20 リモコントランス (110) 100 2 50/20 予備 (111) 100 2 50/20 予備 (112) 100 2 50/20 予備 (113) 100 2 50/20 予備 (114) 100 2 50/20 予備 (301) 100 2 50/20 駐車場発券機電源 (302) 100 2 50/20 駐車場精算機電源 (303) 100 2 50/20 駐車場発券両核知器電源 (304) 100 2 50/20 灌水コントロール盤電源 (5) (305) 100 2 50/20 灌水コントロール盤電源 (6) (306) 100 2 50/20 予備 (307) 100 2 50/20 予備	20 300 300 50 65 65 350 110 100 200 200 200 200 200 400 1000 450 100 100 300 300	○ ○ 調光対応器具 (定位置制御) 調光対応器具 (定位置制御) 調光対応器具 (PWM制御)				
印 印 (ELB) ◎ ◎						容量 (小計)	5010		

標準結線図において、特記なき機器は下記による。

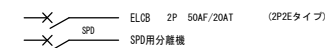


クラスⅠ・Ⅱ 動作開始電圧:使用電圧の2倍以上
制限電圧 :使用電圧の5倍以下
放電耐量 :20KA以下

回路番号は下記による。

- | | |
|-----|----------------------|
| 10n | 電灯回路(100V) |
| 20n | 電灯回路(200V) |
| 30n | コンセント回路(100V) |
| 40n | コンセント回路(200V) (将来想定) |

	Name 高槻城公園北エリア（一期）整備工事（公園）			
	Class [電灯設備] 分電盤リスト	Date 令和7年度工事		
Sheet No. E	Scale NS	Checked by		
6	TAKATSUKI	b.	s.	l. s.
CITYHALL A SECTION OF ARCHITECTURE				

コンセント盤

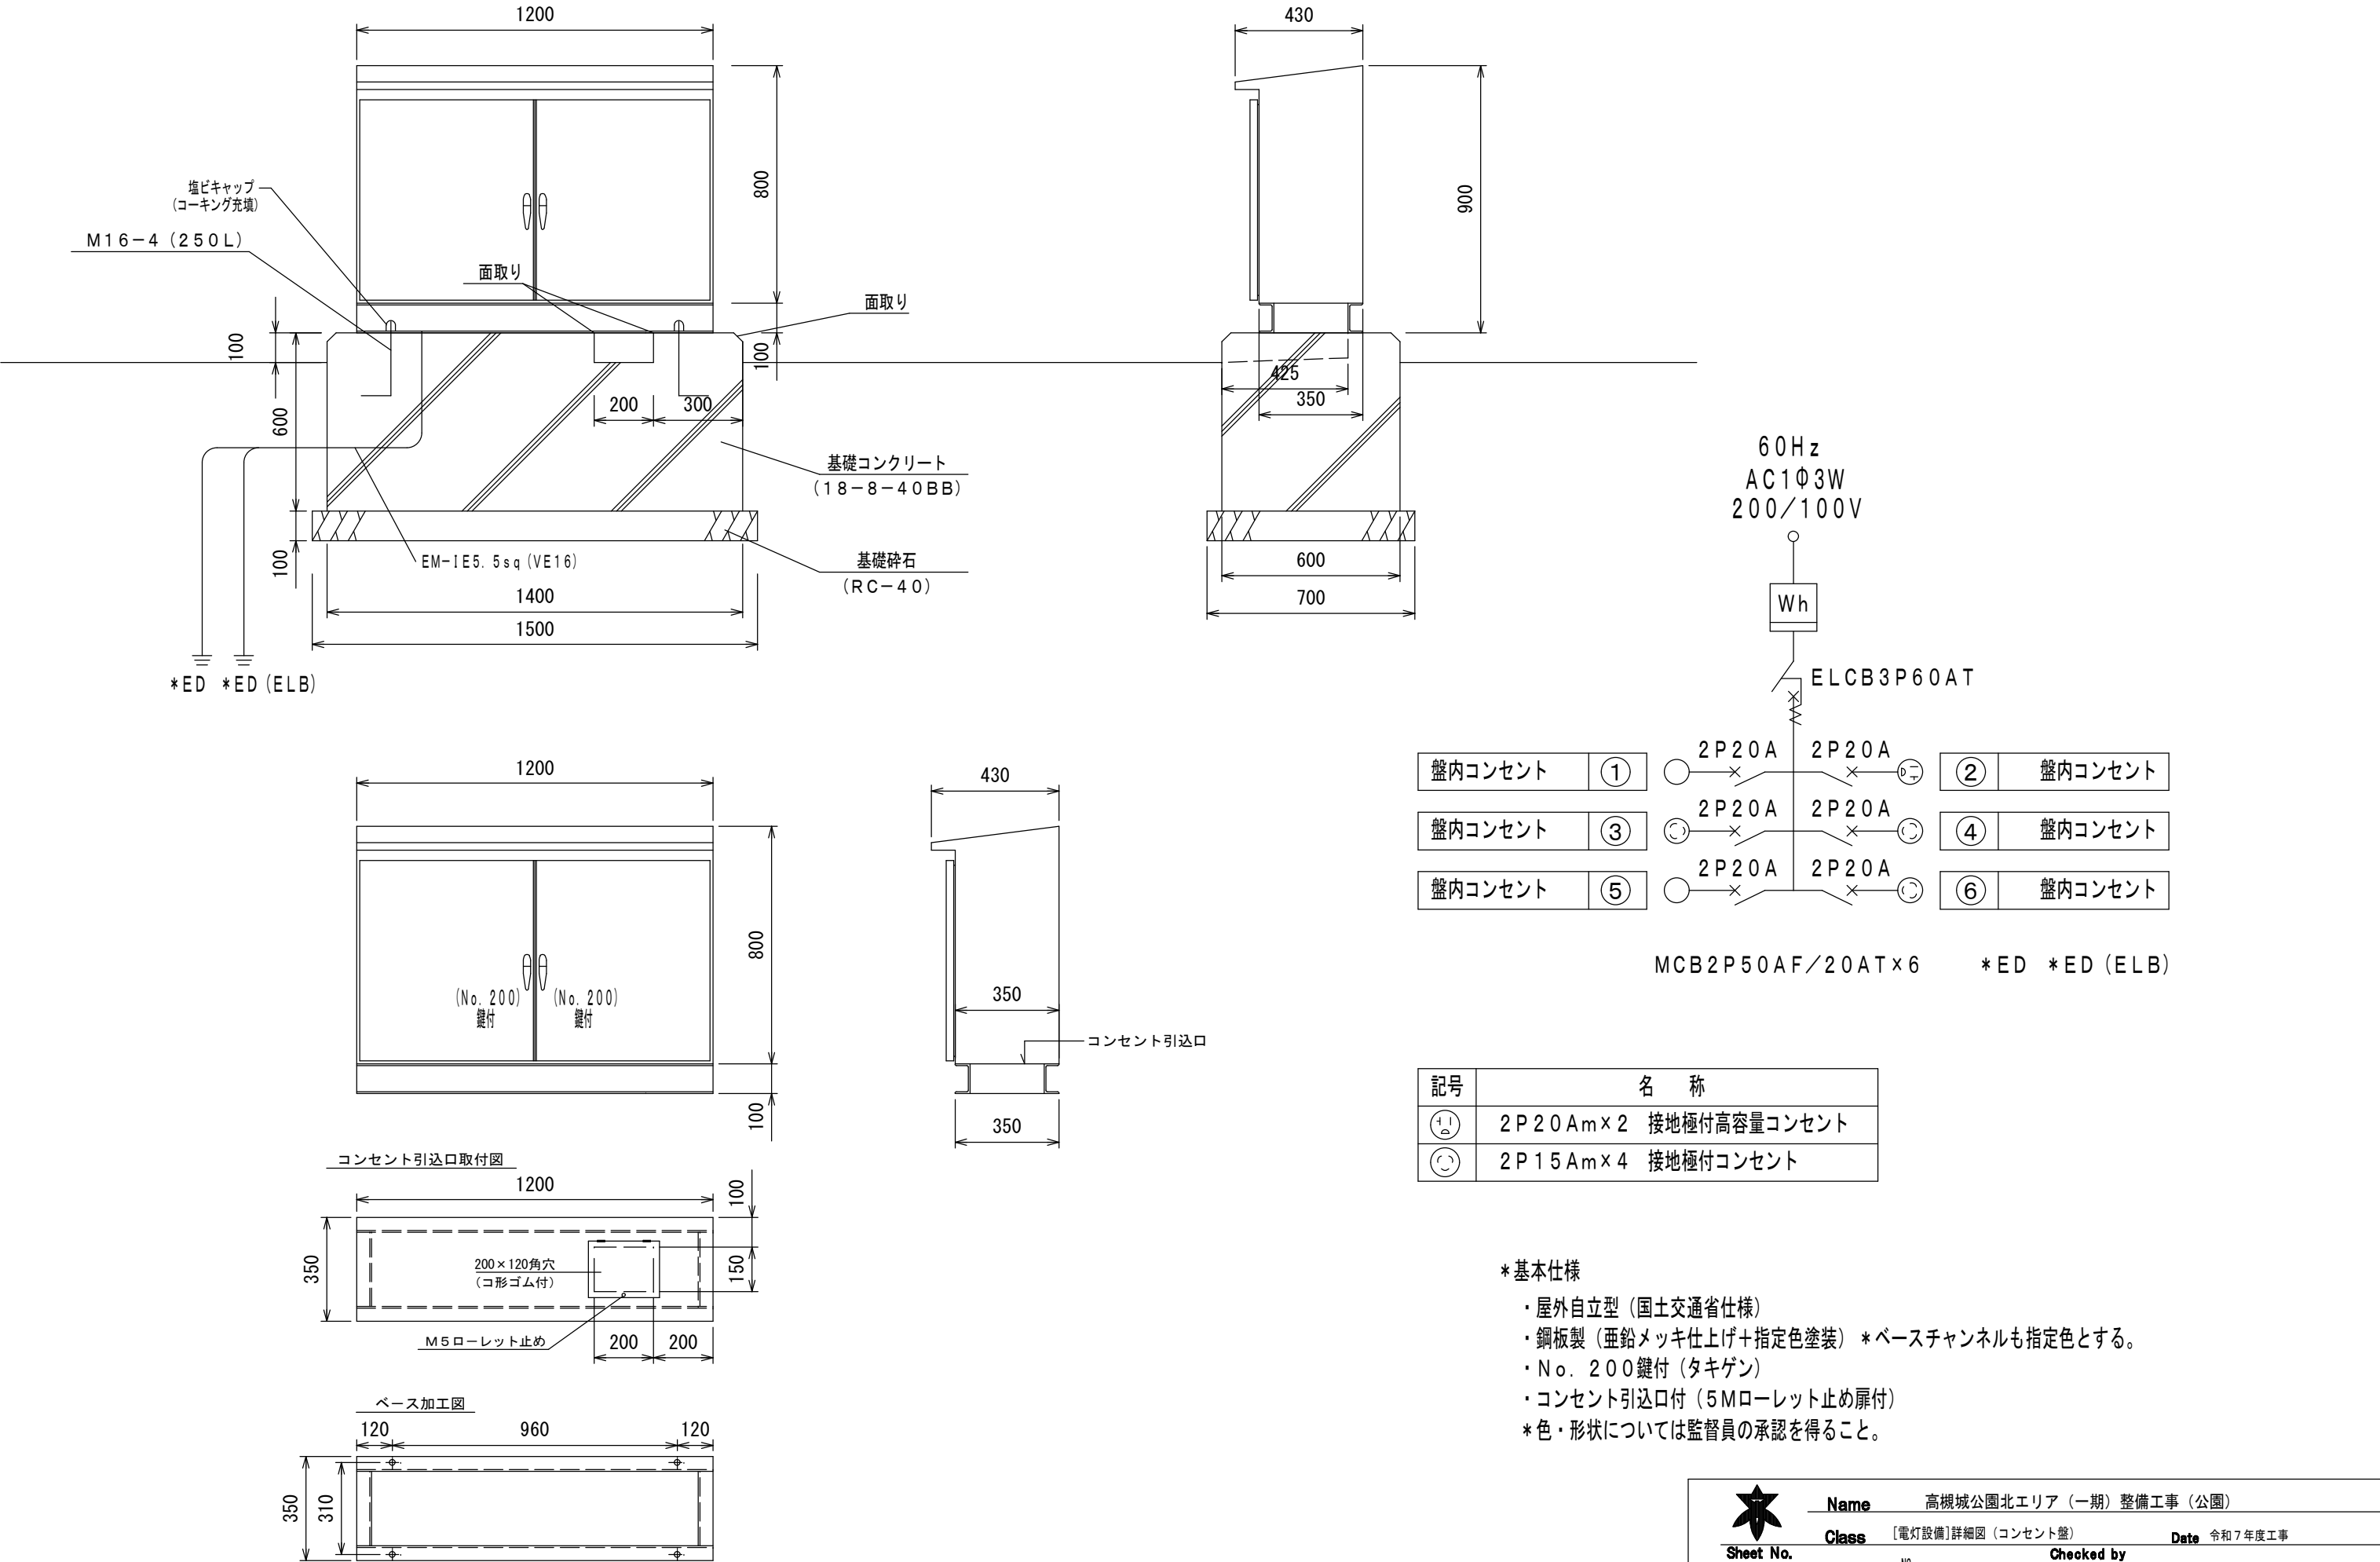


ハンドホール図

ハンドホール（B型ハンドホール）⑬⑭⑮⑯

（配管1～4本）


HH

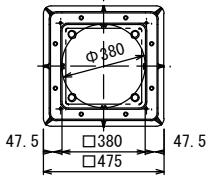

ハンドホール⑩⑪⑫⑬⑭⑮

（配管1～4本）


HH

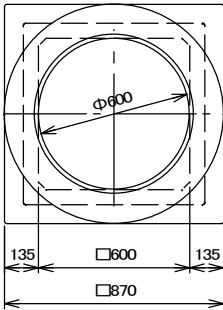

ハンドホール⑦⑨⑬及び監視カメラ用

（配管5～7本）


HH

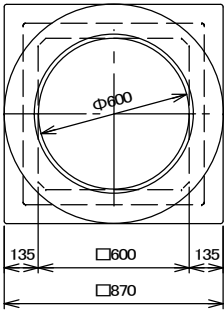

ハンドホール③⑥⑧

（配管6～10本）



HH

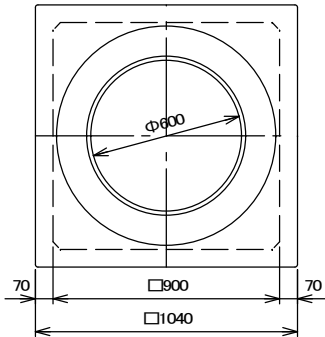





ハンドホール①②④⑤

（配管10～14本）

HH

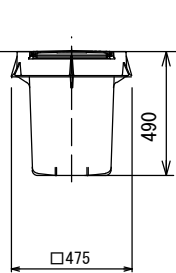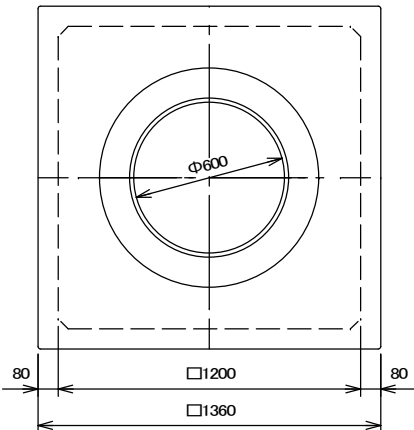

※樹脂製

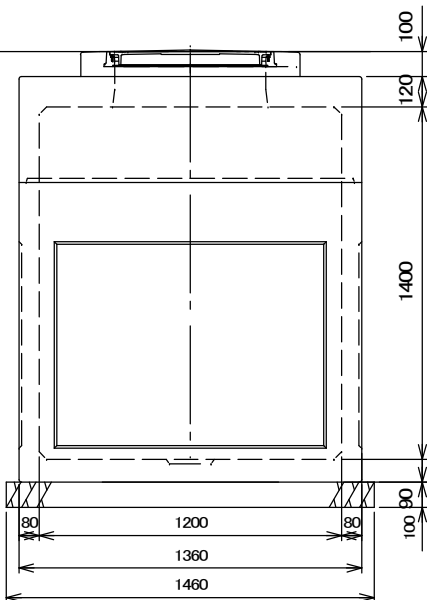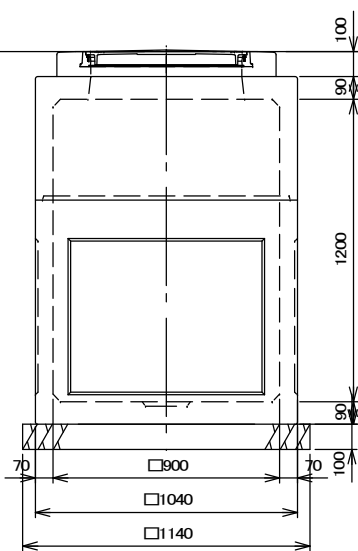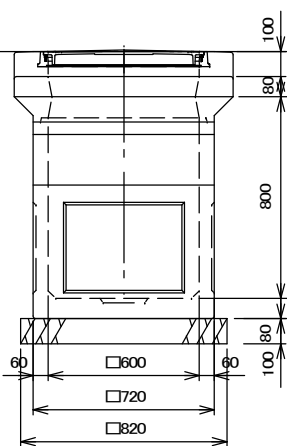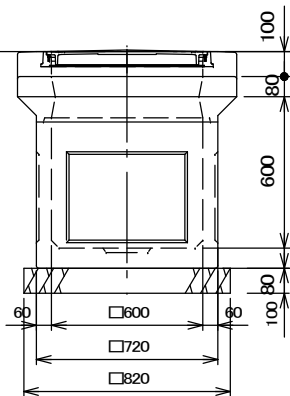


- ・電線管の穴は工場削孔を基本とする。
- ・ハンドホールと電線管の接続部にはF Lジョイントまたは同等品を使用する。
- ・ハンドホール鉄蓋はT-20仕様とする。
- ・ハンドホール化粧蓋仕様とする。

埋設断面図


埋設断面（1）

（配管1～4本）

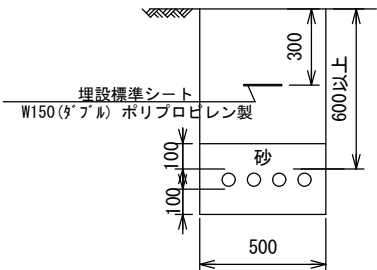

埋設断面（2）

（配管5～8本）

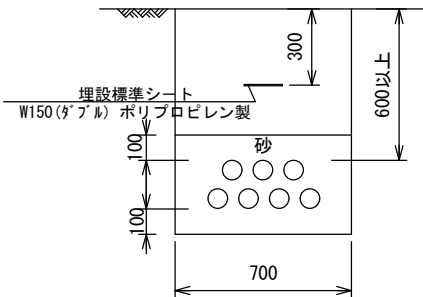

Sheet No.













E

Name 高槻城公園北エリア（一期）整備工事（公園）

Class [電灯設備]詳細図（ハンドホール・埋設断面） Date 令和7年度工事

Scale 1/30 (A3) Checked by b. s. l. s.

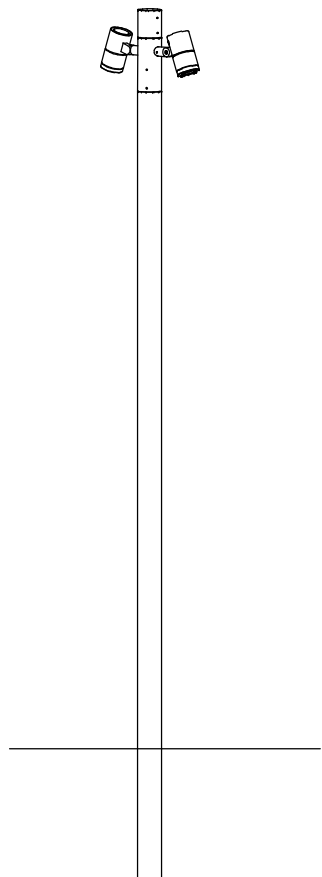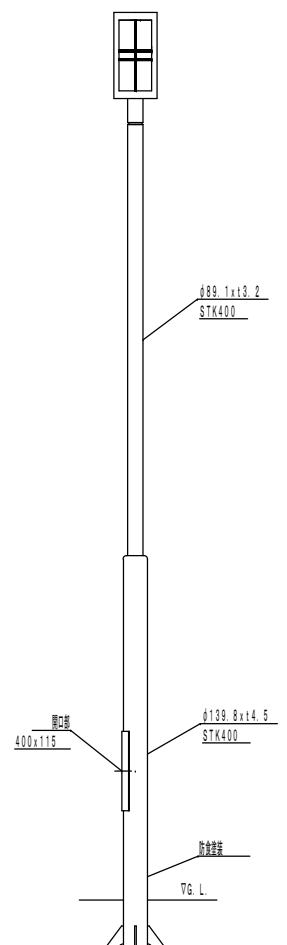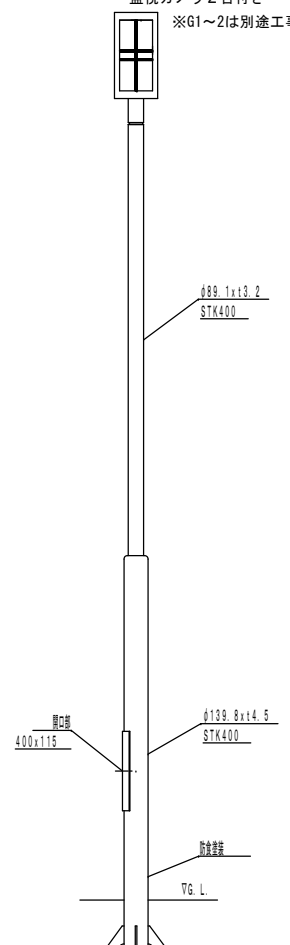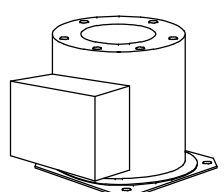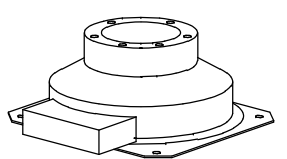TAKATSUKI CITYHALL A SECTION OF ARCHITECTURE

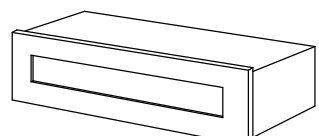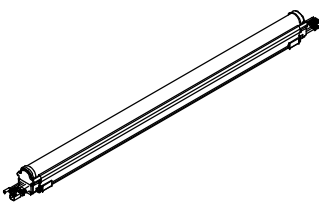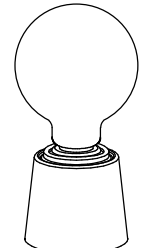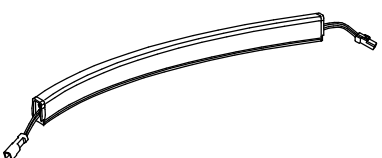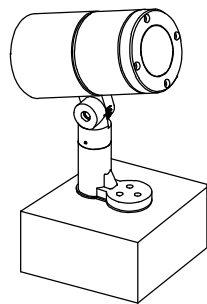B	ポール照明	台数	F	ポール照明 駐車場	台数	G	ポール照明 芸術文化劇場北館前	台数	D	埋込投光照明 木戸	台数	E	埋込投光照明 土塀	台数	I	庭園灯 東口	台数
	LLP-7108YUM	8		LP-2113B-76L	4		LP-2113A-54L-KAI	15		LLG-7067XU	6		LLG-7069YUM	3		XY2890K	4
	LLA-7041U LZA-92557			ポール含む 77w 色温度3000K			ポール含む 58w 色温度3000K			LZA-92949 LZA-92557			LLA-7135U LZA-90435			LDT6L-G-E17ST6	
31w 色温度3000K						監視カメラ1台付き＝（2台）含む 監視カメラ2台付き＝（1台）含む ※G1～2は別途工事			5.7w 色温度3000K			5.7w 調光 色温度3000K			6.4w 色温度2700K		
<div>監視カメラ2台付き＝（1台）含む</div> 																	
大光電機同等品以上とする。			因幡電機同等品以上とする。			因幡電機同等品以上とする。			施工寸法H=130mm 大光電機同等品以上とする。			施工寸法 H=170mm 大光電機同等品以上とする。			ポール径：100角 H:605 パナソニック同等品以上とする。		
N	歩道照明 西側通路	台数	P	ライン照明 土塀・板塀	台数	Q	辻行灯	台数	R	ベンチ照明	台数	S	フットライト	台数	T	アッパーライト 紅葉並木	台数
	AD-2671-L	16		LZW-93587LT	103			2		NTN83374	24		LLF-7072LU	20		LLS-7006YUME別注	6
	6.8w 色温度2700K			L=1190			E-26 ソケット台 ランプ			L=1467 24V 電源別置き						LZA-92558	
			22w 200V 調光 色温度2700K			7.4w 色温度2700K			11.6w 調光 色温度3000K			7.5w 色温度2700K			26w 調光 色温度3000K		
			専用電源ケーブル、制御ケーブル及び延長ケーブル含む 取付けSUSBOX含む			※辻行灯本体は土木工事〔公園 K-40図参照〕 ※ランプ及びソケット支給は土木工事。			※ベンチ本体は土木工事〔公園図面参照〕 ※ベンチ照明連結長は9m（給電配線別）なので それを超えないように系統分けして接続すること。						保護ガード付き DP-37154GE調光器 調光対応備品含む		
寸法：幅140×140・高850・埋込深350mm 山田照明同等品以上とする。												施工寸法 60×250mm H=145mm 大光電機同等品以上とする。					
			大光電機同等品以上とする。			〔公園 K-00図参照〕 パナソニック同等品以上とする。						大光電機同等品以上とする。			大光電機同等品以上とする。		



Sheet No.
E
9


Name 高槻城公園北エリア（一期）整備工事（公園）

Class 〔電灯設備〕照明器具姿図（1） Date 令和7年度工事

Scale NS Checked by b. s. l. s.

TAKATSUKI CITYHALL A. SECTION OF ARCHITECTURE


ライン照明側面図

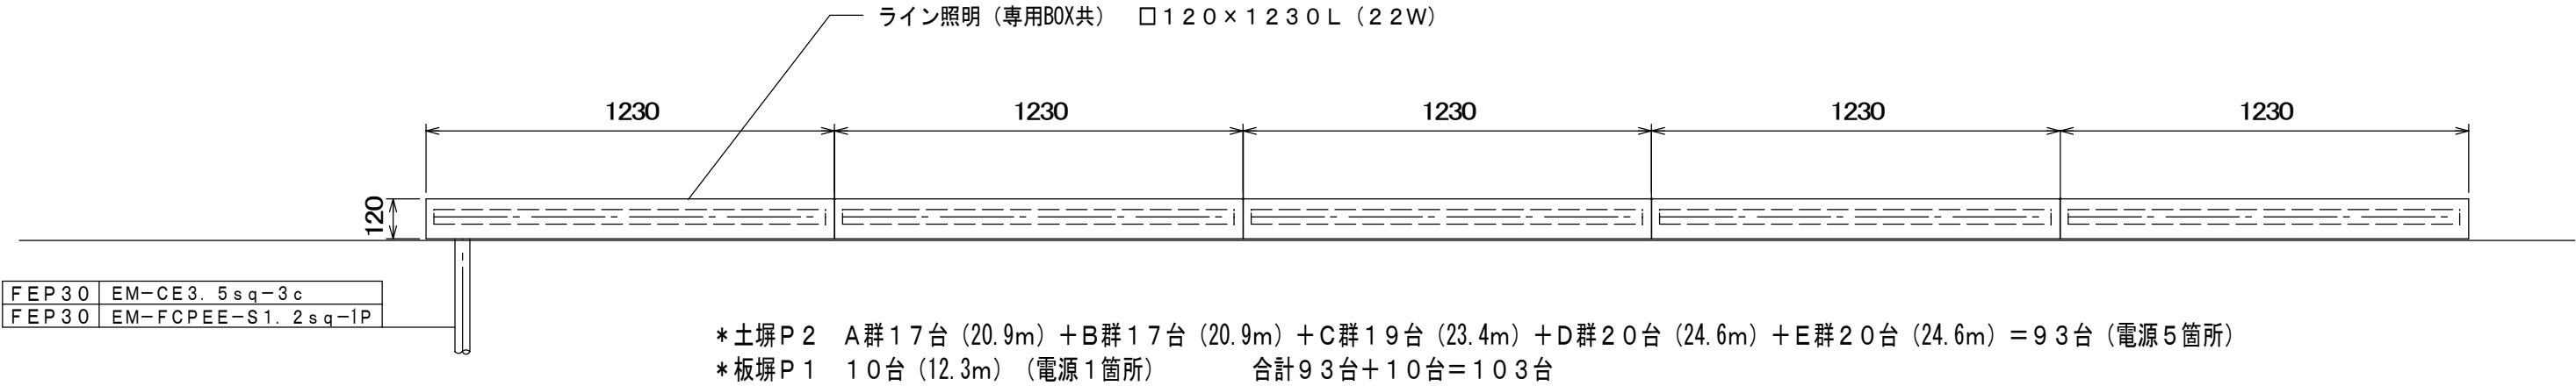

ライン照明設置断面図

土塀


板塀

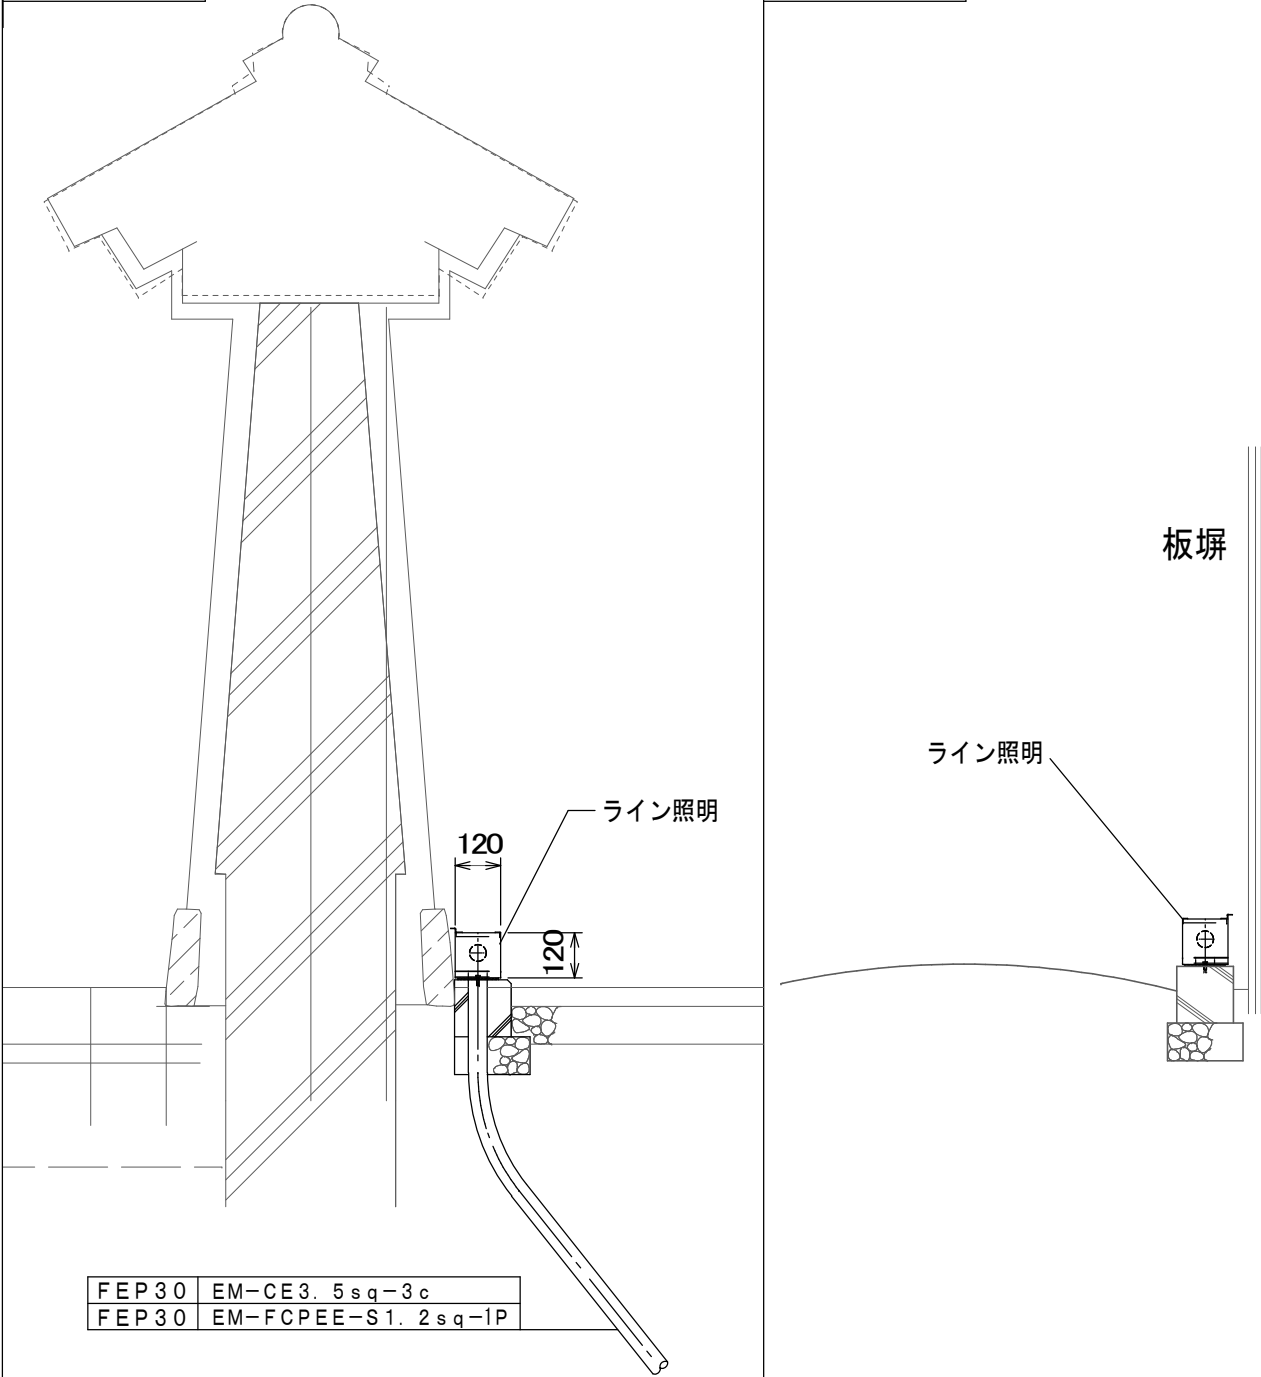

ライン照明設置詳細図

板塀側

板塀

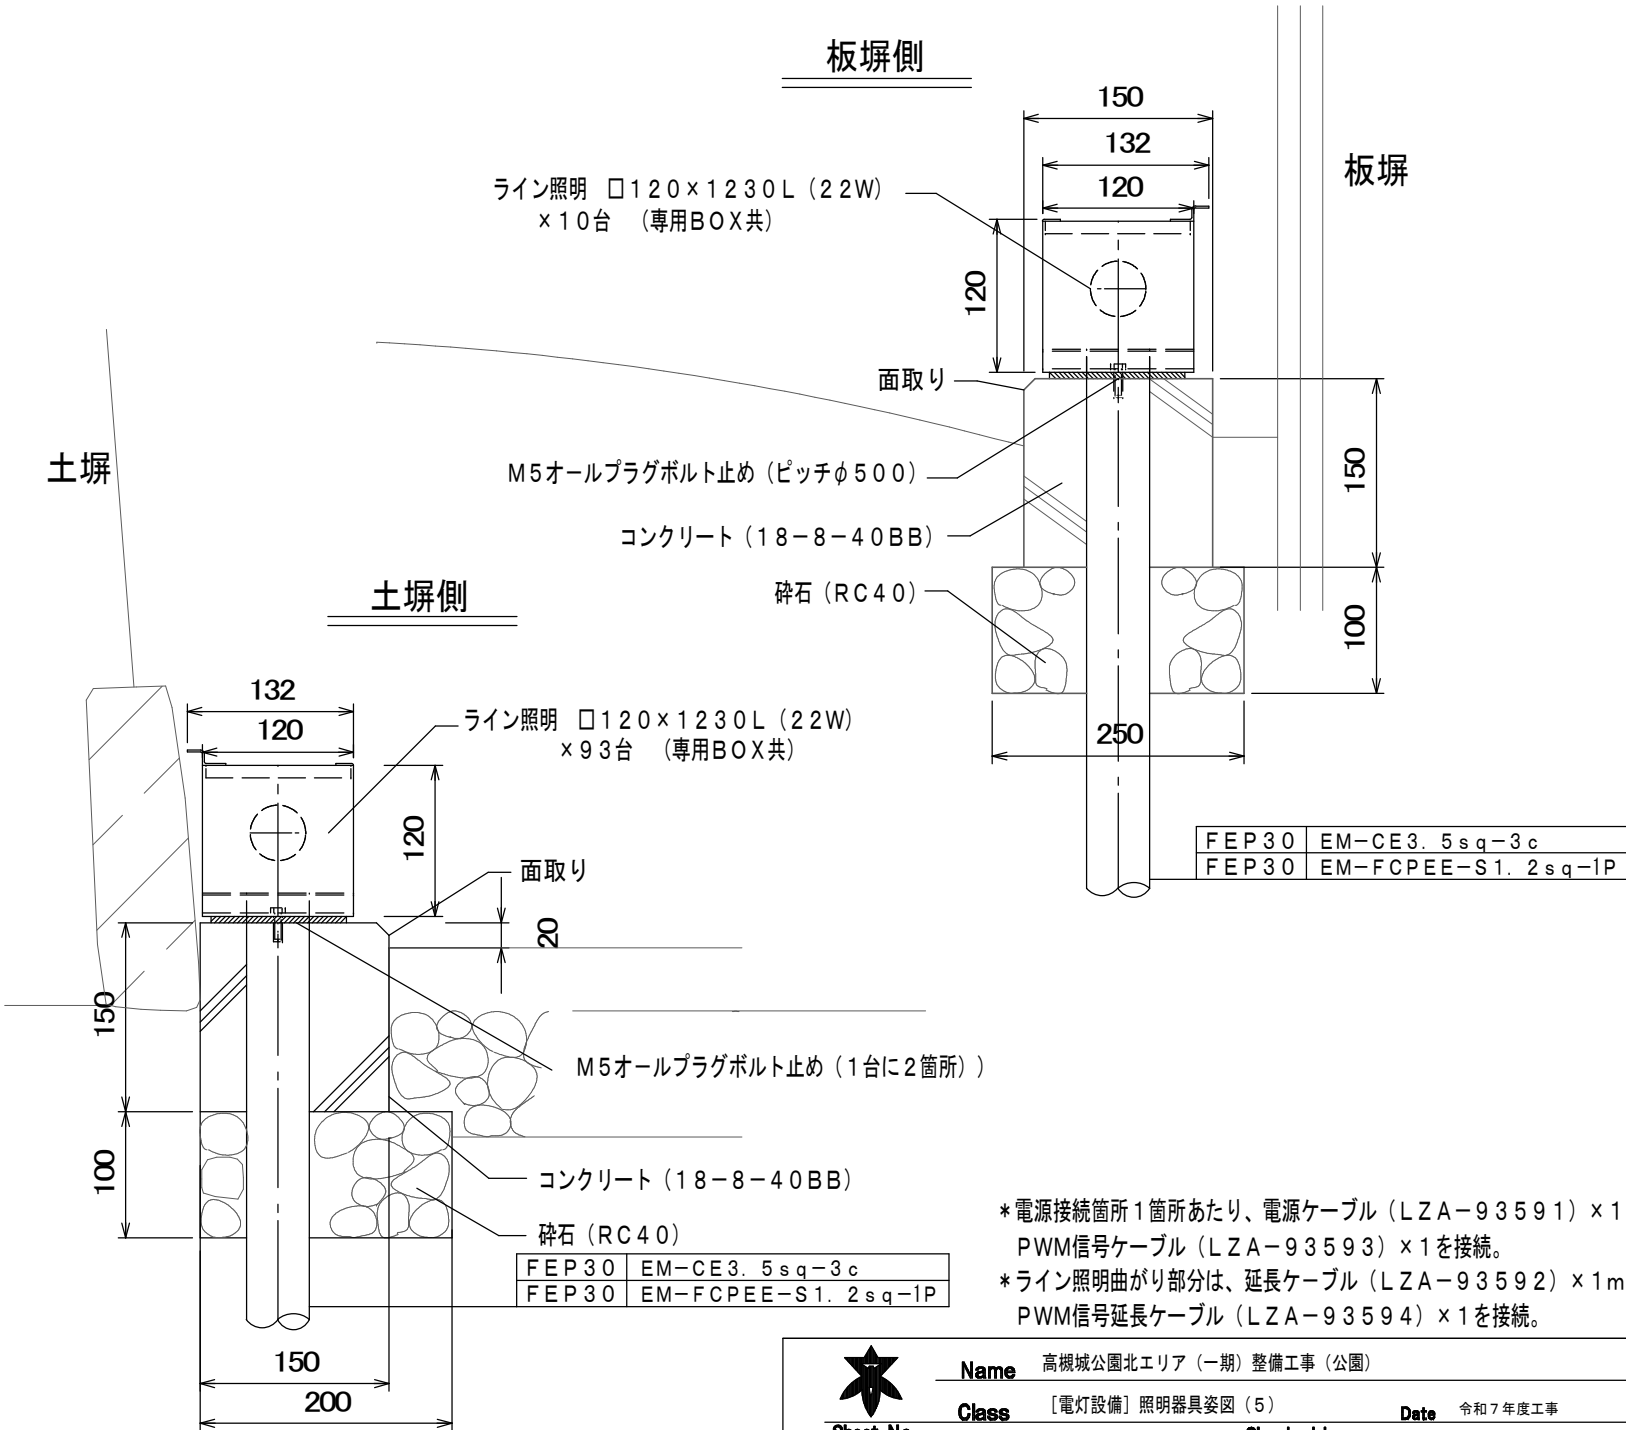

Sheet No. E 13

Name 高槻城公園北エリア (一期) 整備工事 (公園)


Class [電灯設備] 照明器具姿図 (5)

Date 令和7年度工事

Scale NS


Checked by b. s. l. s.

TAKATSUKI CITYHALL A SECTION OF ARCHITECTURE

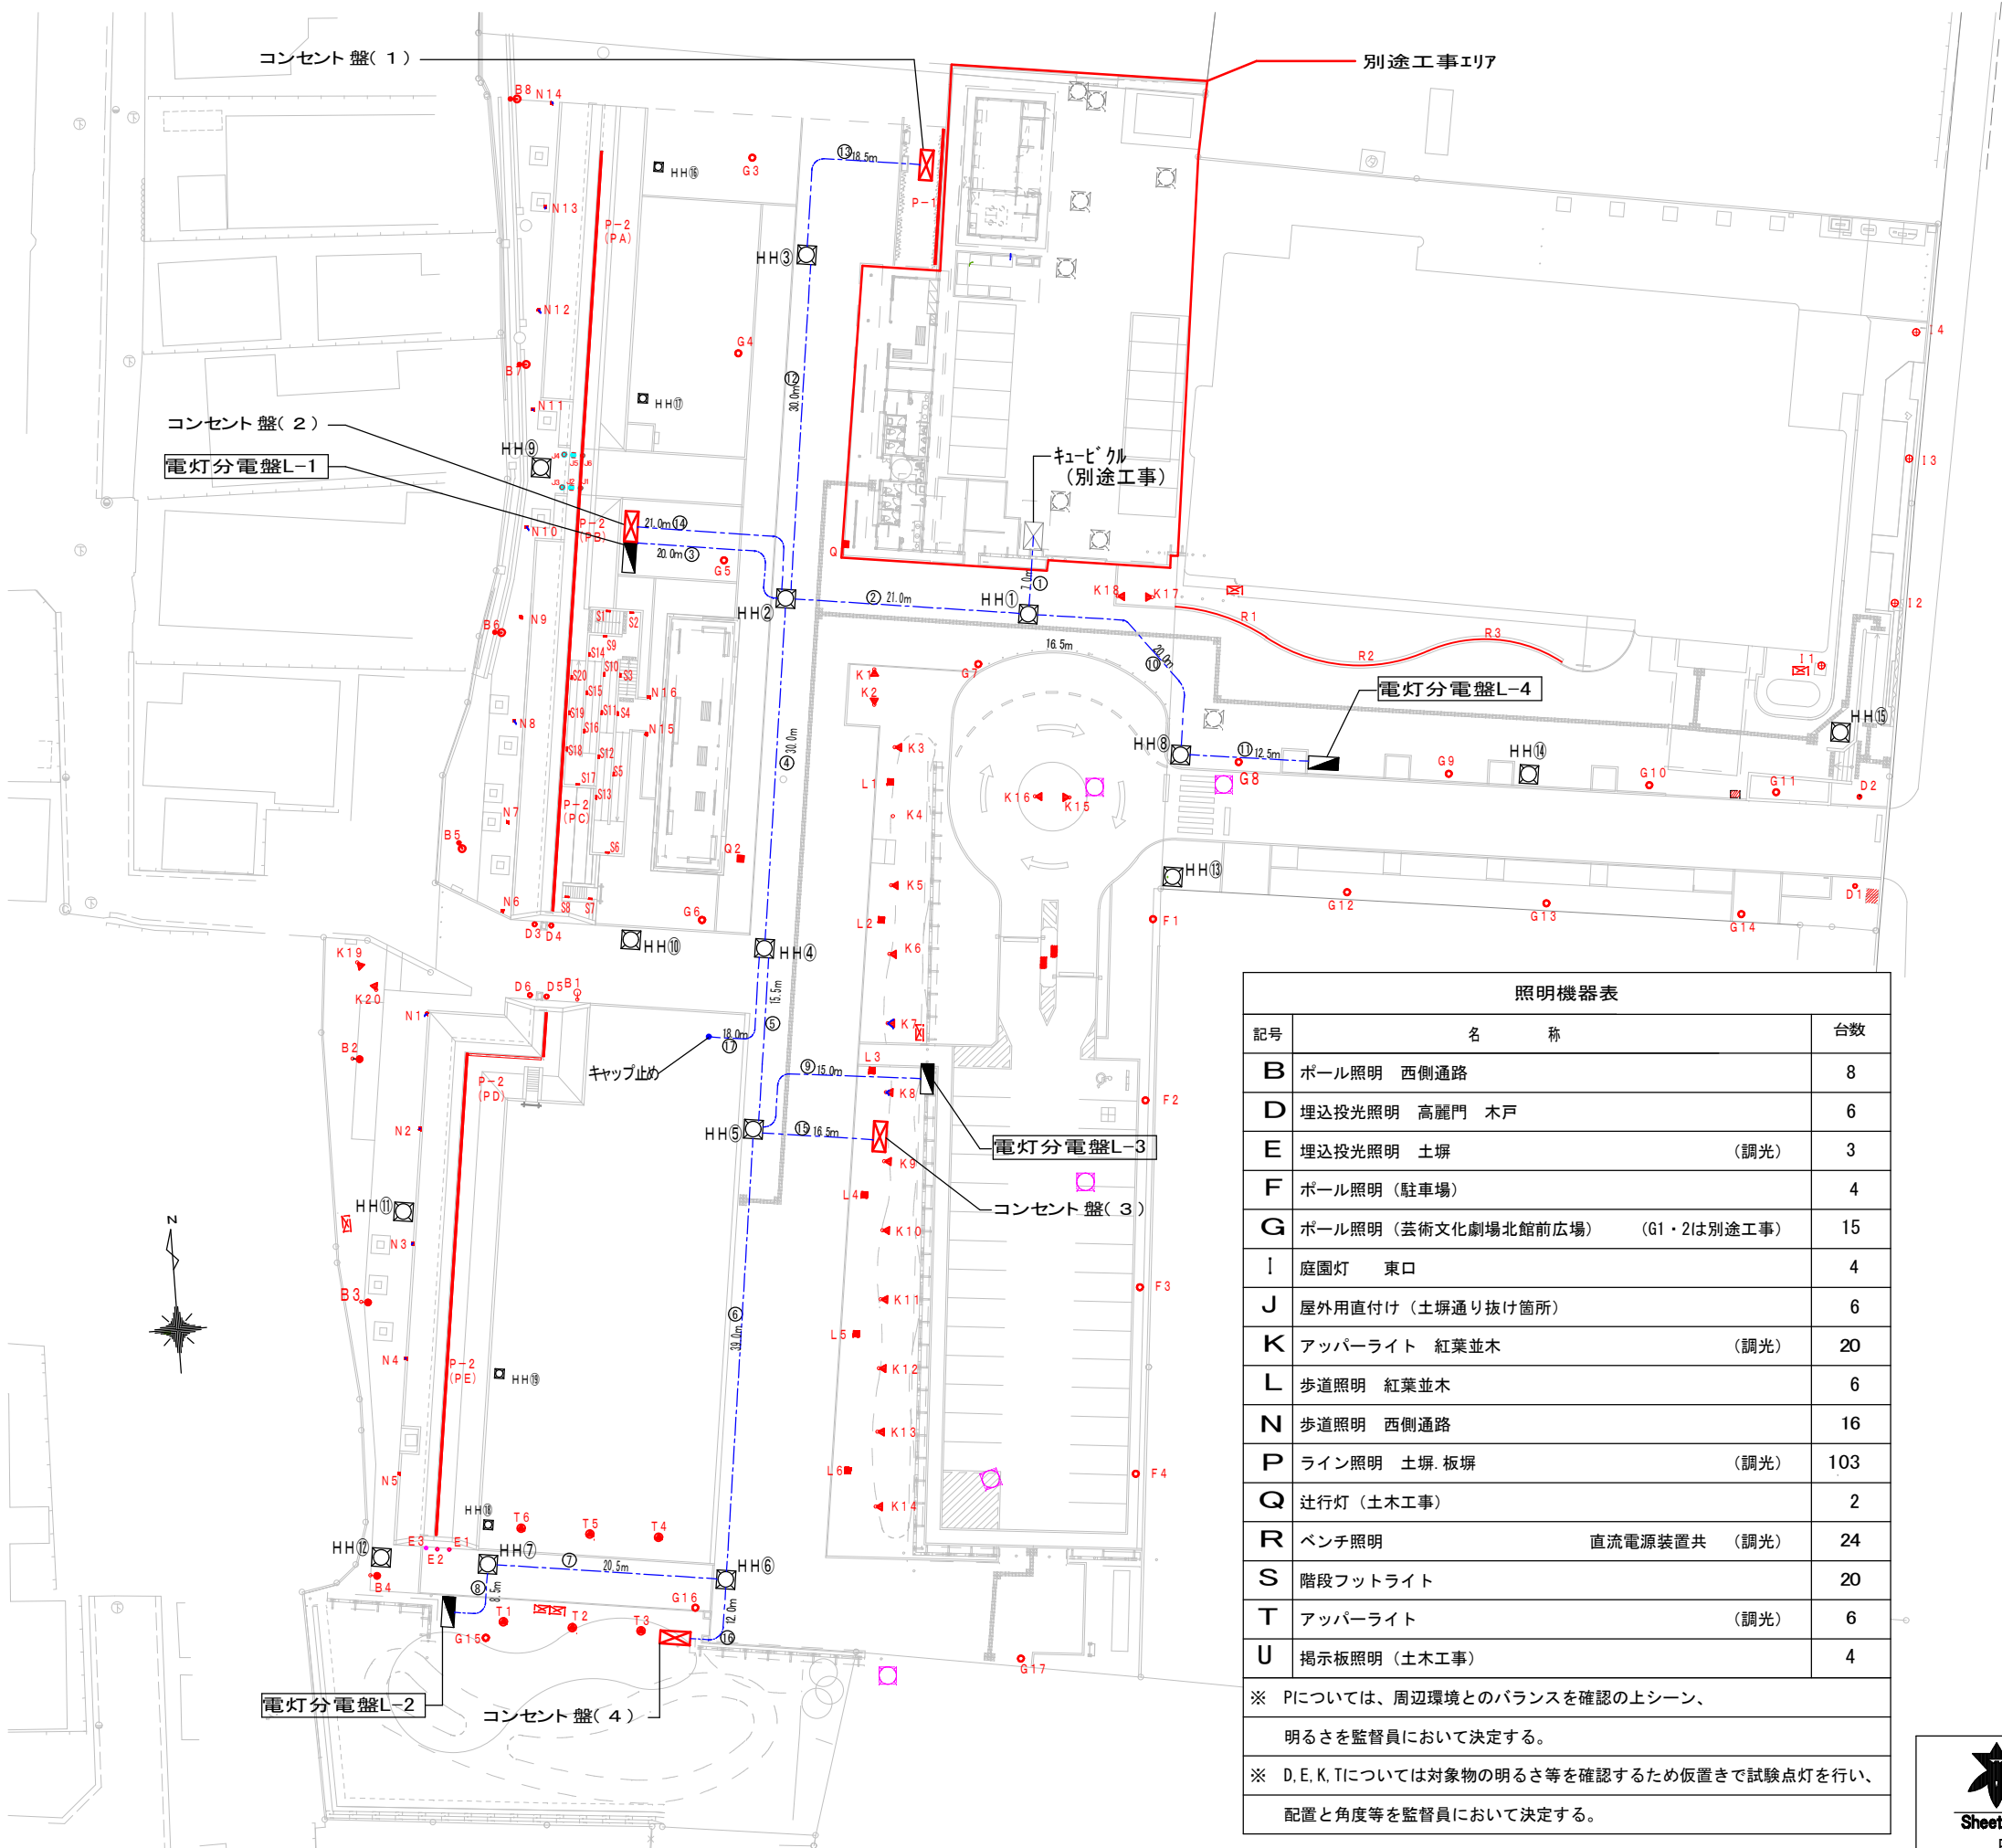


照明機器表		
記号	名 称	台数
B	ポール照明 西側通路	8
D	埋込投光照明 高麗門 木戸	6
E	埋込投光照明 土塀 (調光)	3
F	ポール照明 (駐車場)	4
G	ポール照明 (芸術文化劇場北館前広場) (G1・2は別途工事)	15
I	庭園灯 東口	4
J	屋外用直付け (土塀通り抜け箇所)	6
K	アッパーライト 紅葉並木 (調光)	20
L	歩道照明 紅葉並木	6
N	歩道照明 西側通路	16
P	ライン照明 土塀・板塀 (調光)	103
Q	辻行灯 (土木工事)	2
R	ベンチ照明 直流電源装置共 (調光)	24
S	階段フットライト	20
T	アッパーライト (調光)	6
U	掲示板照明 (土木工事)	4
※ Pについては、周辺環境とのバランスを確認の上シーン、		
明るさを監督員において決定する。		
※ D,E,K,Tについては対象物の明るさ等を確認するため仮置きで試験点灯を行い、		
配置と角度等を監督員において決定する。		


注記				
・数量はE-15～E-18の数量を計上している。				
	記号	名 称	単位	数量
	---	電線管 FEP 125	m	336.0
		FEP 100	m	32.0
		FEP 65	m	317.0
		FEP 50	m	933.0
		FEP 40	m	337.2
		FEP 30	m	2572.1
		PF 22	m	136.3
		電線 EM-CET38sq	m	314.0
		EM-CET22sq	m	479.5
		EM-CE3.5sq-3c	m	3186.7
		EM-FCPEES1.2sq-1P	m	257.8
	HH	HH①②④⑤ 1200□-1400H 蓋R20K-60	基	4
		HH③⑥⑧ 900□-1200H 蓋R20K-60	基	3
		HH⑦⑨⑬ 600□-800H 蓋R20K-60	基	3
		HH⑩⑪⑫⑭⑮ 600□-600H 蓋R20K-60	基	5
		HH⑯⑰⑱ B型ハンドホール	基	4
		*ハンドホール蓋は化粧蓋とする。		
		ブ ル ック ス 200*200*100 SUS	個	3
		電灯分電盤	面	4
		コンセント盤	面	4
		灌水コントローラー (公園機械工事)	面	※
		※公園機械設備で計上		
		既存空配管		
		既存ハンドホール		

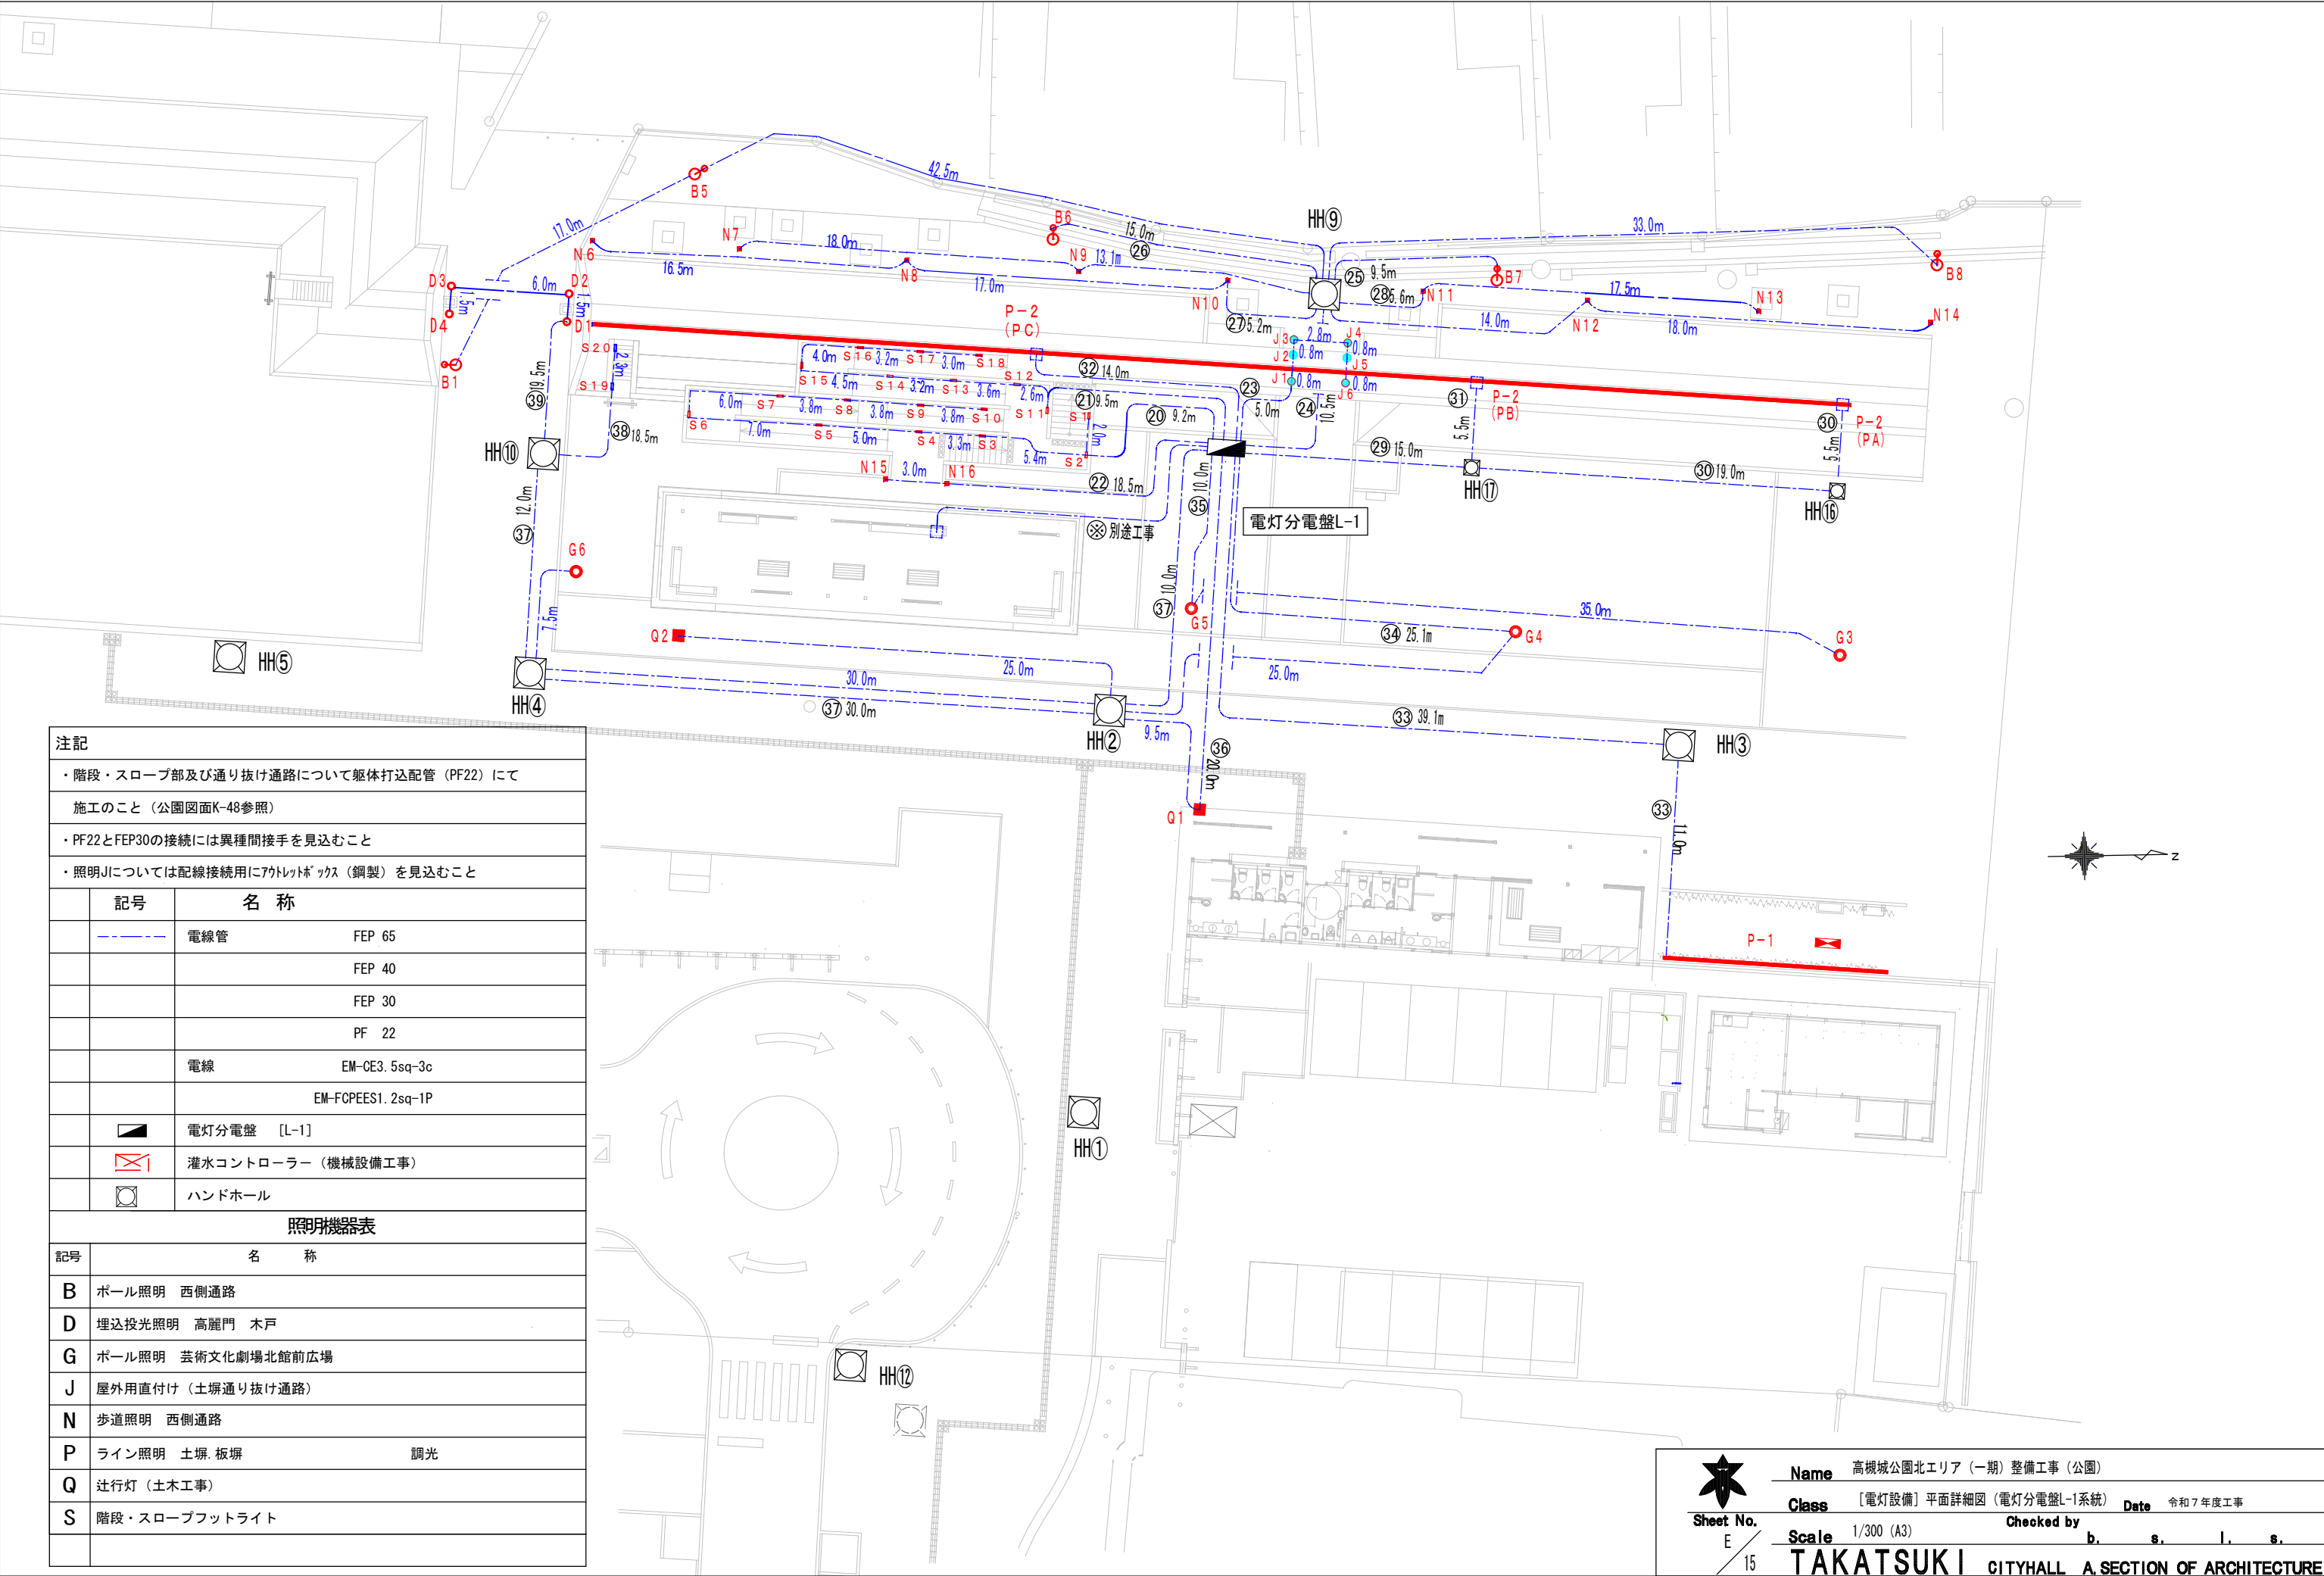


注記		
・ 階段・スロープ部及び通り抜け通路について躯体打込配管 (PF22) にて		
施工のこと (公園図面K-48参照)		
・ PF22とFEP30の接続には異種間接手を見込むこと		
・ 照明Jについては配線接続用にアットレットボックス (鋼製) を見込むこと		
記号	名 称	
	電線管	FEP 65
		FEP 40
		FEP 30
		PF 22
	電線	EM-CE3. 5sq-3c
		EM-FCPEES1. 2sq-1P
	電灯分電盤 [L-1]	
	灌水コントローラー (機械設備工事)	
	ハンドホール	
照明機器表		
記号	名 称	
B	ポール照明 西側通路	
D	埋込投光照明 高麗門 木戸	
G	ポール照明 芸術文化劇場北館前広場	
J	屋外用直付け (土塀通り抜け通路)	
N	歩道照明 西側通路	
P	ライン照明 土塀. 板塀	調光
Q	辻行灯 (土木工事)	
S	階段・スロープフットライト	

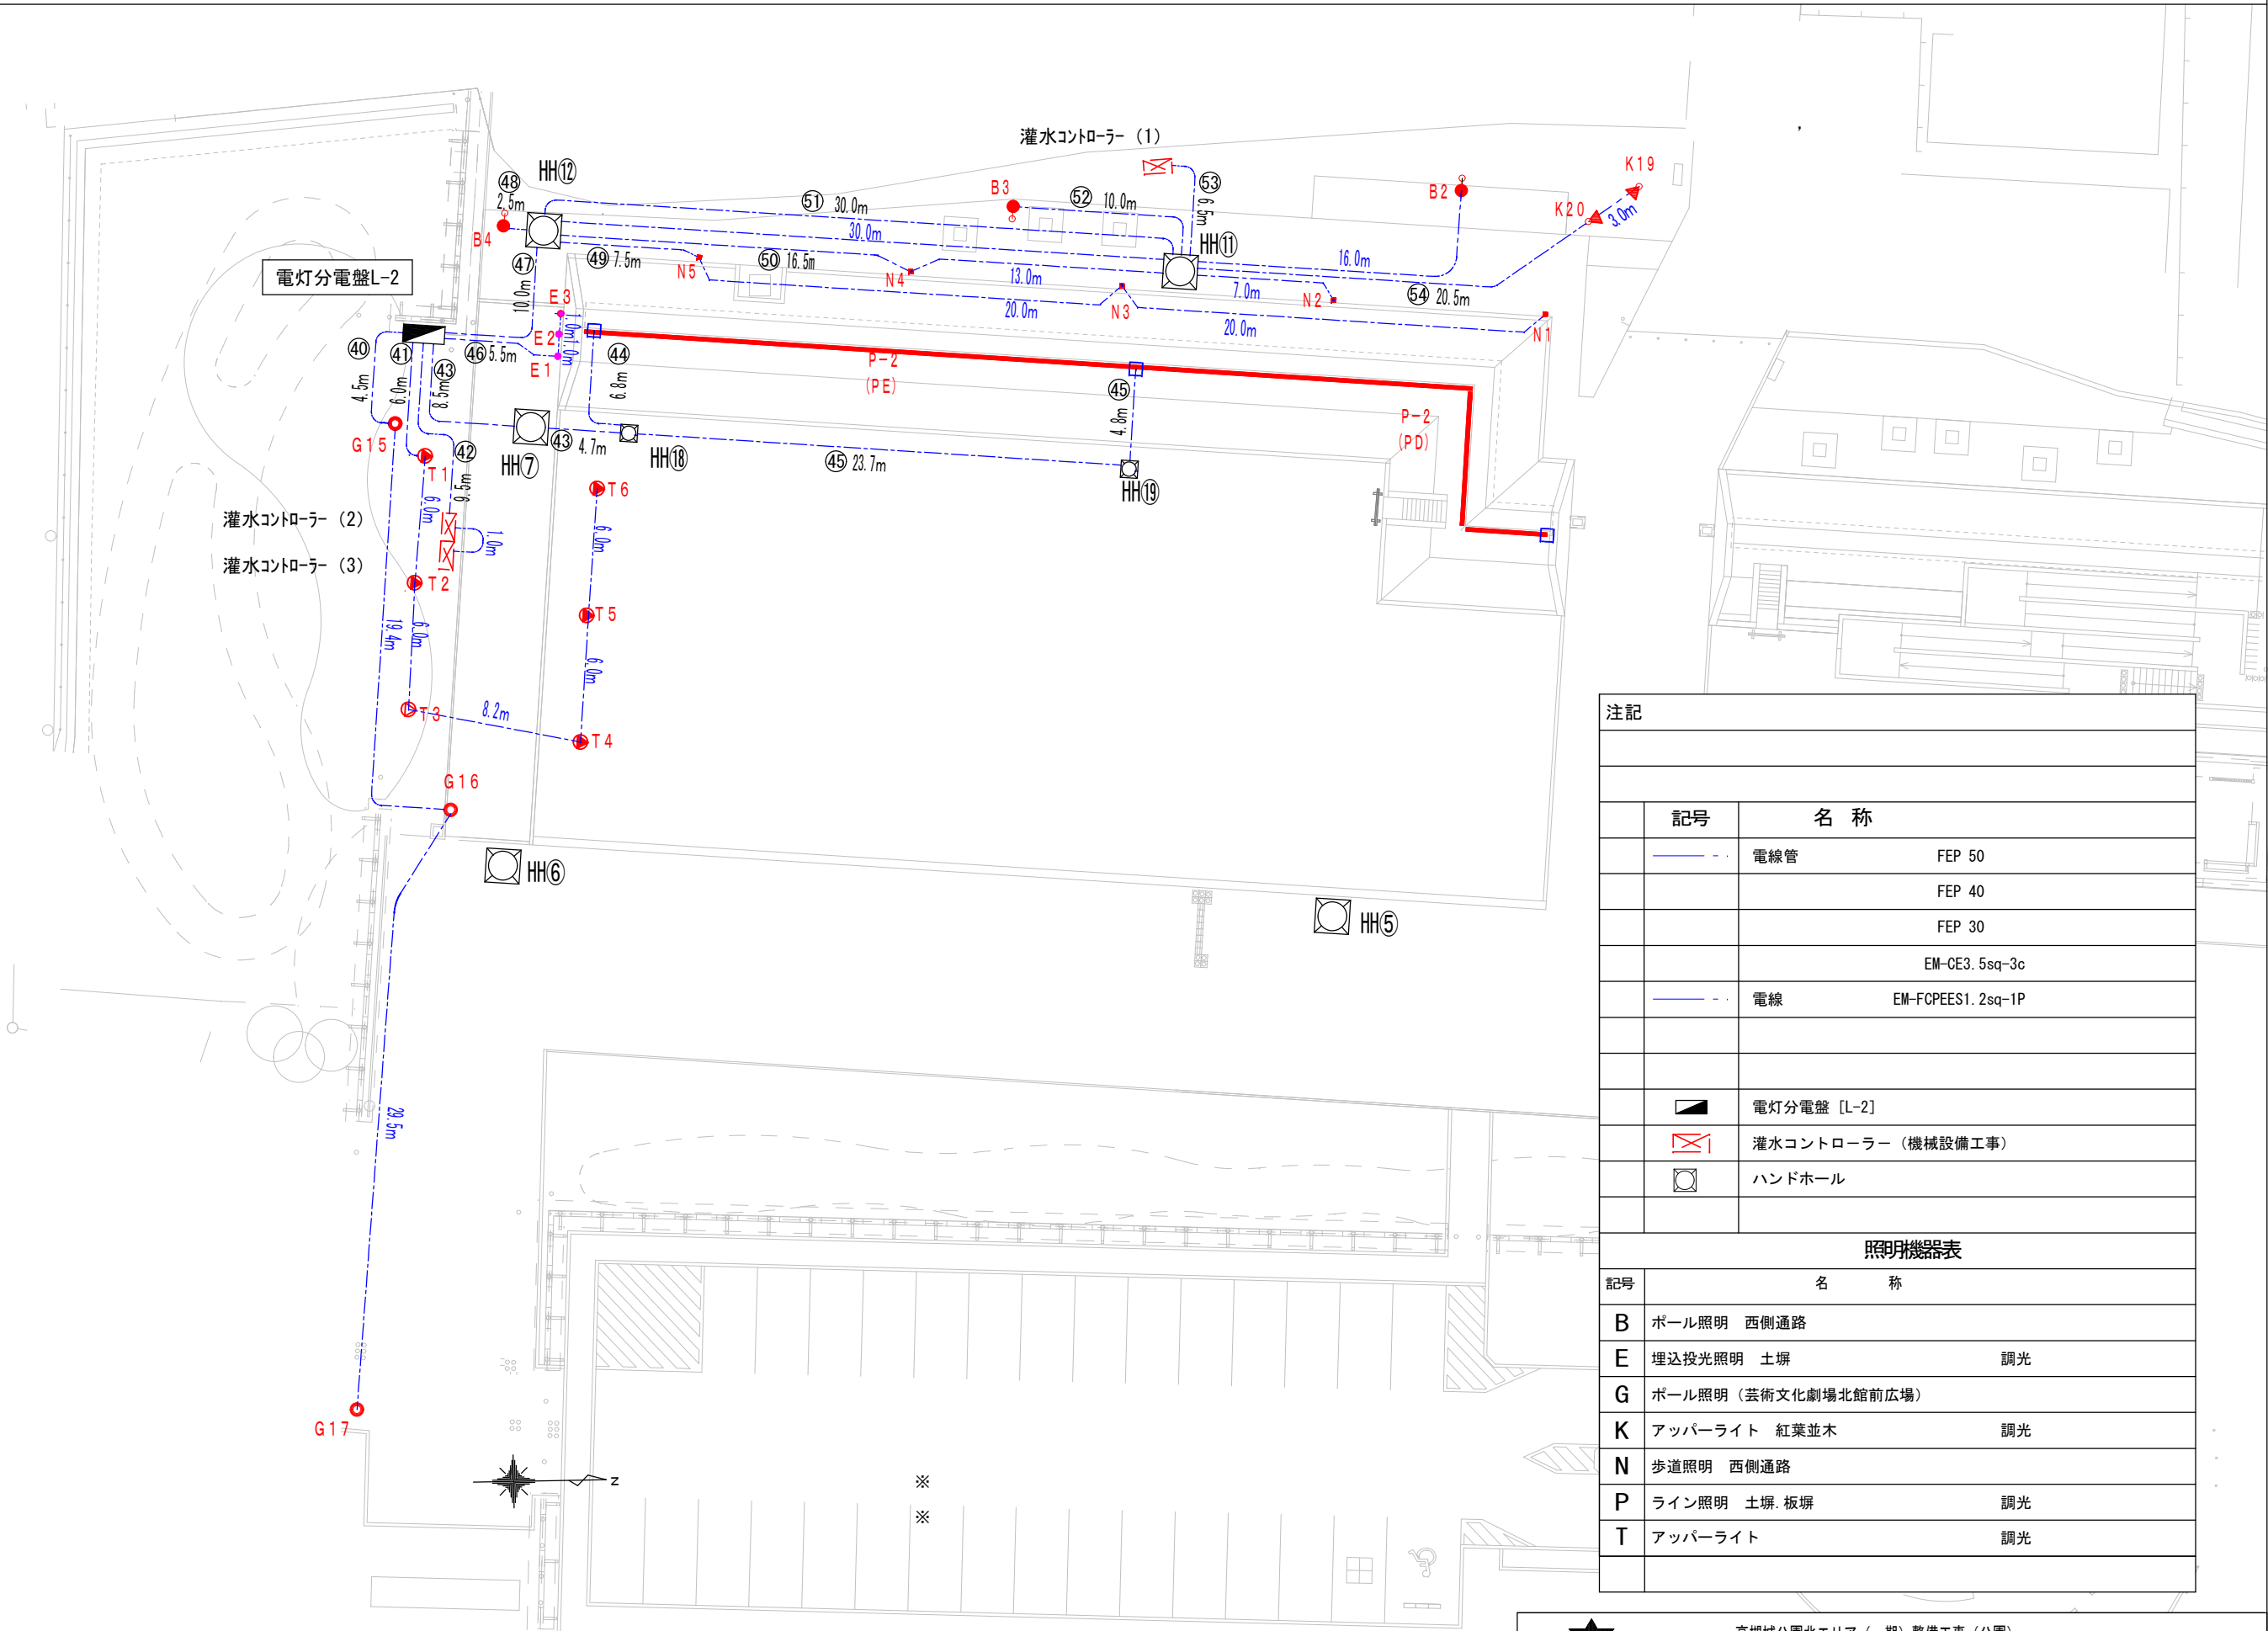




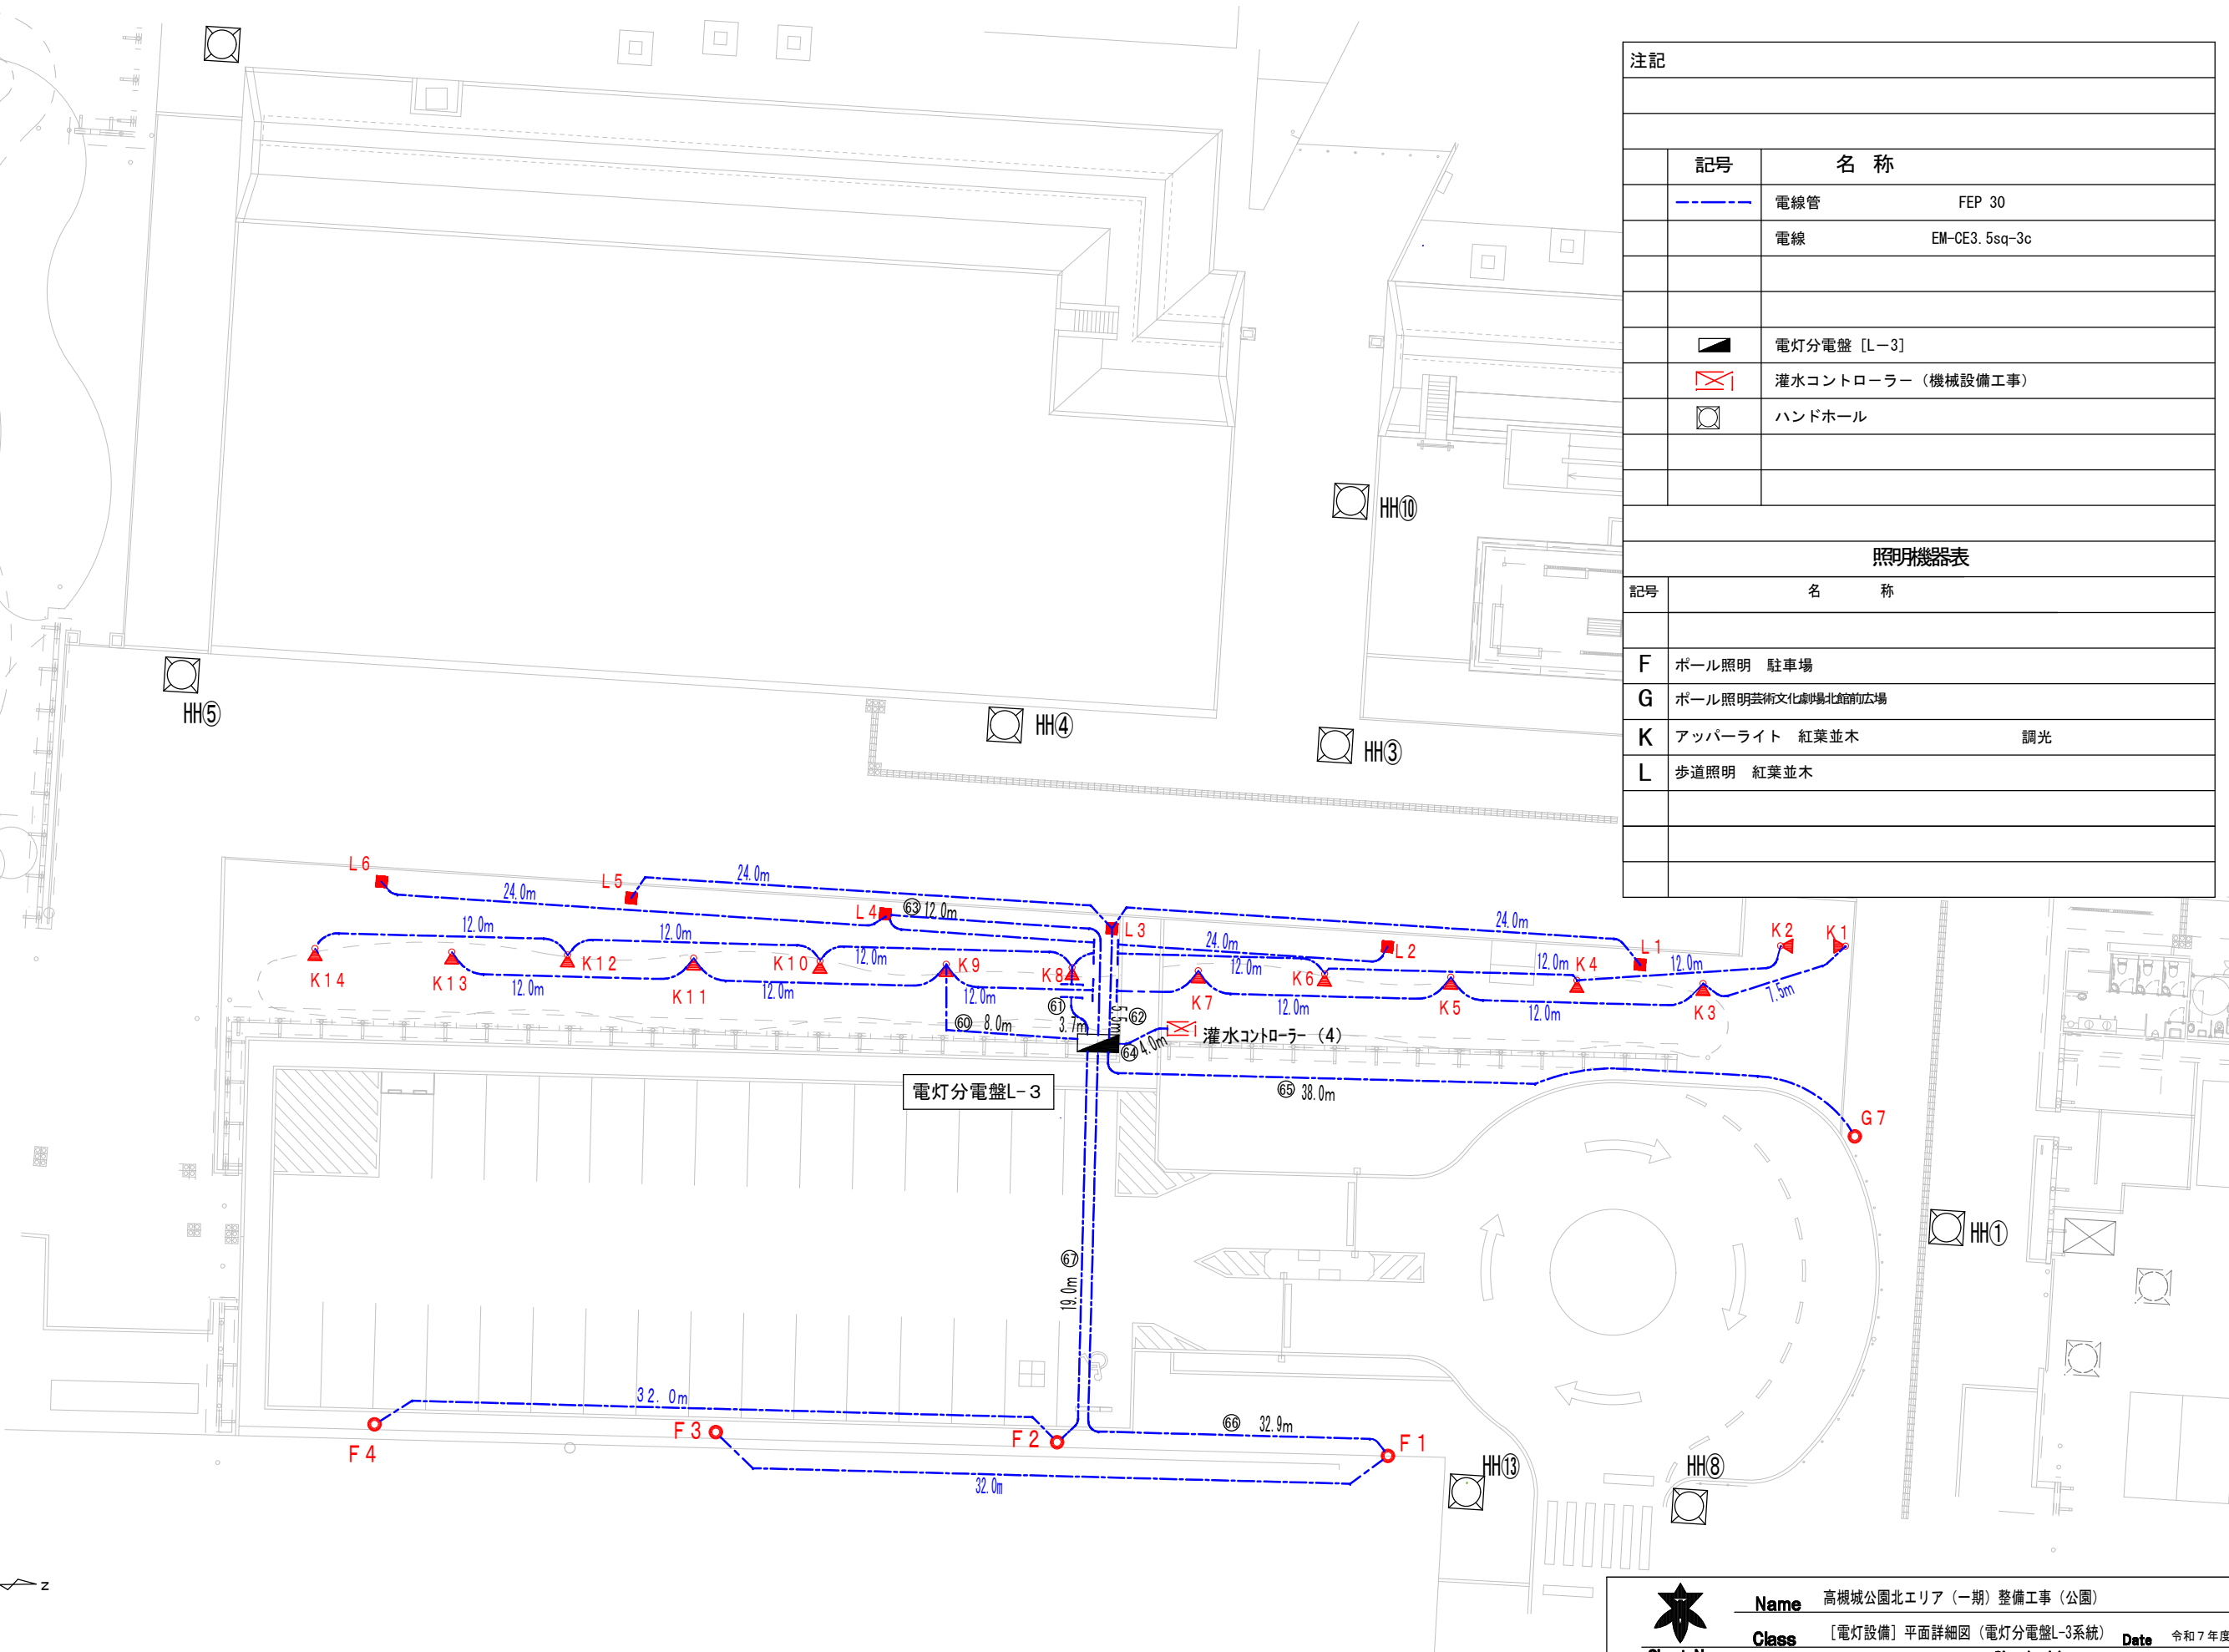

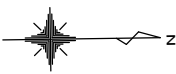


注記		
記号	名 称	
	電線管	FEP 50
		FEP 40
		FEP 30
		EM-CE3, 5sq-3c
	電線	EM-FCPEES1, 2sq-1P
	電灯分電盤 [L-2]	
	灌水コントローラー (機械設備工事)	
	ハンドホール	
照明機器表		
記号	名 称	
B	ボール照明 西側通路	
E	埋込投光照明 土塀	調光
G	ボール照明 (芸術文化劇場北館前広場)	
K	アッパライト 紅葉並木	調光
N	歩道照明 西側通路	
P	ライン照明 土塀, 板塀	調光
T	アッパライト	調光

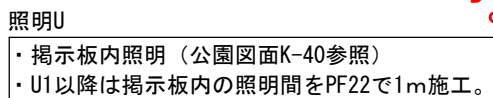


注記		
	記号	名 称
	電線管	FEP 30
	電線	EM-CE3. 5sq-3c
	電灯分電盤 [L-3]	
	灌水コントローラー（機械設備工事）	
	ハンドホール	
照明機器表		
記号	名 称	
F	ポール照明 駐車場	
G	ポール照明芸術文化劇場北館前広場	
K	アッパーライト 紅葉並木	調光
L	歩道照明 紅葉並木	





注記		
・ Rのベンチ照明（ライン照明） 1 系統ごとに配線接続用の ブルボックス200*200+100(SUS製）を見込むこと		
	記号	名 称
		電線管 FEP 65
		FEP 40
		FEP 30
		PF 28
		電線 EM-CE3. 5sq-3c
		EM-FCPEES1. 2sq-1P
		電灯分電盤 [L-4]
		駐車券発行機（駐車場管制設備）
		全自動料金精算機（駐車場管制設備）
		車両感知器（駐車場管制設備）
		灌水コントローラー（機械設備工事）
		ハンドホール
照明機器表		
記号	名 称	
D	埋込投光照明 高麗門 木戸	
G	ボール照明 芸術文化劇場北館前広場	
I	庭園灯 東口	
K	アッパーライト 紅葉並木	調光
R	ベンチ照明（直流電源別置 電灯分電盤内蔵）	調光
U	案内板（照明は土木工事。電源線接続）	


[構内情報通信設備] 平面図 S = 1 : 6 0 0

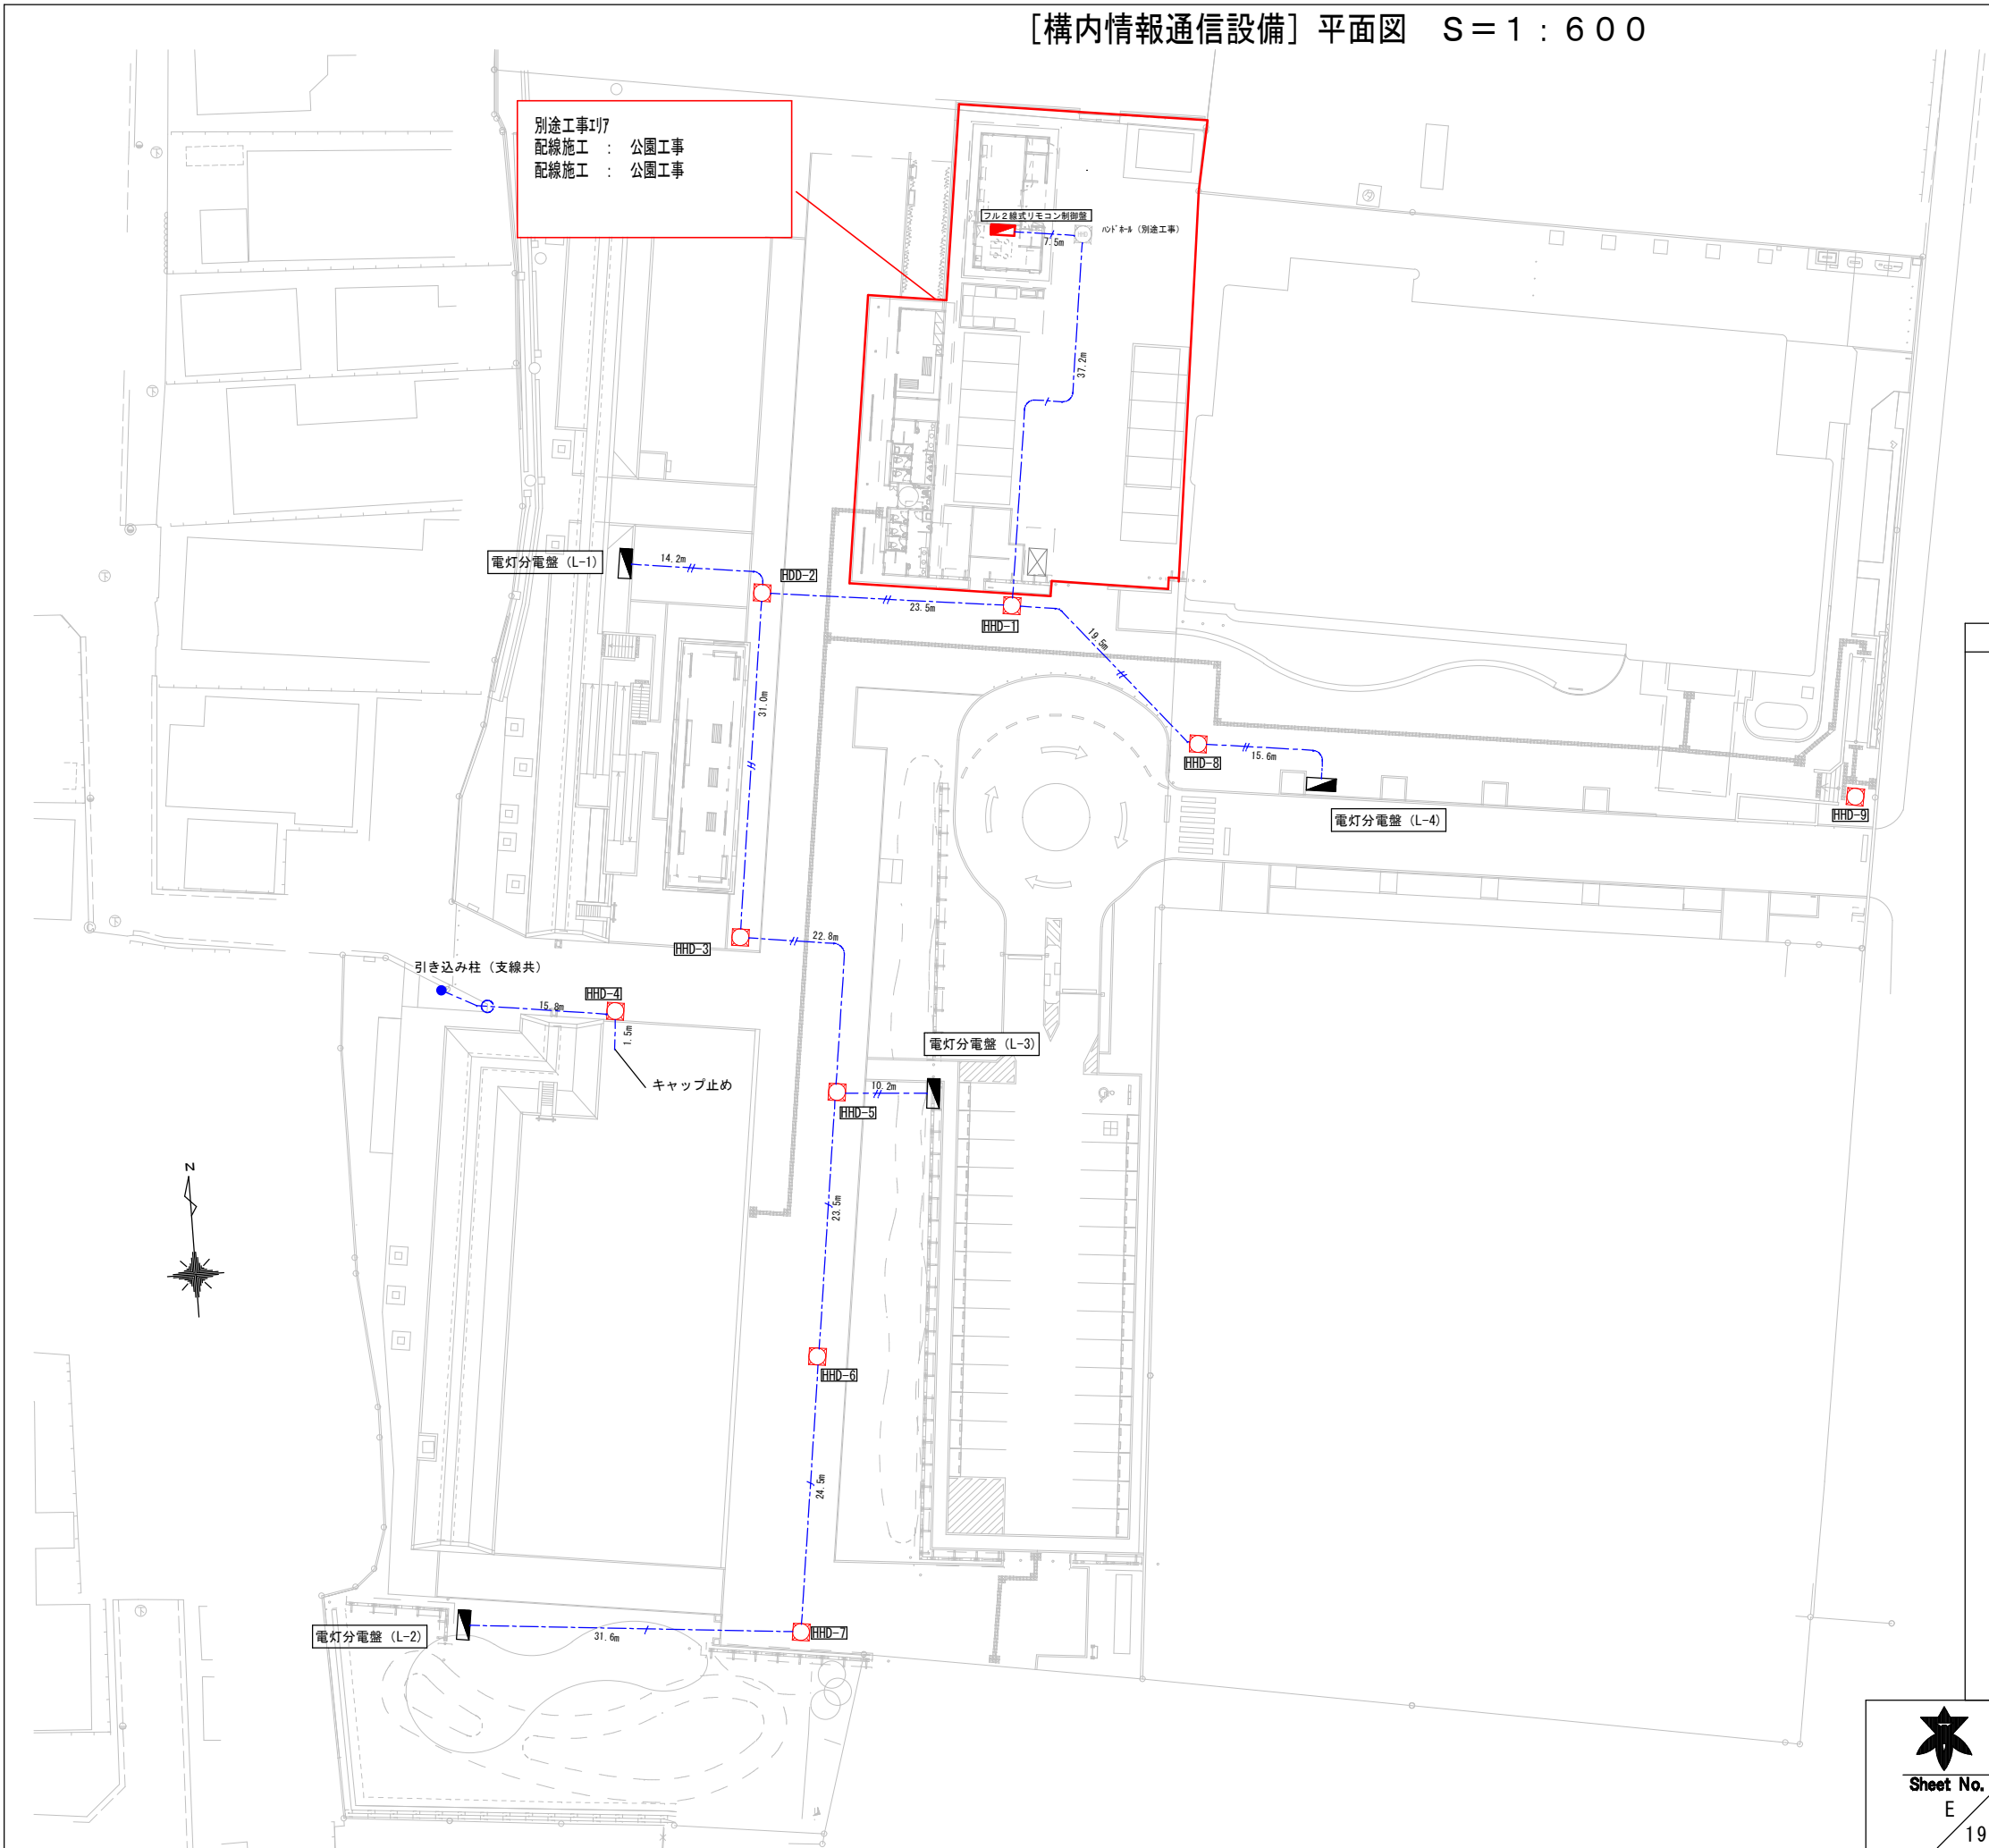

記号	名 称	単位	数量
— — —	電線管 FEP 30	m	669.2
	PE 28	m	23.0
	EM-FCPEES1.2sq-1P	m	529.5
※配線数量は立上り及び接続余長を見込んで計上している。			
□	ハットホル (HDD-1～9) 600□-800H	基	9
	蓋R20K-60 (化粧蓋×9)		
●	引き込み柱 (支線共)	基	1
■	フル2線式リモコン制御盤	面	1

配線凡例	
— — —	EM-FCPEES1.2sq-1P (FEP30) + 予備管FEP30
— — —	EM-FCPEES1.2sq-1P*2 (FEP30) + 予備管FEP30
— ○ —	空配管 (FEP30) *5

引き込み柱 S = 1 : 5 0

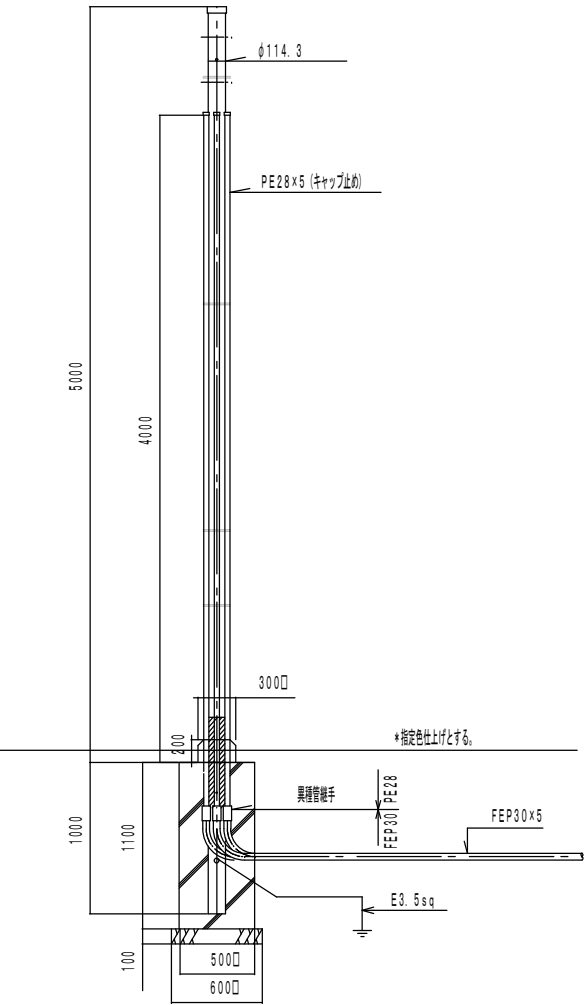

■増設（ノリ施工部分）

・ITV架空きスペースに公園用ITV機器（①～④）を設置

・既設PoE+Gスイッチと新設ネットワークレコーダーを接続

・新設無停電電源装置と新設ネットワークレコーダーを接続

■増設（公園電気設備施工部分）

・受付カウンター既設モニターの並びに新設モニターを設置

カメラ台数：8台

解像度：1080p

フレームレート：5fps

画質：最高

記録時間：37日間

No. 名称

① 通気パネル

② ネットワークレコーダー

③ 無停電電源装置

④ ブランクパネル

電源AC100V 50/60Hz

■ネットワークレコーダー

記録メディアSATA ハードディスク 8TB(4TB×2)

カメラ録音台数最大32台

モニター出力HDMI・DisplayPort・アナログRGB 各1

音声入出力ライン入力・ライン出力 各1

接点入出力無電圧メタ接点入力・オープンコレクター出力 各4

ライブ画面表示1画面、4分割、最大16分割、全方位カメラ画像修正

再生画面表示1画面、4分割、最大16分割、全方位カメラ画像修正

録画面像サイズH:265、H:264、720p、1080p、2160p他

総フレームレートH:265、H:264、960fps(30fps/秒)

リモートビューアー接続台数最大16台

デュアルモニター機能クロームモード、サブモニター（ライブ/マップ表示）

エクスポート機能動画/静止画、変換バックアップ、USBメモリー/外部HDD

音声送信カメラまたはIPスピーカーへの個別放送、IPスピーカーへのグループ放送

（最大登録：カメラ・IPスピーカー 各32台）

センシング連動別売オプション追加により、対応カメラとの組み合わせでアナログ計測センシング、白化認識

滞在・通過人数カウント、顔認証を利用可能

その他プリ・ポストアラーム録画、NTPサーバー/クライアント

PC/LANマップ機能、カメラ制御（ポインタビジー、ズームビジー他）

ライブ/再生フルスクリーン表示・デジタルズーム

プログラムイベント機能、ライブ再配信機能

センシングデータ取得/グラフ表示/IPスピーカー制御

スマートフォンアプリ連携アプリへのライブ配信/再生配信/ブランチ通知、(TRIFORA Mobile)

アプリからのリモコン操作/音声操作

■無停電電源装置

出力定格容量500VA(300W)

鉛バッテリー鉛バッテリー

容量：7.2Ah/6V×2個

期待寿命：4～5年（周囲温度20℃）

停電/復電切替時間8ms以内

■増設（公園電気設備施工部分）

・受付カウンター既設モニターの並びに新設モニターを設置

電源AC100V 50/60Hz

■32V型液晶モニター

液晶パネル32V型

画素数3840×2160

出入力端子HDMI端子×4、ヘッドホン出力端子

ビデオ入力端子、光デジタル音声出力端子、USB端子×2、LAN端子

その他スピーカー内蔵、制御信号、リモコン

■その他

マウス・キーボード共

注記

・数量はE-22～E-24の数量も計上している。

・※印はE-19で計上している。

	記号	名称	単位	数量
	----	電線管 FEP 65（地中埋設）	m	50.7
		FEP 50（地中埋設）	m	80.0
		FEP 30（地中埋設）	m	607.0
		E 19（露出）	m	18.5
		HDMIケーブル OA707ころがし	m	13.2
		LANケーブル Cat5e（屋外対応型） 埋設配線	m	347.6
		同軸ケーブル 5C-FB（屋外対応型） 埋設配線	m	750.0
		光ケーブル MLF-GI-2c（屋外対応型ノンメタル） 埋設配線	m	259.2
		光ケーブル MLF-GI-2c（屋外対応型ノンメタル） 露出配線	m	18.5
		光ケーブル MLF-GI-2c（屋外対応型ノンメタル） ケーブルラック	m	52.5
		ハンドホール（HHD-10。別途工事）		
		HHD-1～9 600口-800H 蓋R20K-60（化粧蓋）	基	9
		監視カメラ中継盤	面	1
	A	ドーム型赤外カメラ（AHD）	基	3
	B	ドーム型赤外カメラ（AHD）ポール付き	基	1
	C	ドーム型赤外フルネットワークカメラ（HD）	基	4
		ブルーッス150*150*150 鋼板製 塗装共	個	2
		ブルーッス250*250*250 鋼板製 塗装共	個	2
		機械はつりφ50 150mm程度 補修共	ヶ所	3
		機械はつりφ75 600mm程度 補修共	ヶ所	1
		防火区画貫通処理C19	ヶ所	1
		防火区画貫通処理C51	ヶ所	1
		既存空配管（FEP80）		
		既存ハンドホール（HHD-11～15）		

Sheet No.

E

21

Name

高槻城公園北エリア（一期）整備工事（公園）

Class

〔監視カメラ設備〕機器姿図2

Scale

NS

Checked by

b. s. l. s.


Date

令和7年度工事


TAKATSUKI

CITYHALL A SECTION OF ARCHITECTURE

平面図1（高槻城公園北エリア及び芸術文化劇場南館） S:1/1200（A3）

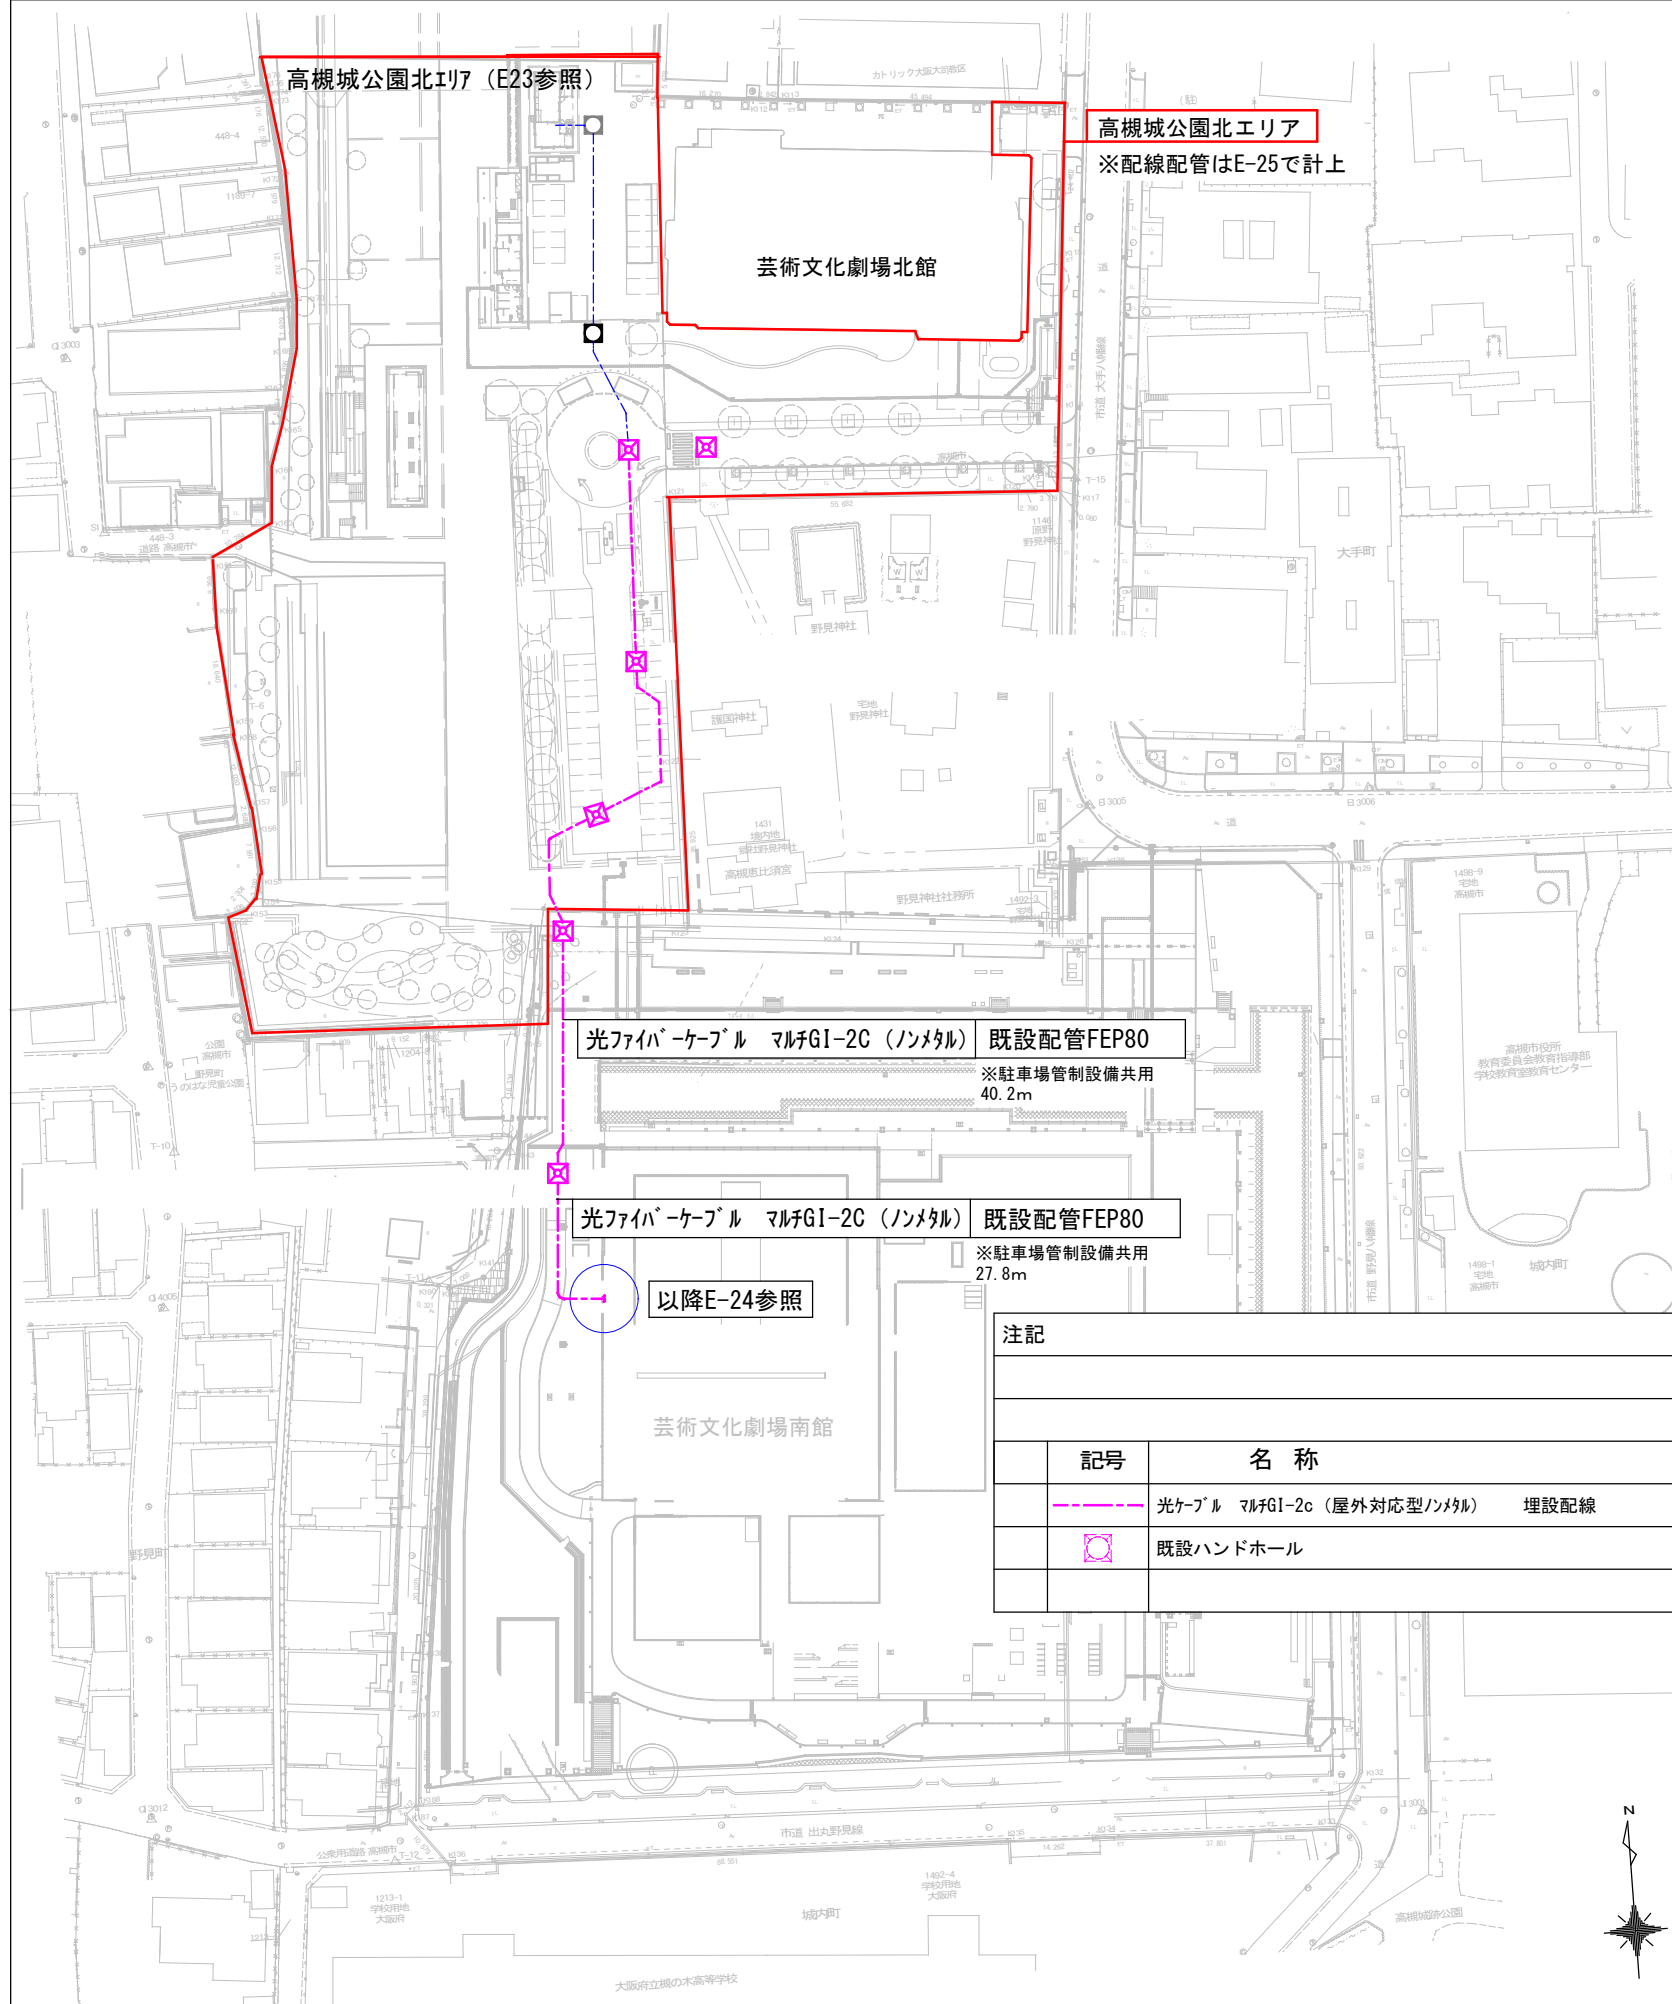


平面詳細図1 (芸術文化劇場南館B1F防災センター) S:1/60 (A3)

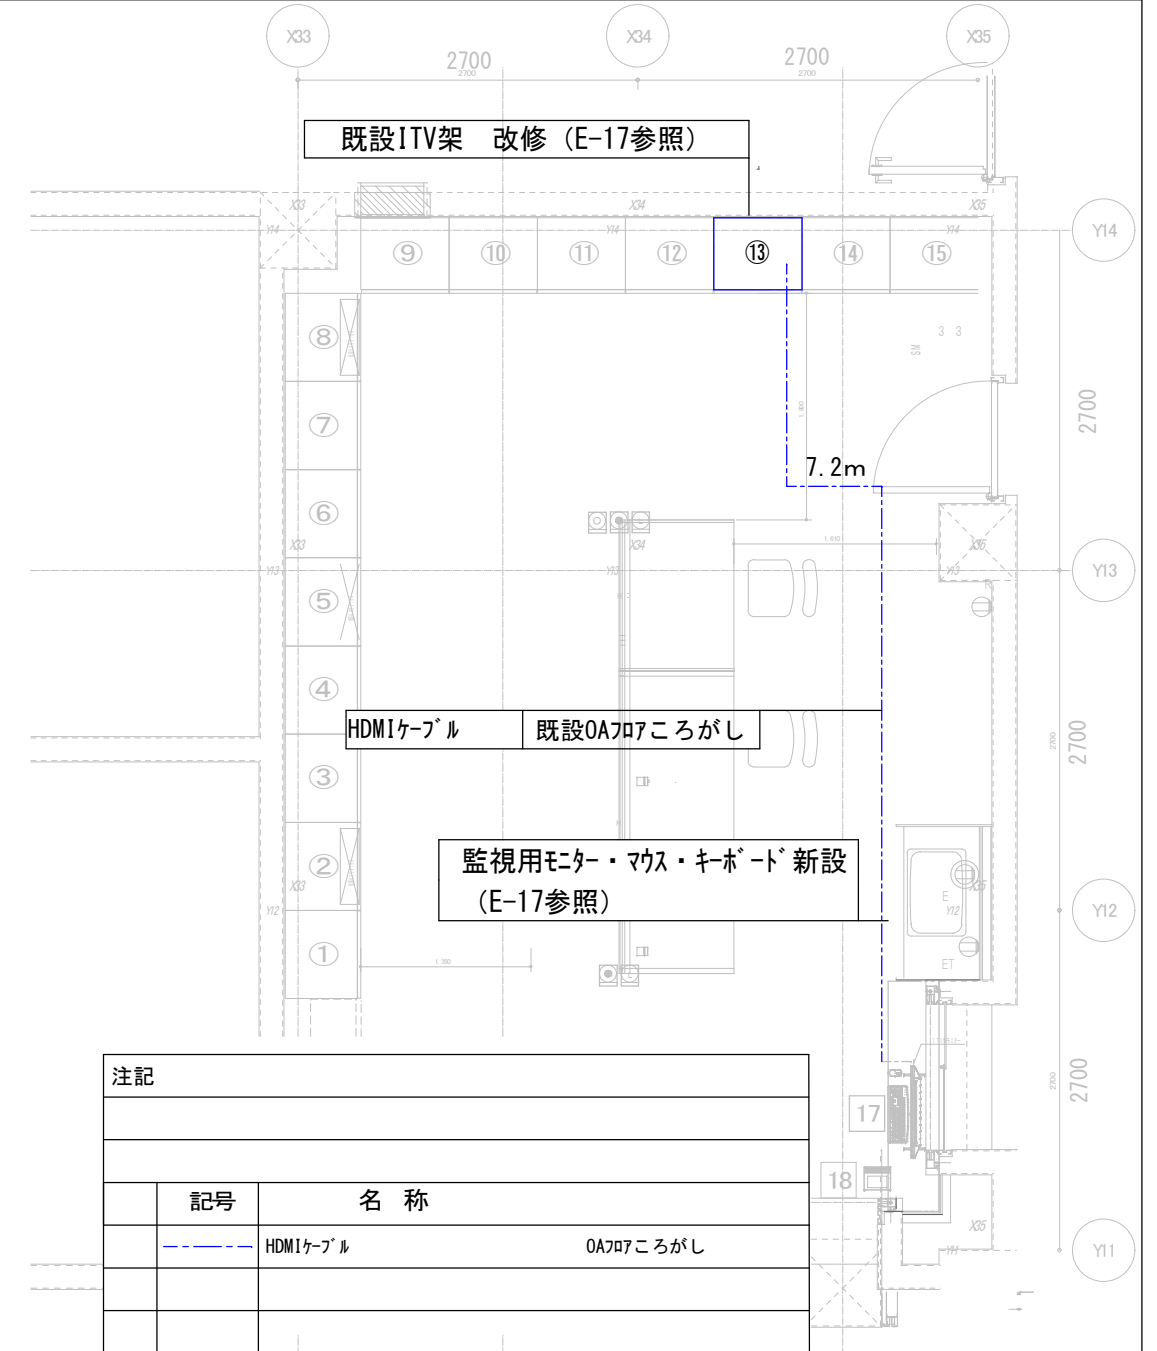


番号	監視器名称	番号	監視器名称	工事区分
①	中央監視システム制御盤	⑬	I T V 架	改修
②	信号入出力盤(2)誘導灯信号装置組込	⑭	駐車場管制監視盤	
③	信号入出力盤(1)	⑮	機械警備制御盤	
④	C F 電源受合受信機	⑯	空室閉止BC盤	
⑤	非常放送架(1)	⑰	C F-BI-1(空室閉止監視録合)	
⑥	非常放送架(2)	⑪	プリンター 中央監視題室備用	
⑦	分電盤 L-防災セターリモコンスイッチ	⑫	E S U-B A モニター	
⑧	ダクト 盤(リモコンブレーカ)	⑬	E B M モニター	
⑨	書類取込納盤	⑭	自火報モニター	
⑩	昇降機監視盤	⑮	駐車場制御モニター	
⑪	インターホン【文化ホール連絡用】	⑯	プリンター 駐車場制御室備用	改修(増設)
⑫	トイレ呼出表示器	⑰	監視カメラ設備モニター	
⑬	L A N ラック収納盤	⑱	卓上インターホン	
⑭	入退室管理代表警報盤			

[監視カメラ設備] 平面図2 (高槻城公園北エリア) S=1:600

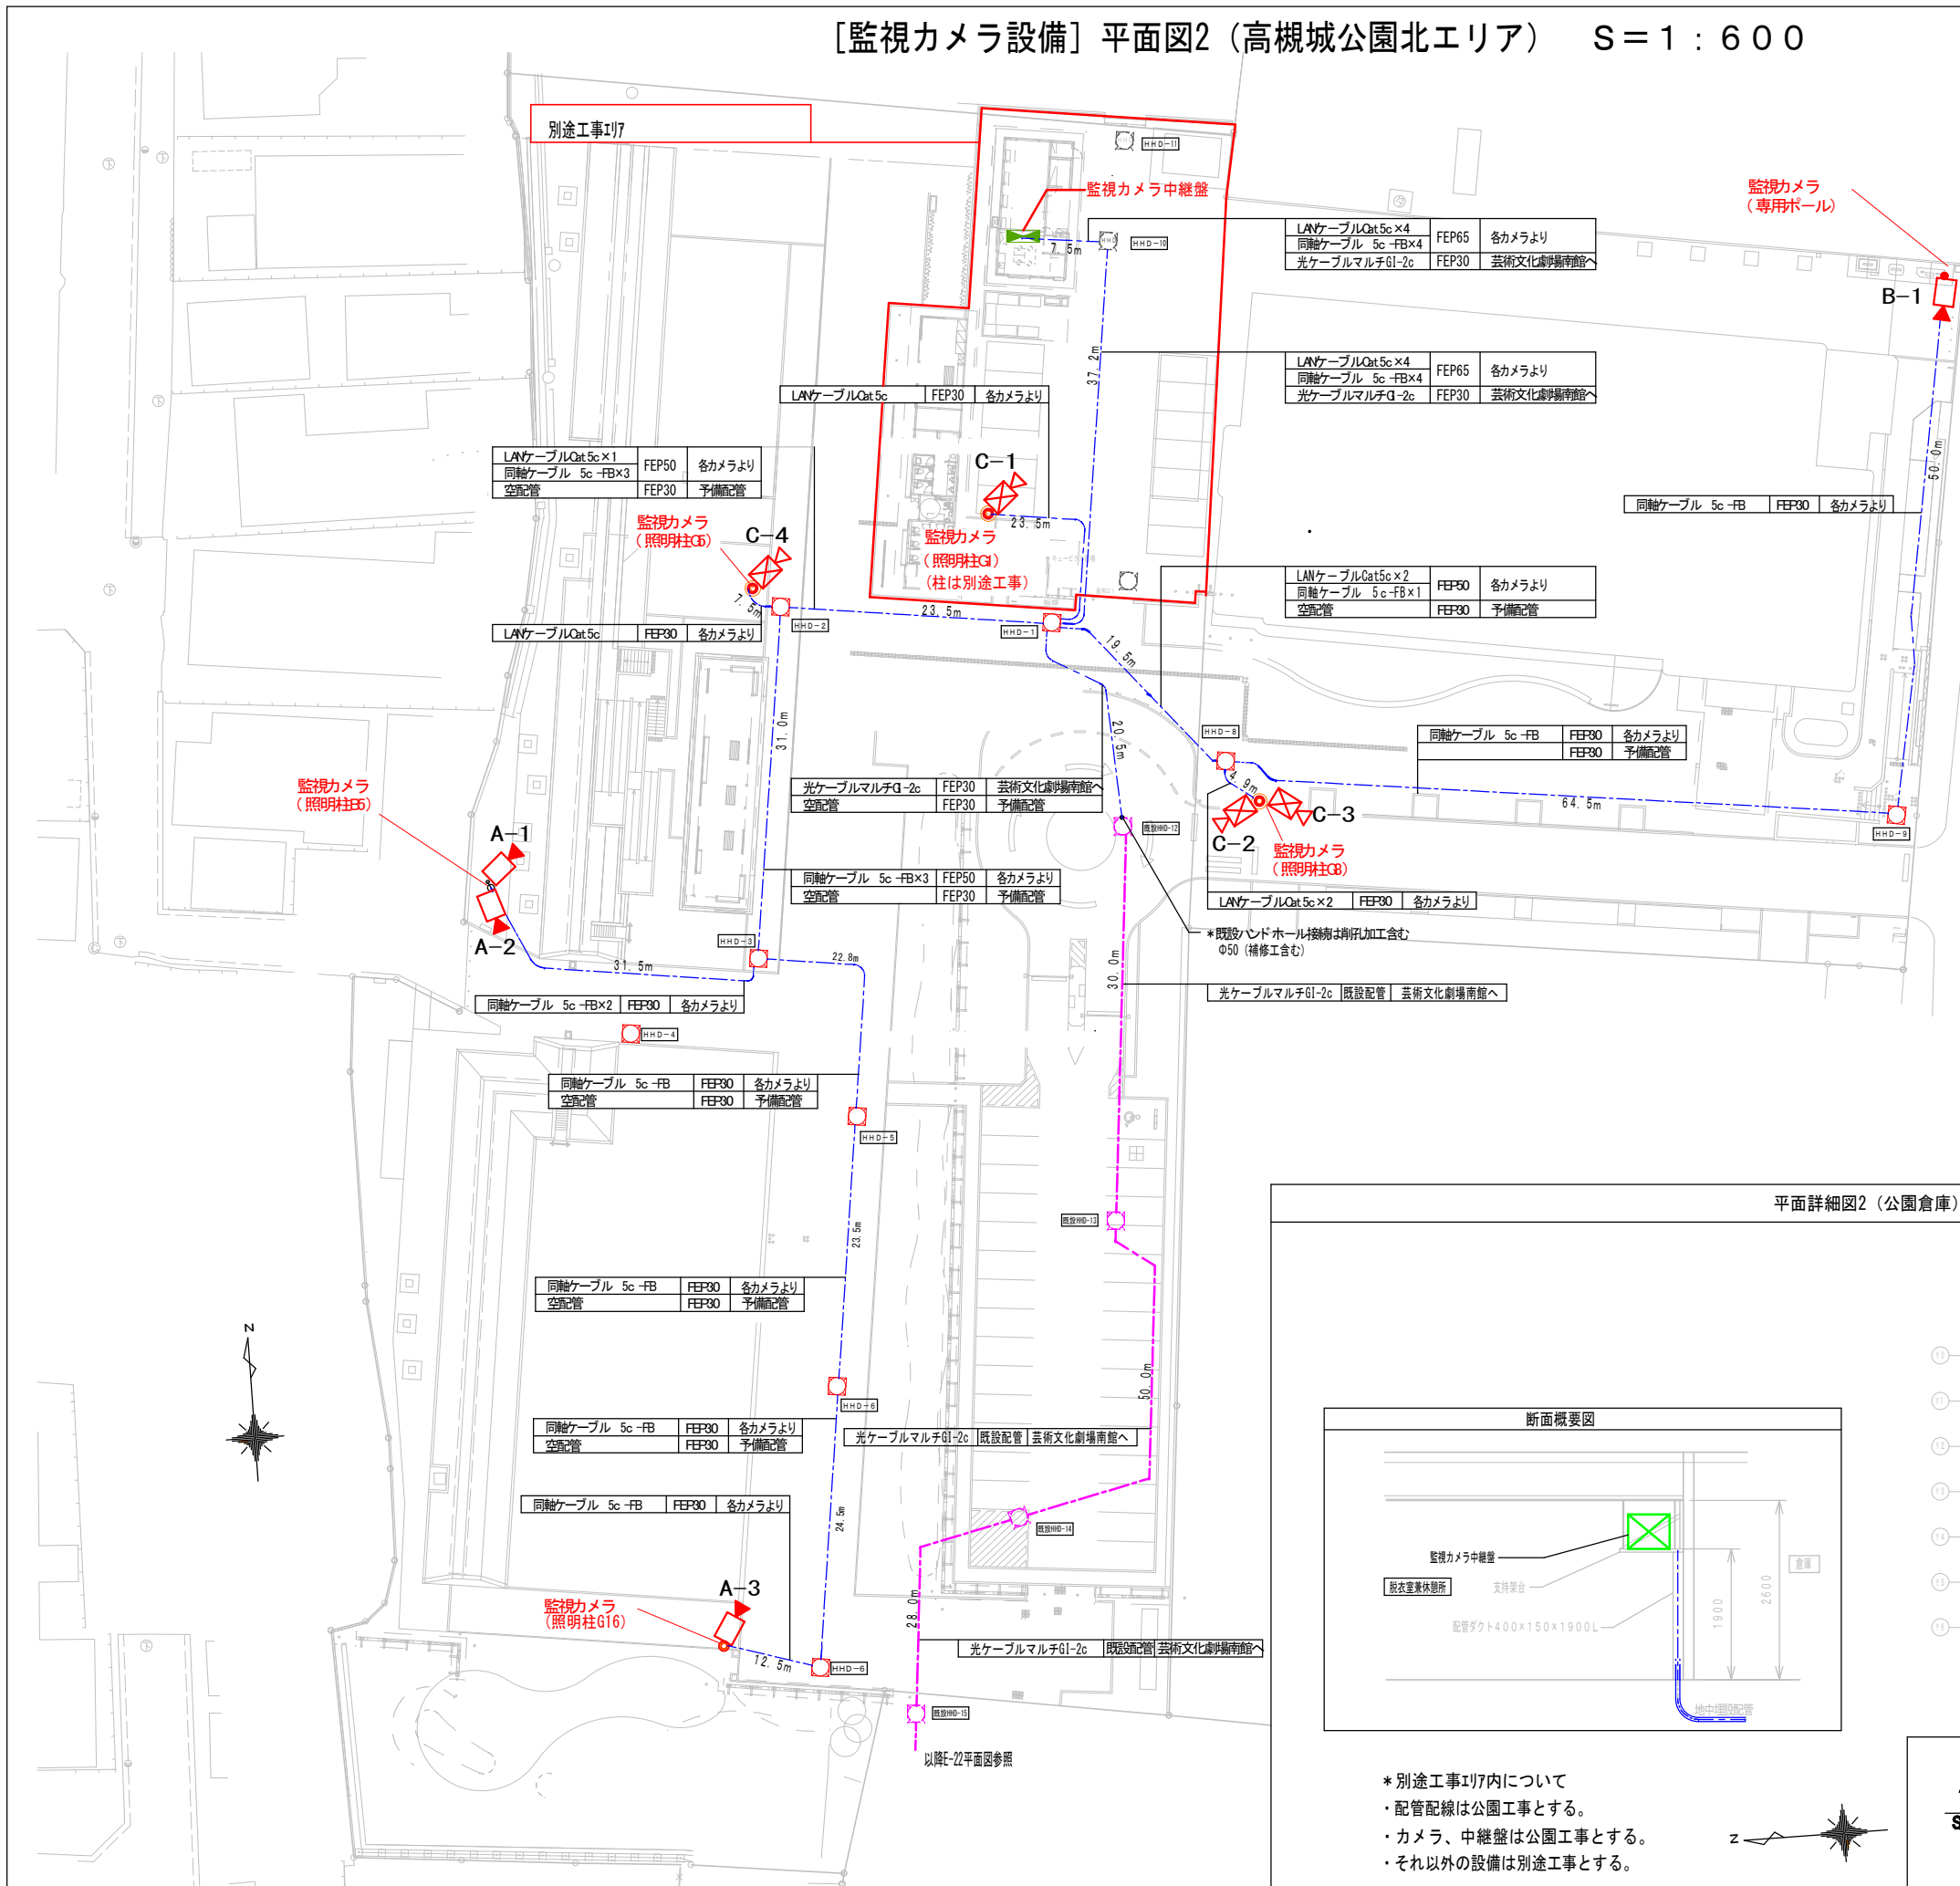



注記		
記号	名 称	
	電線管 FEP 50（地中埋設）	
	FEP 30（地中埋設）	
	E 19（露出）	
	HDMIケーブル OA707ころがし	
	LANケーブル Cat5e（屋外対応型） 埋設配線	
	同軸ケーブル 5C-FB（屋外対応型） 埋設配線	
	光ケーブル マルチGI-2c（屋外対応型/非金属） 埋設配線	
	光ケーブル マルチGI-2c（屋外対応型/非金属） 露出配線	
	光ケーブル マルチGI-2c（屋外対応型/非金属） ケーブルラック	
	ハンドホール（HHD-10。別途工事）	
	HHD-1～9 600□-800H 蓋R20K-60（化粧蓋）	
	監視カメラ中継盤	
	A ドーム型赤外カメラ（AHD）	
	B ドーム型赤外カメラ（AHD）ポール付き	
	C ドーム型赤外フルネットワークカメラ（HD）	
	既存空配管（FEP80）	
	既存ハンドホール（HHD-11～15）	

平面詳細図2 (公園倉庫) (別途工事17) S:1/150 (A3)

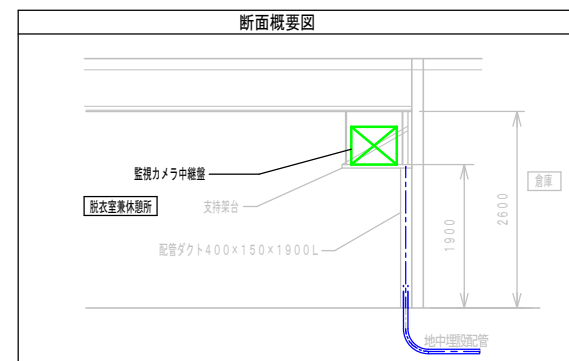

- ・配管配線は公園工事とする。
- ・カメラ、中継盤は公園工事とする。
- ・それ以外の設備は別途工事とする。




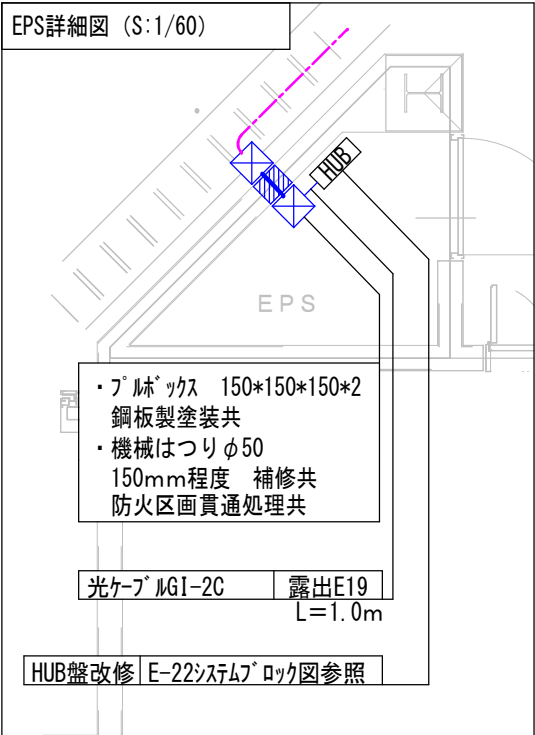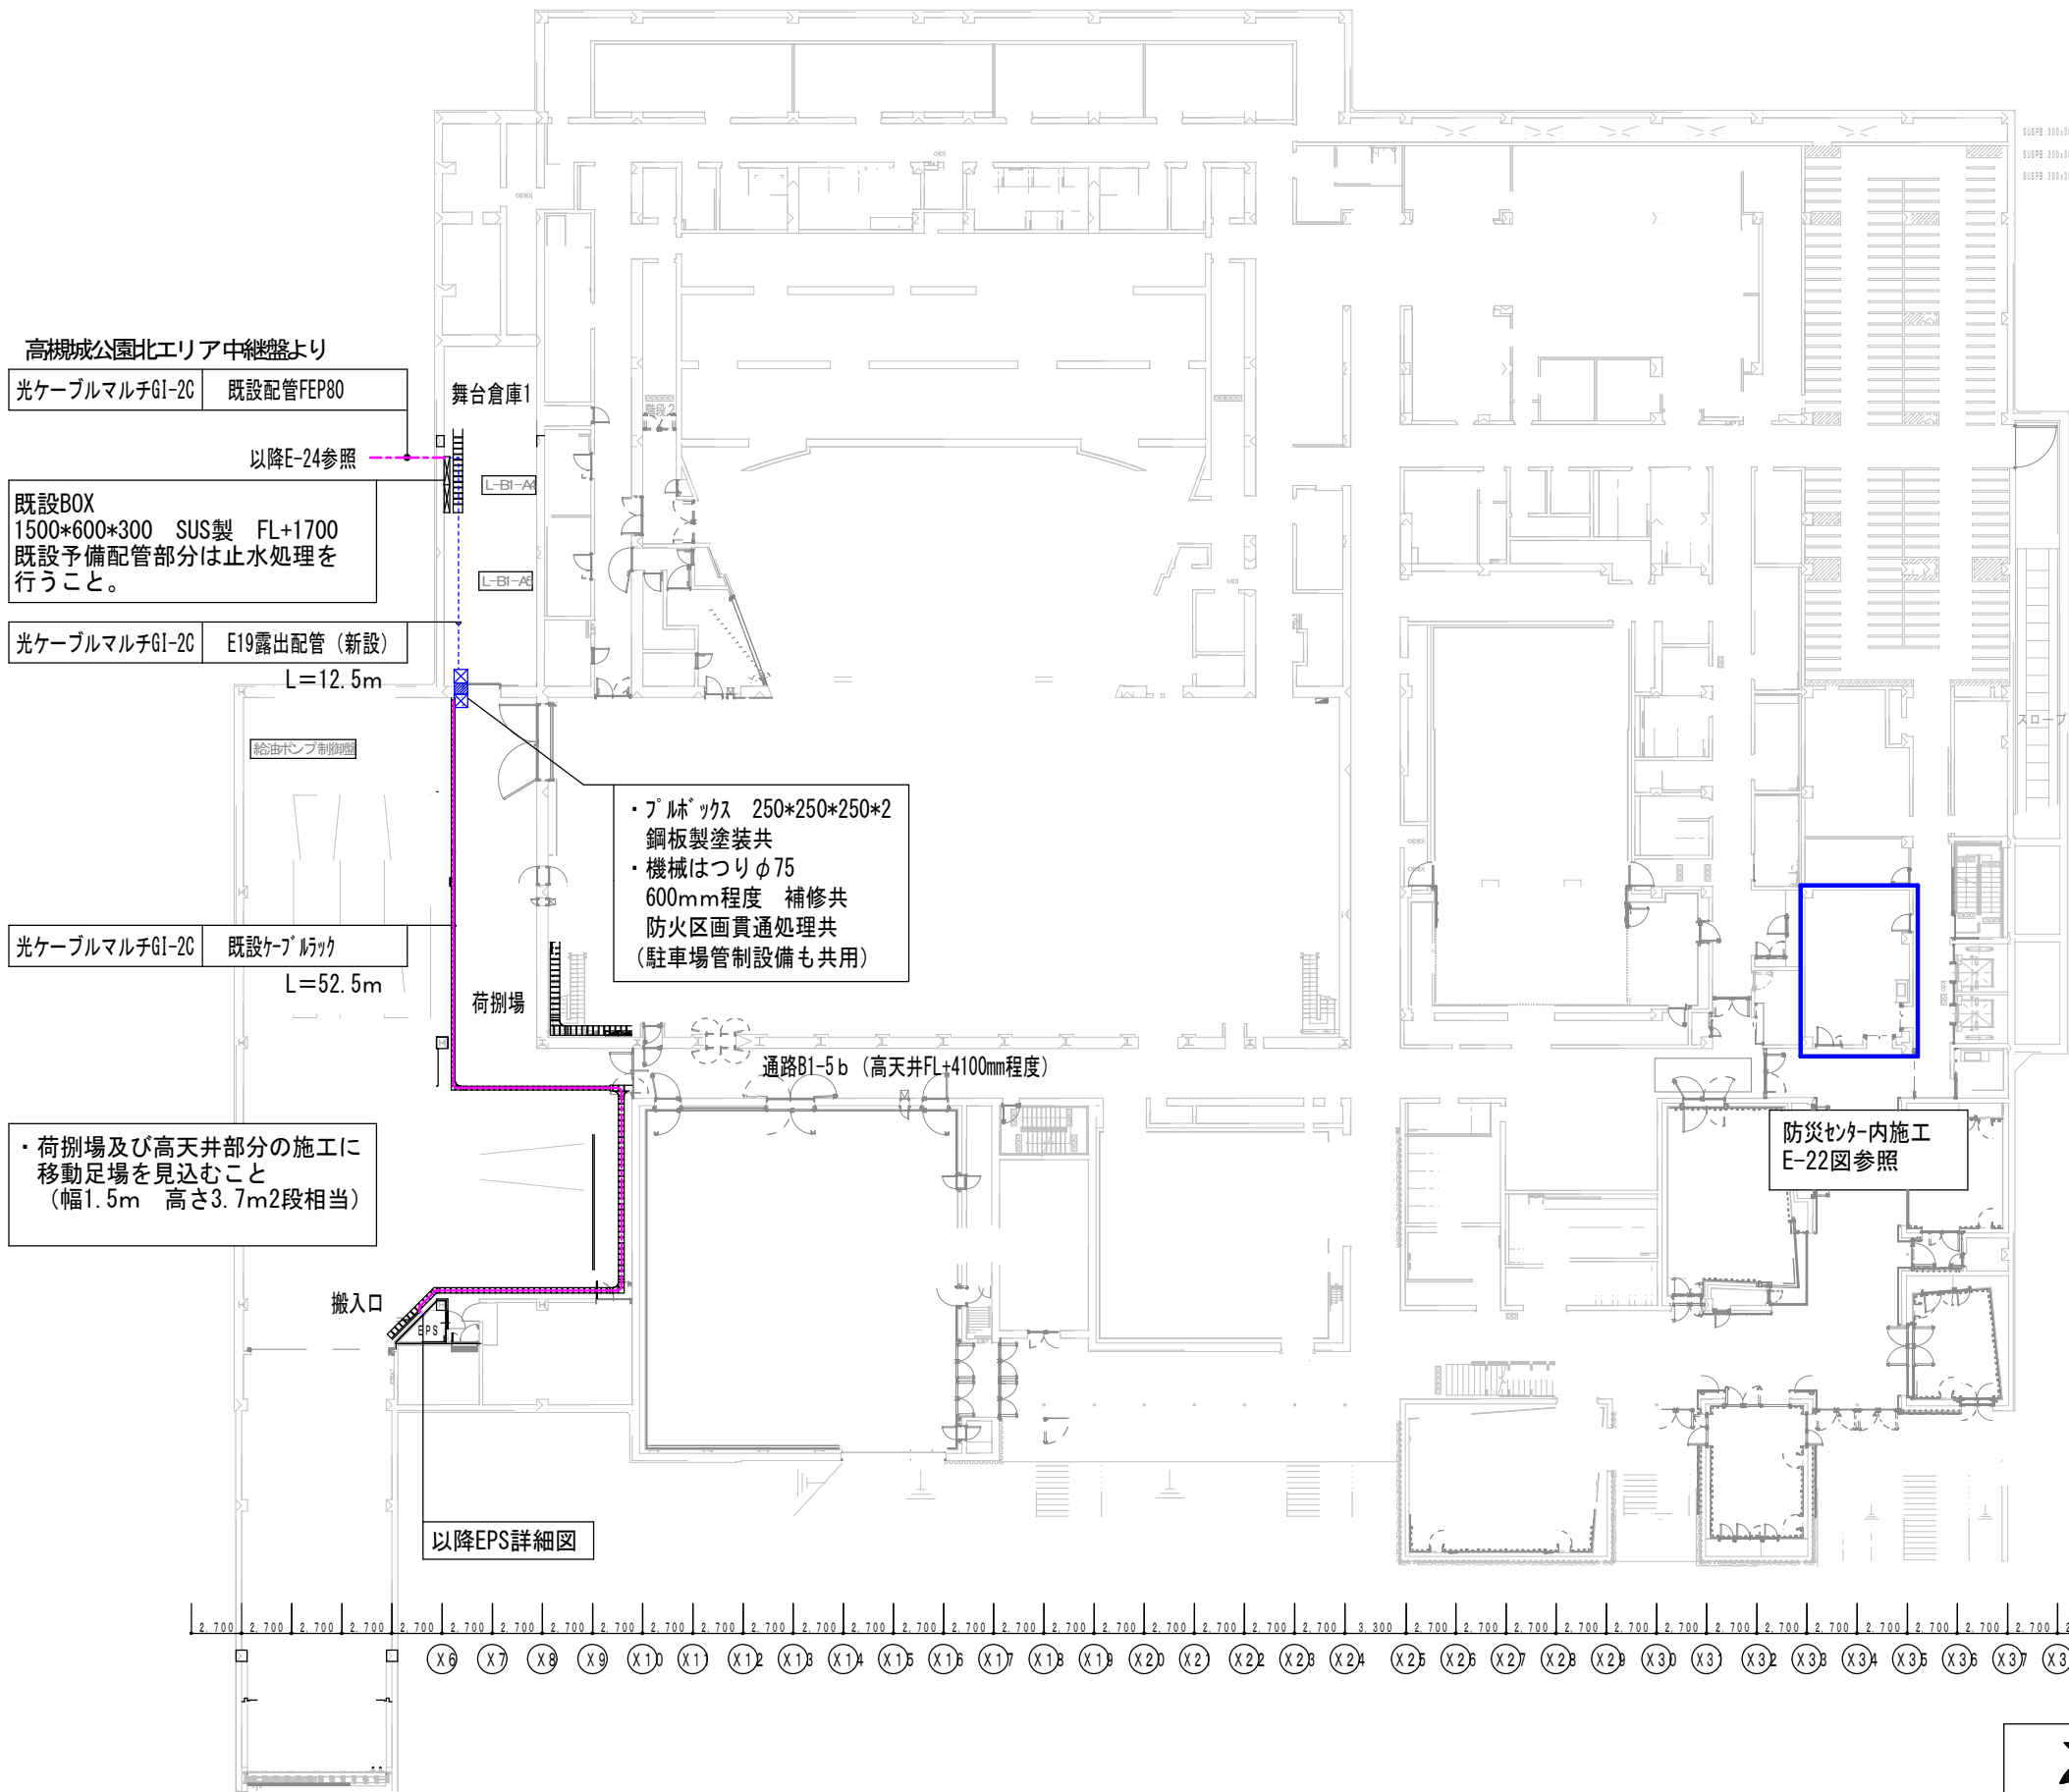


注記		
・数量は最終E-23に計上している。		
記号	名 称	
---	電線管	E19
---	光ケーブル 7MφG1-2c (屋外対応型/ソフト)	露出配線
---	光ケーブル 7MφG1-2c (屋外対応型/ソフト)	ケーブルラック
---	ブロック 150*150*150塗装共	
---	ブロック 250*250*250塗装共	
---	機械はつりφ50 150mm程度 補修共	
---	機械はつりφ75 600mm程度 補修共	





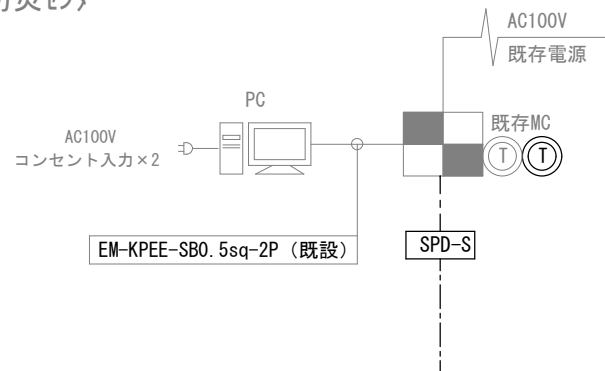


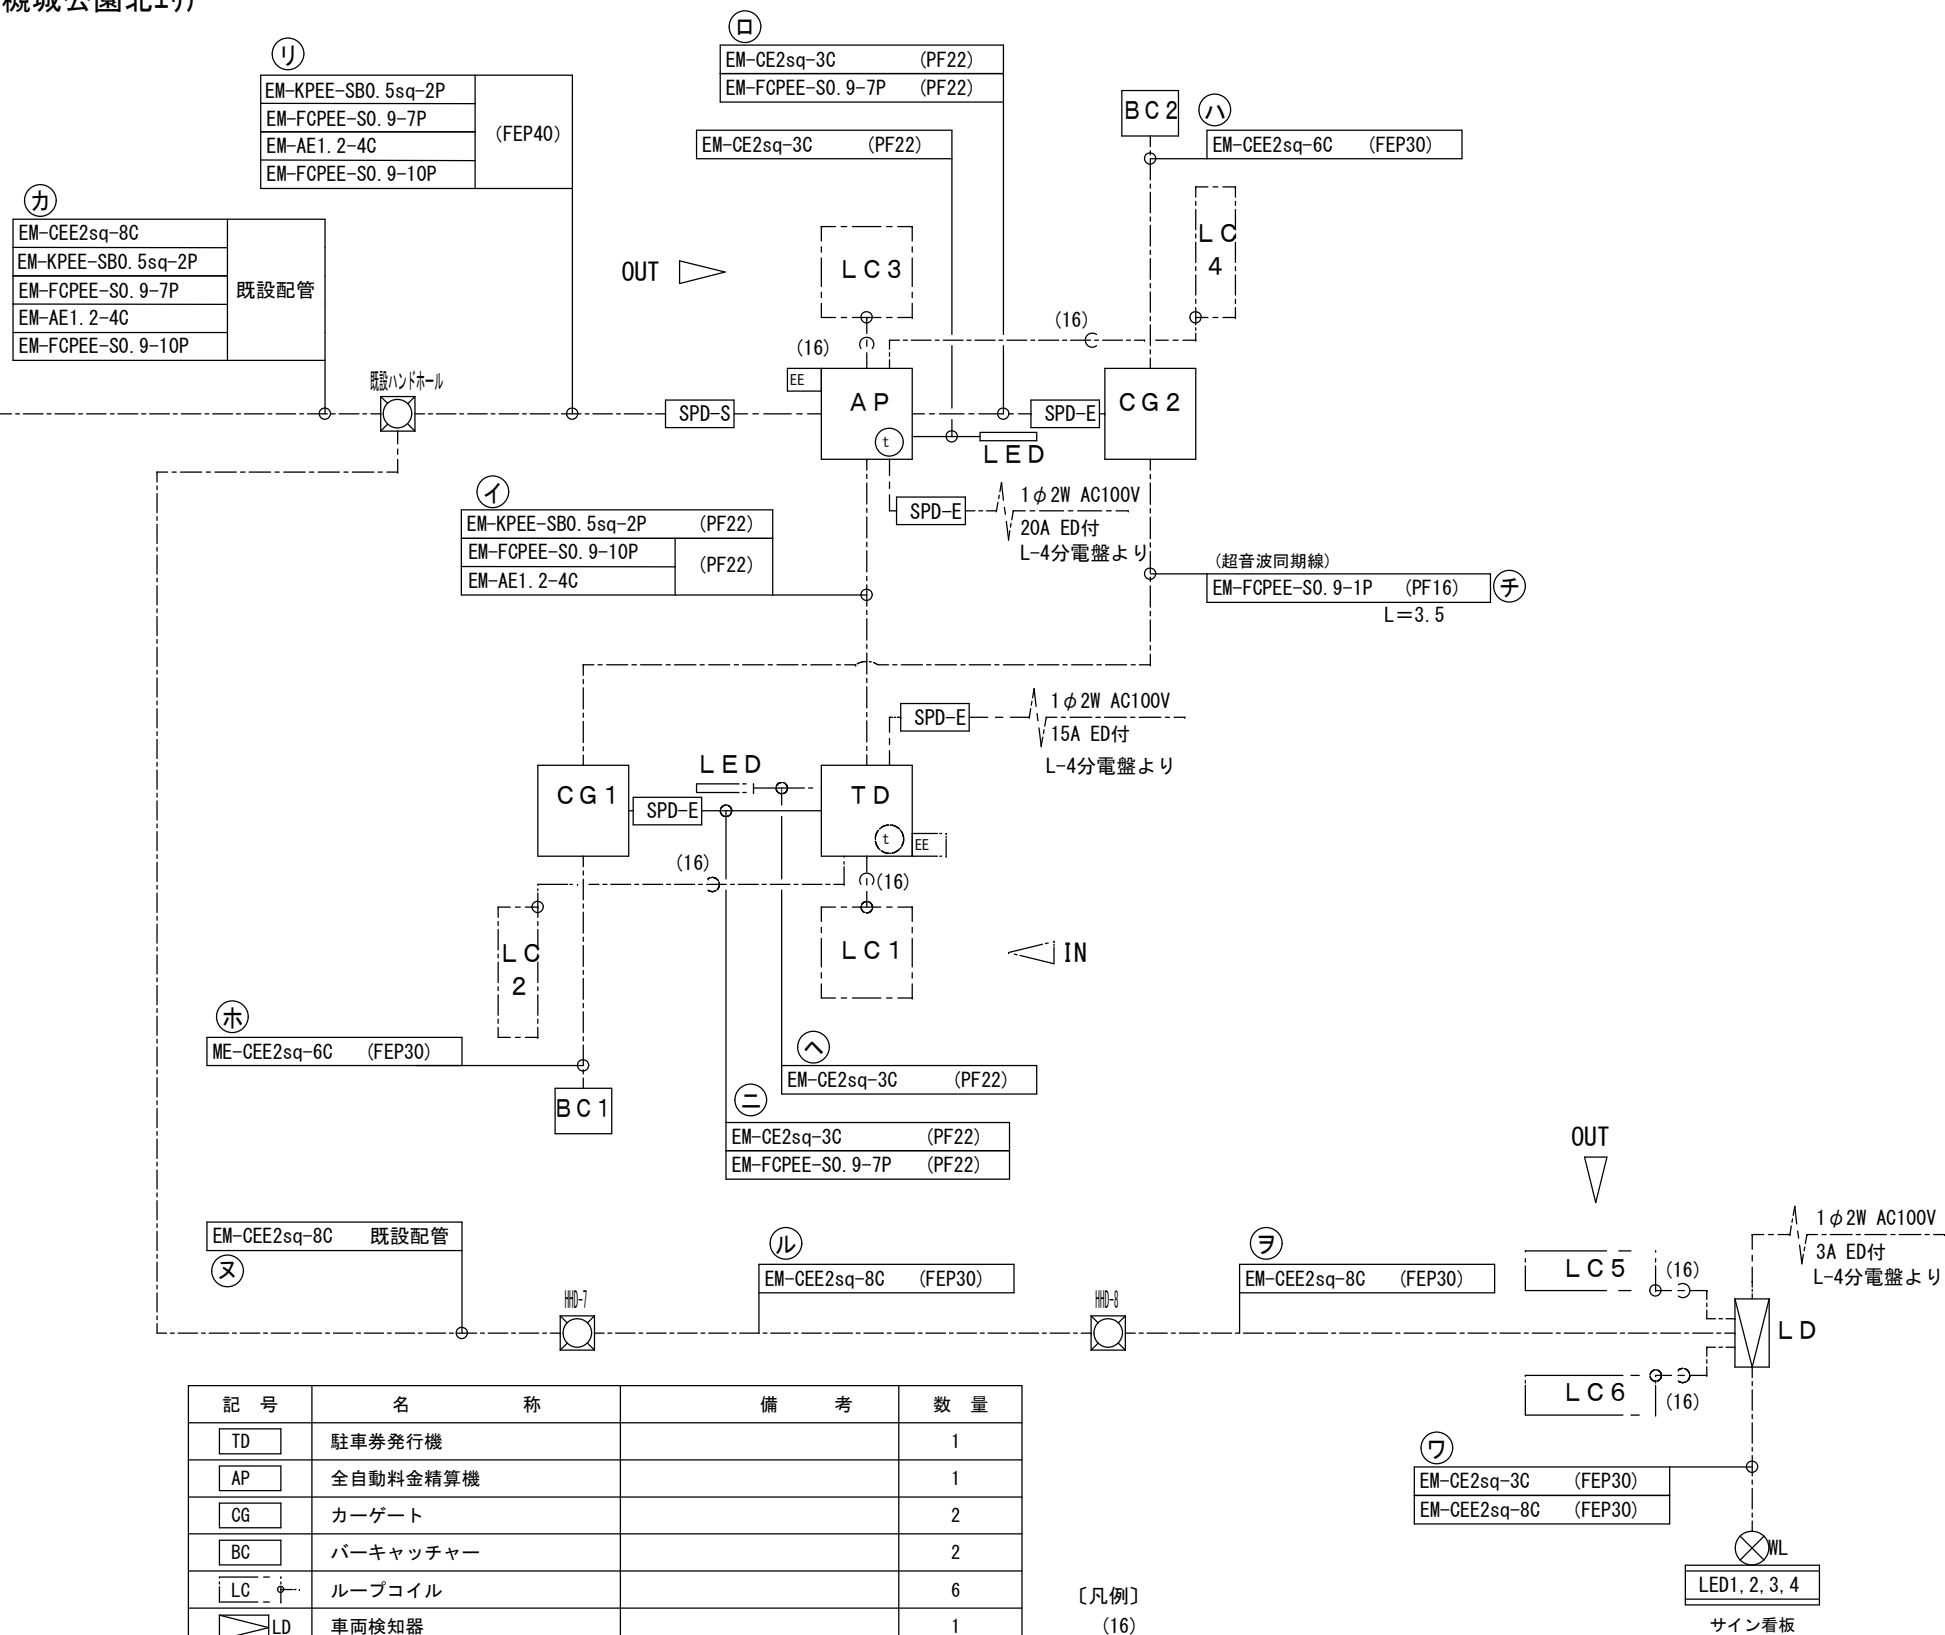


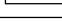
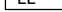


高槻城公園芸術文化劇場南館
防災センター

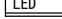

高槻城公園北エリア



記 号	名 称	備 考	数 量
	駐車券発行機		1
	全自動料金精算機		1
	カーゲート		2
	バーキャッチャー		2
	ループコイル		6
	車両検知器		1
	インターホン親機		1
	インターホン子機		2
	LED表示器		4
	回転警報灯		1
	避雷器（電源用）		4
	避雷器（弱電用）	対象配線EM-KPEE-SB0.5sq-2P	1
	監視壁	既存改造	1
	管理PC	既存改造	1式
	LEDライン照明		2
	EEスイッチ		2

〔凡例〕
(16)
---○--- : ループ[®]コイル用リード[®]線 (ループ[®]コイルに含む)

【注意事項】

- ・PF管で露出配管となる場合は、PFD(二重管)を使用すること。
- ・照明の点滅方式は、監督職員と調整の上、設定すること。
(駐車券発行機及び全自動料金精算機内EEスイッチ、24時間にて制御)
- ・インターホン用の配線は、配線総延長が500m以内とする。

TD		駐車券発行機		1台		AP		全自動料金精算機		1台		防犯プロテクター		1台		CG		カーゲート		2台		BC		バーキャッチャー		2台																																																																					
◆新設機器						◆新設機器						◆新設機器						◆新設機器						◆新設機器																																																																							
<table><tr><td>仕 様</td><td></td></tr><tr><td>電 源</td><td>AC100V±10% 50/60Hz</td></tr><tr><td>消費電流</td><td>定格：2.7A (乾燥ランプ付)</td></tr><tr><td>質 量</td><td>約85kg</td></tr><tr><td>塗 装 色</td><td>N15</td></tr><tr><td>材 質</td><td>鋼板製</td></tr><tr><td>形 状</td><td>自立型 防雨構造</td></tr><tr><td>そ の 他</td><td>SPD搭載</td></tr></table>						仕 様		電 源	AC100V±10% 50/60Hz	消費電流	定格：2.7A (乾燥ランプ付)	質 量	約85kg	塗 装 色	N15	材 質	鋼板製	形 状	自立型 防雨構造	そ の 他	SPD搭載	<table><tr><td>仕 様</td><td></td></tr><tr><td>電 源</td><td>AC100V±10% 50/60Hz</td></tr><tr><td>消費電流</td><td>定格：6.9A</td></tr><tr><td>質 量</td><td>約274kg</td></tr><tr><td>塗 装 色</td><td>N15</td></tr><tr><td>材 質</td><td>鋼板製</td></tr><tr><td>形 状</td><td>自立型 防雨構造</td></tr><tr><td>そ の 他</td><td>SPD搭載</td></tr></table>						仕 様		電 源	AC100V±10% 50/60Hz	消費電流	定格：6.9A	質 量	約274kg	塗 装 色	N15	材 質	鋼板製	形 状	自立型 防雨構造	そ の 他	SPD搭載	<table><tr><td>仕 様</td><td></td></tr><tr><td>塗 装 色</td><td>N15</td></tr><tr><td>材 質</td><td>本体：鋼板製 t 3.2</td></tr></table>						仕 様		塗 装 色	N15	材 質	本体：鋼板製 t 3.2	<table><tr><td>仕 様</td><td></td></tr><tr><td>電 源</td><td>AC100V±10% 50/60Hz</td></tr><tr><td>消費電流</td><td>定格：1.9A</td></tr><tr><td>質 量</td><td>約60kg</td></tr><tr><td>塗 装 色</td><td>N15</td></tr><tr><td>材 質</td><td>本体：鋼板製 ゲートバー：グラスファイバー</td></tr><tr><td>形 状</td><td>自立型 防雨構造</td></tr></table>						仕 様		電 源	AC100V±10% 50/60Hz	消費電流	定格：1.9A	質 量	約60kg	塗 装 色	N15	材 質	本体：鋼板製 ゲートバー：グラスファイバー	形 状	自立型 防雨構造	<table><tr><td>仕 様</td><td></td></tr><tr><td>電 源</td><td>AC100V±10% 50/60Hz</td></tr><tr><td>消費電流</td><td>定格：1.0A</td></tr><tr><td>質 量</td><td>約20kg</td></tr><tr><td>塗 装 色</td><td>N15</td></tr><tr><td>材 質</td><td>本体：鋼板製 支柱：鋼管製</td></tr><tr><td>形 状</td><td>自立型 防雨構造</td></tr></table>						仕 様		電 源	AC100V±10% 50/60Hz	消費電流	定格：1.0A	質 量	約20kg	塗 装 色	N15	材 質	本体：鋼板製 支柱：鋼管製	形 状	自立型 防雨構造
仕 様																																																																																															
電 源	AC100V±10% 50/60Hz																																																																																														
消費電流	定格：2.7A (乾燥ランプ付)																																																																																														
質 量	約85kg																																																																																														
塗 装 色	N15																																																																																														
材 質	鋼板製																																																																																														
形 状	自立型 防雨構造																																																																																														
そ の 他	SPD搭載																																																																																														
仕 様																																																																																															
電 源	AC100V±10% 50/60Hz																																																																																														
消費電流	定格：6.9A																																																																																														
質 量	約274kg																																																																																														
塗 装 色	N15																																																																																														
材 質	鋼板製																																																																																														
形 状	自立型 防雨構造																																																																																														
そ の 他	SPD搭載																																																																																														
仕 様																																																																																															
塗 装 色	N15																																																																																														
材 質	本体：鋼板製 t 3.2																																																																																														
仕 様																																																																																															
電 源	AC100V±10% 50/60Hz																																																																																														
消費電流	定格：1.9A																																																																																														
質 量	約60kg																																																																																														
塗 装 色	N15																																																																																														
材 質	本体：鋼板製 ゲートバー：グラスファイバー																																																																																														
形 状	自立型 防雨構造																																																																																														
仕 様																																																																																															
電 源	AC100V±10% 50/60Hz																																																																																														
消費電流	定格：1.0A																																																																																														
質 量	約20kg																																																																																														
塗 装 色	N15																																																																																														
材 質	本体：鋼板製 支柱：鋼管製																																																																																														
形 状	自立型 防雨構造																																																																																														
LC		ループコイル		6面		LD		車両検知器		1台		LED		LED表示ユニット (192mm)		4台		WL		回転灯、ブザー				1式																																																																							
◆新設機器						◆新設機器						◆新設機器						◆新設機器						◆新設機器																																																																							
																								<table><tr><td>仕 様</td><td></td></tr><tr><td>回転灯</td><td></td></tr><tr><td>電 源</td><td>AC100V±10% 50/60Hz</td></tr><tr><td>消費電力</td><td>5W</td></tr><tr><td>質 量</td><td>約540g</td></tr><tr><td>材 質</td><td>グローブ：アクリル樹脂製 (黄) ボディ：ABS樹脂製 (黒) 取付足：SUS製</td></tr><tr><td>形 状</td><td>サインに組込</td></tr><tr><td>表 示</td><td>LEDによる回転動作</td></tr><tr><td>ブザー</td><td></td></tr><tr><td>電 源</td><td>AC100V±10% 50/60Hz</td></tr><tr><td>消費電力</td><td>1.3W</td></tr><tr><td>質 量</td><td>約100g</td></tr><tr><td>材 質</td><td>締付リング：ABS樹脂製 (シルバー) ケース前面：ABS樹脂製 (黒) ボディ：ポリカーボネート製 (黒)</td></tr><tr><td>形 状</td><td>サインに組込</td></tr><tr><td>音 量</td><td>68～80dB (音量調整機能付)</td></tr></table>						仕 様		回転灯		電 源	AC100V±10% 50/60Hz	消費電力	5W	質 量	約540g	材 質	グローブ：アクリル樹脂製 (黄) ボディ：ABS樹脂製 (黒) 取付足：SUS製	形 状	サインに組込	表 示	LEDによる回転動作	ブザー		電 源	AC100V±10% 50/60Hz	消費電力	1.3W	質 量	約100g	材 質	締付リング：ABS樹脂製 (シルバー) ケース前面：ABS樹脂製 (黒) ボディ：ポリカーボネート製 (黒)	形 状	サインに組込	音 量	68～80dB (音量調整機能付)																																				
仕 様																																																																																															
回転灯																																																																																															
電 源	AC100V±10% 50/60Hz																																																																																														
消費電力	5W																																																																																														
質 量	約540g																																																																																														
材 質	グローブ：アクリル樹脂製 (黄) ボディ：ABS樹脂製 (黒) 取付足：SUS製																																																																																														
形 状	サインに組込																																																																																														
表 示	LEDによる回転動作																																																																																														
ブザー																																																																																															
電 源	AC100V±10% 50/60Hz																																																																																														
消費電力	1.3W																																																																																														
質 量	約100g																																																																																														
材 質	締付リング：ABS樹脂製 (シルバー) ケース前面：ABS樹脂製 (黒) ボディ：ポリカーボネート製 (黒)																																																																																														
形 状	サインに組込																																																																																														
音 量	68～80dB (音量調整機能付)																																																																																														
T		インターホン親機		1台		MC		既存監視壁		1台		PC		管理PC		1式																																																																															
◆新設機器 (既存監視壁に取付)						◆既存改造 (インターホン追加、ソフト更新)						◆既存改造 (コンバータ/通信ポートの増設、ソフト更新)																																																																																			
<table><tr><td>仕 様</td><td></td></tr><tr><td>電 源</td><td>AC100V±10% 50/60Hz</td></tr><tr><td>消費電力</td><td>最大6.5W</td></tr><tr><td>質 量</td><td>約0.9kg</td></tr><tr><td>外觀色調</td><td>エッグホワイト</td></tr><tr><td>材 質</td><td>自己消火性ABS樹脂</td></tr><tr><td>接続子機</td><td>最大3台</td></tr><tr><td>形 状</td><td>壁掛型</td></tr></table>						仕 様		電 源	AC100V±10% 50/60Hz	消費電力	最大6.5W	質 量	約0.9kg	外觀色調	エッグホワイト	材 質	自己消火性ABS樹脂	接続子機	最大3台	形 状	壁掛型																																																																										
仕 様																																																																																															
電 源	AC100V±10% 50/60Hz																																																																																														
消費電力	最大6.5W																																																																																														
質 量	約0.9kg																																																																																														
外觀色調	エッグホワイト																																																																																														
材 質	自己消火性ABS樹脂																																																																																														
接続子機	最大3台																																																																																														
形 状	壁掛型																																																																																														



Sheet No.
E


Name 高槻城公園北エリア（一期）整備工事（公園）

Class [駐車場管制設備] 機器姿図 Date 令和7年度工事


Scale NS Checked by b. s. l. s.

TAKATSUKI CITYHALL A. SECTION OF ARCHITECTURE


発券機及び精算機周辺詳細図 S=1:100

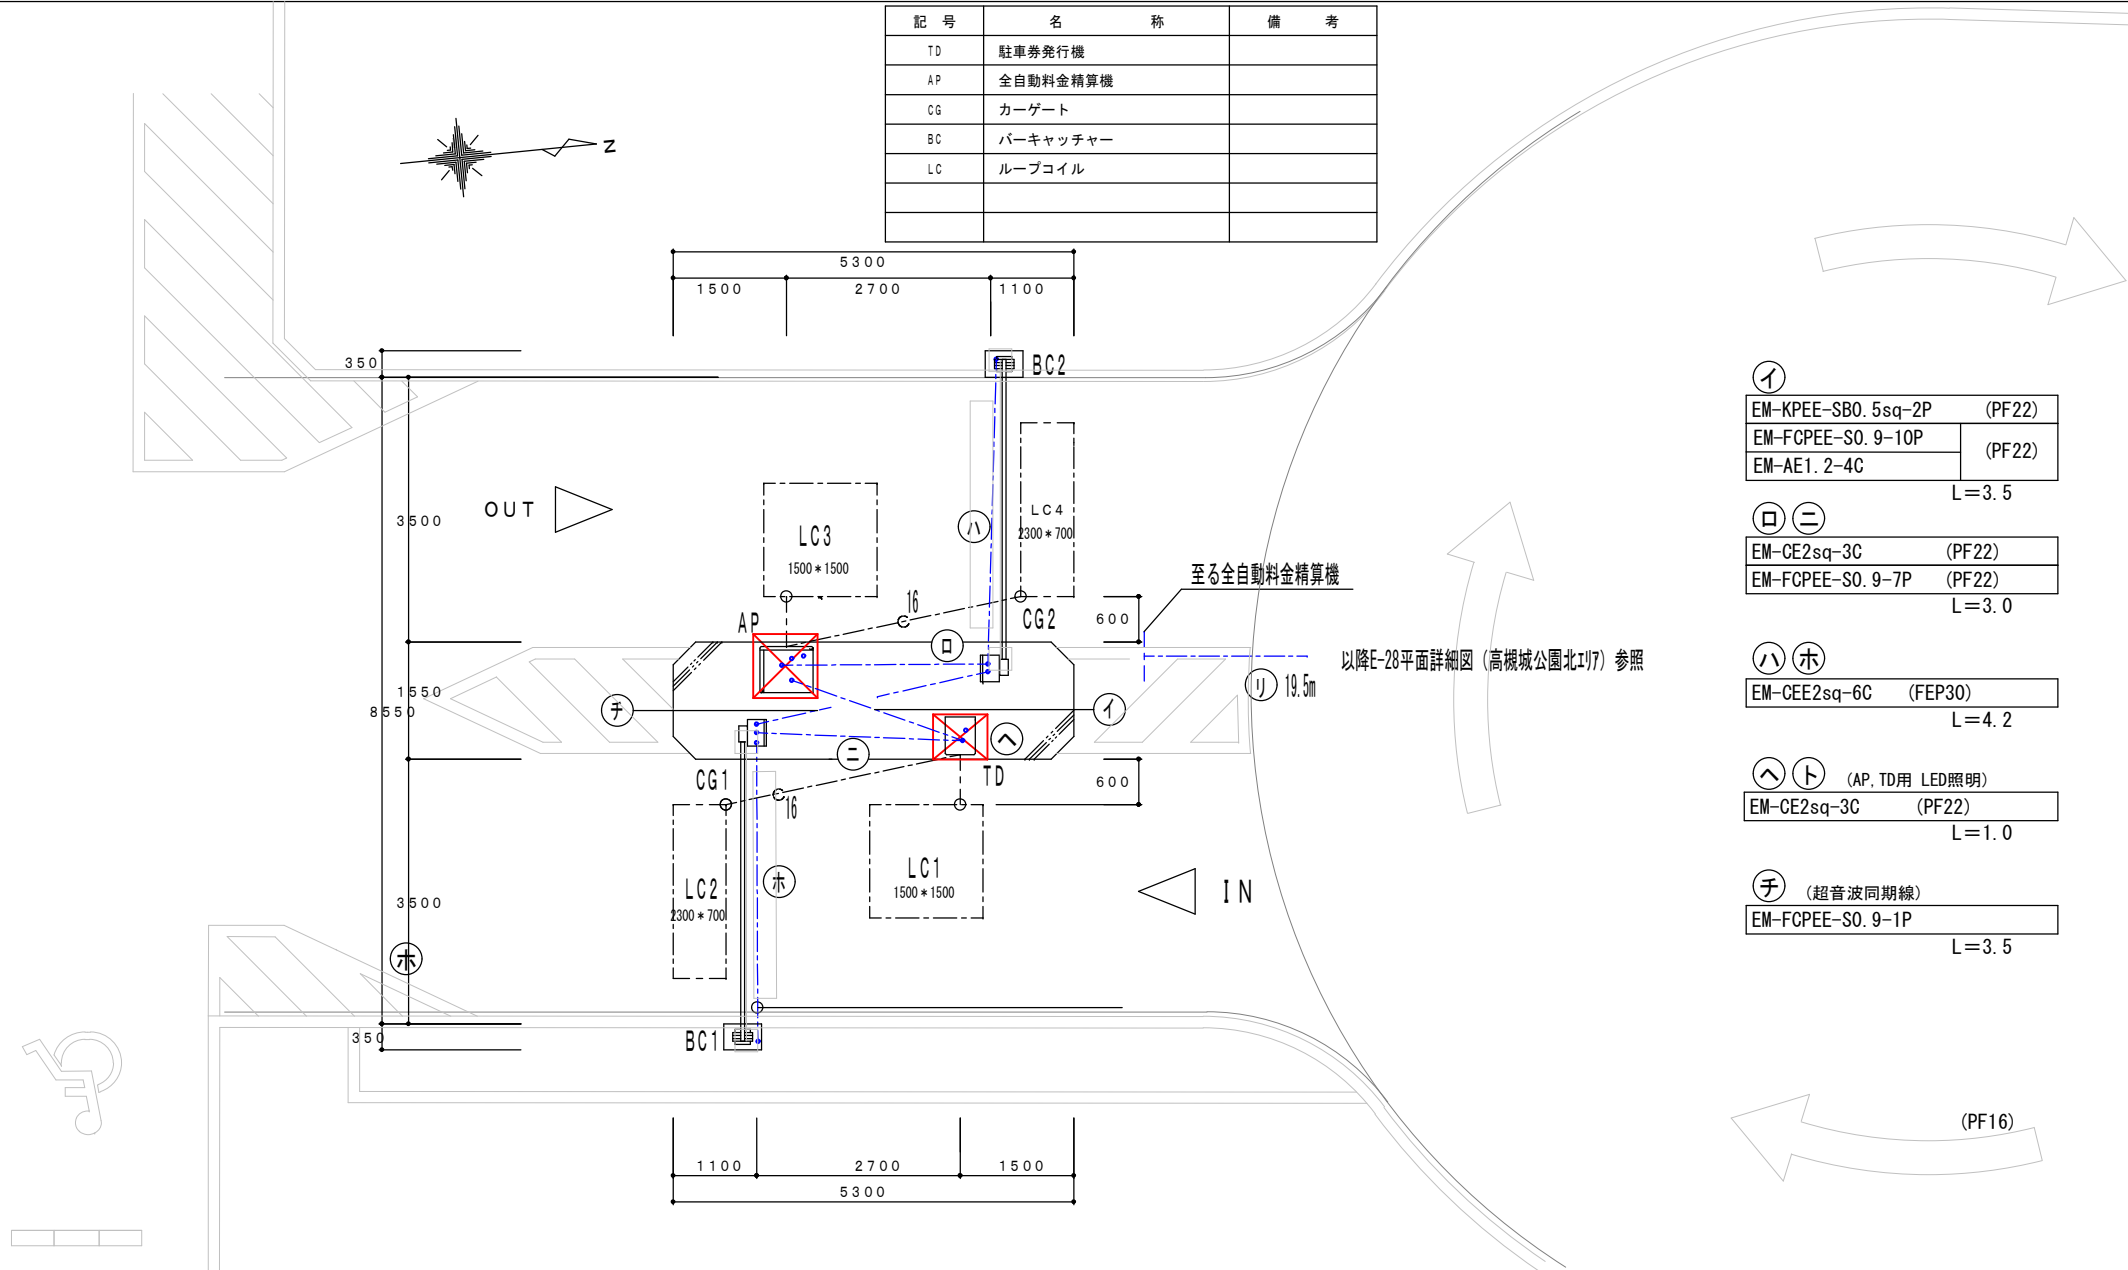


発券機及び精算機基礎図 S=1:50

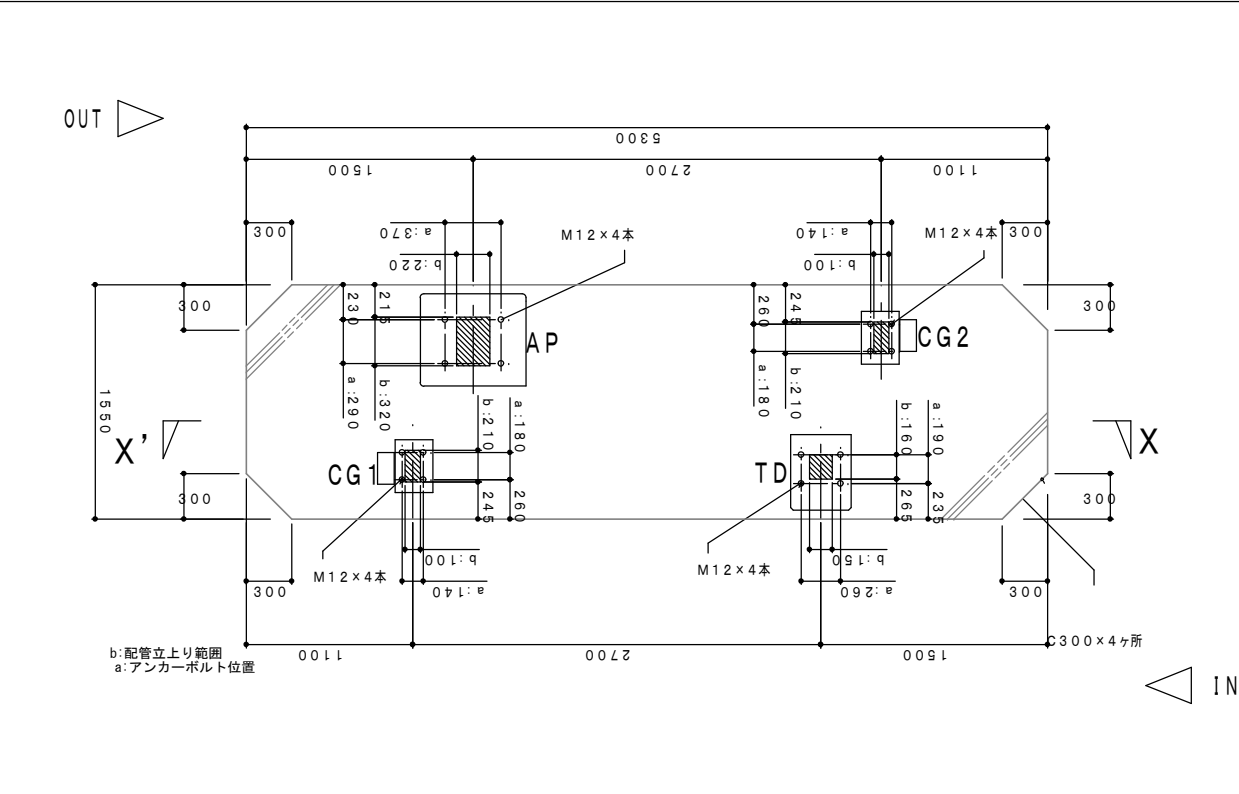


X-X' 基礎 詳細図

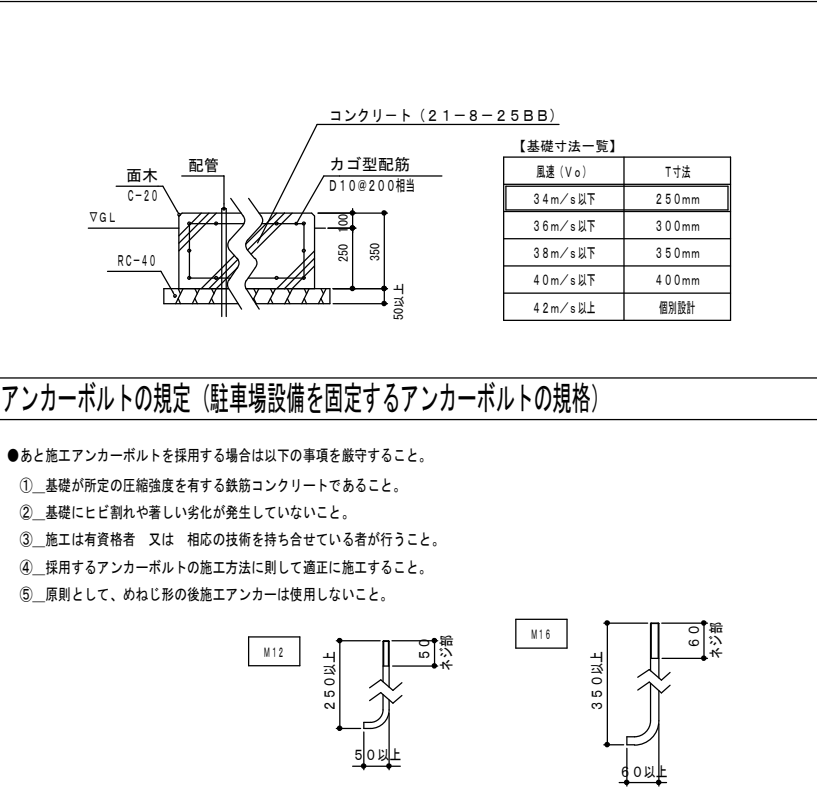


LC1~4ループコイル 布設断面図 S=1/20

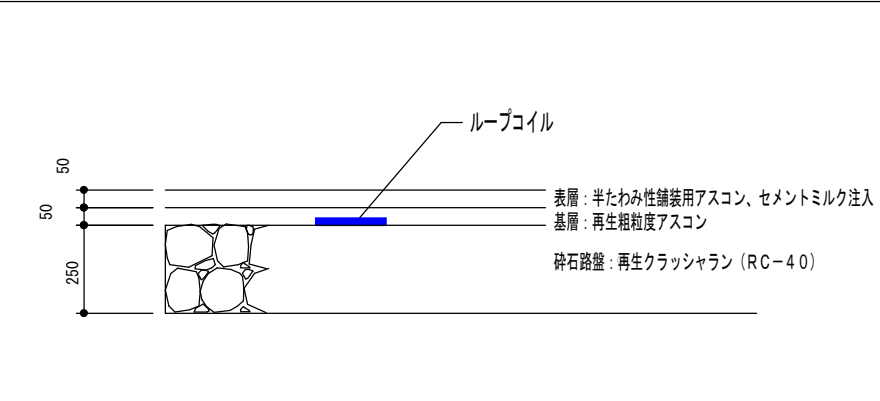


BC基礎 詳細図

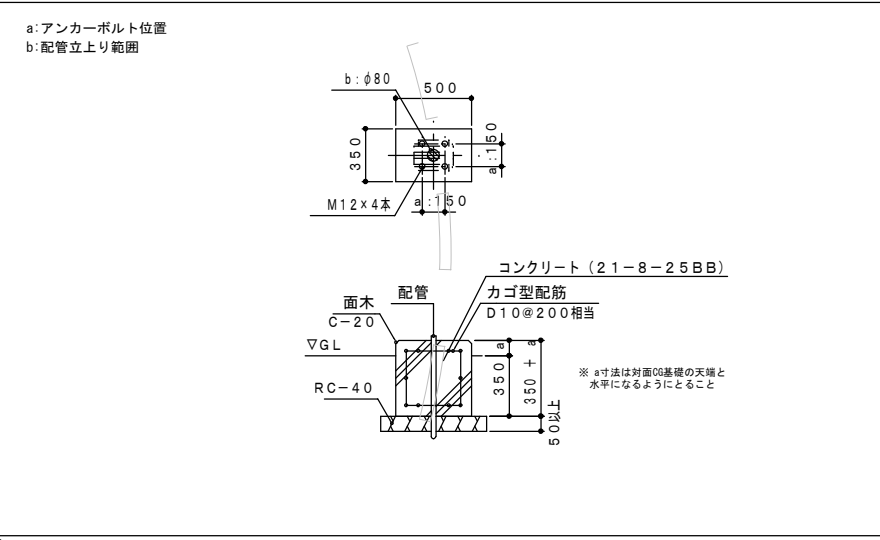


ES, RL基礎 詳細図

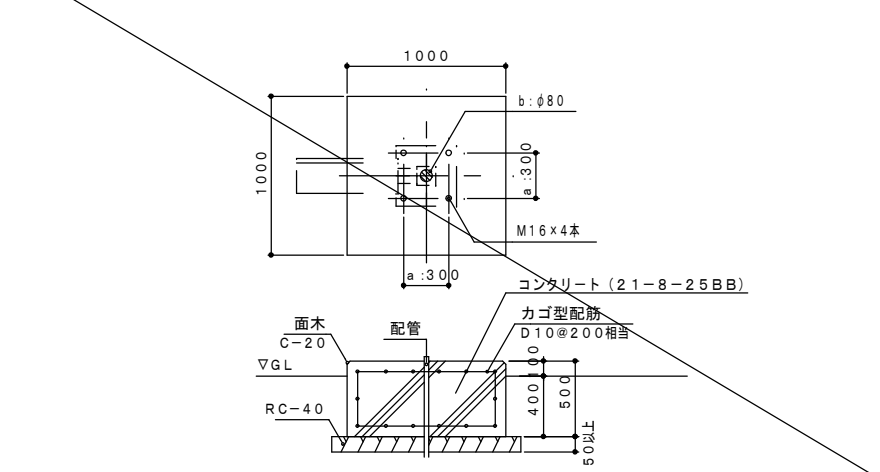

設計条件/注意事項

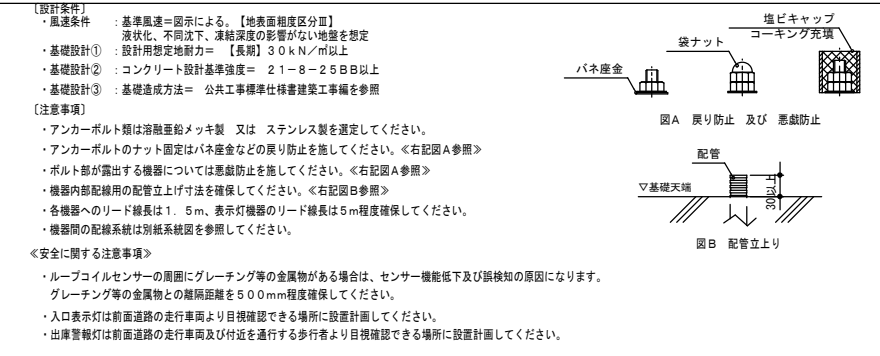


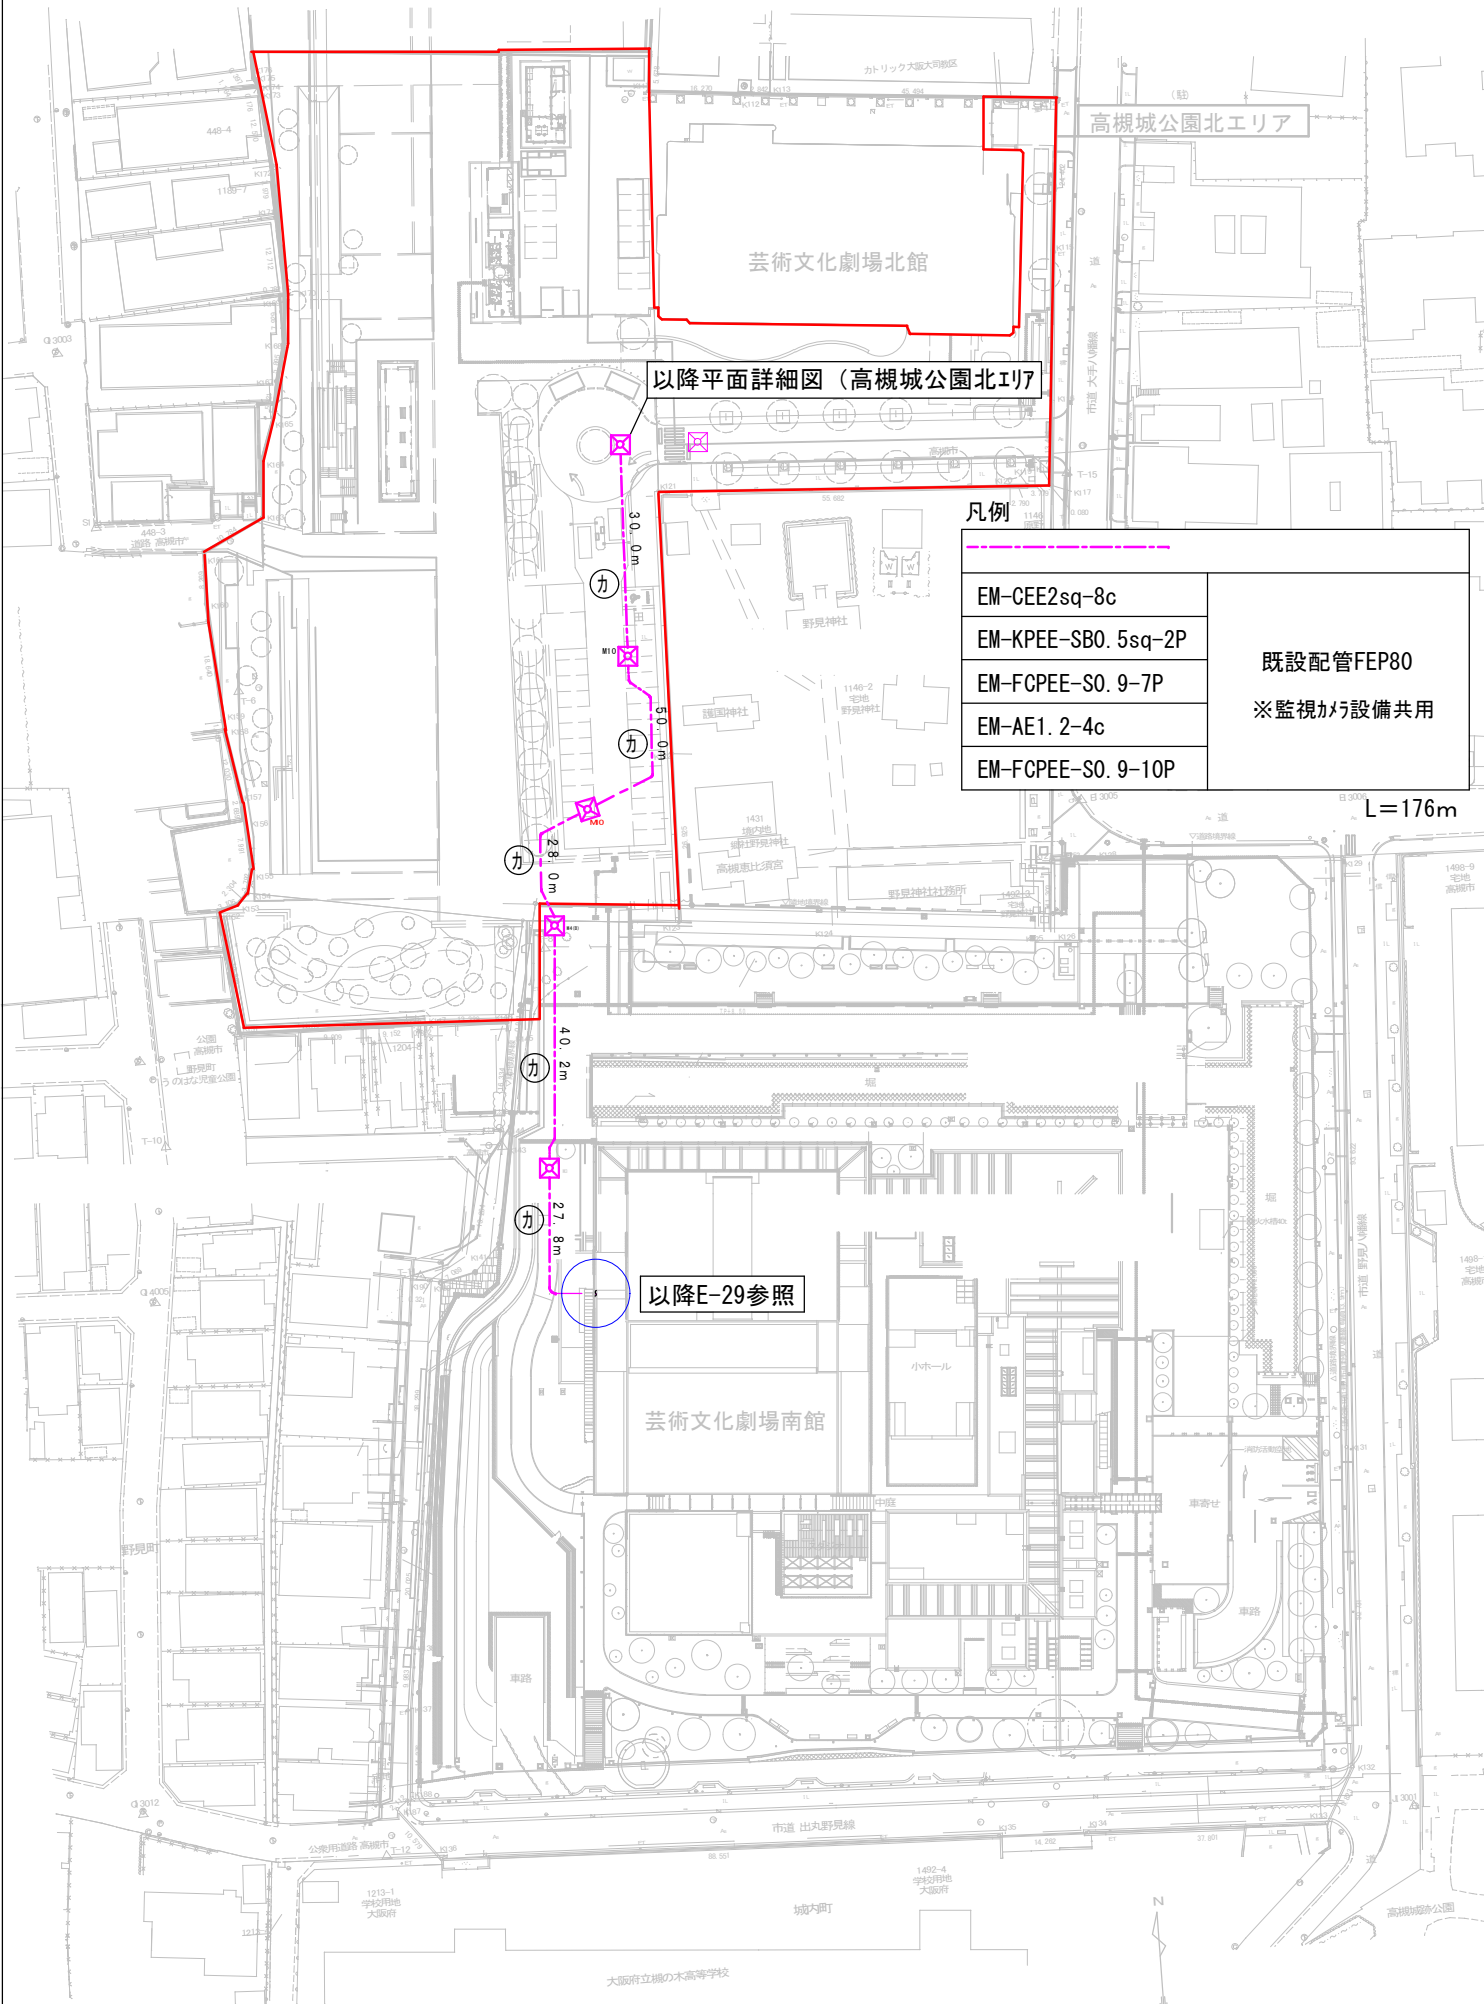


凡例


EM-CEE2sq-8c	既設配管FEP80 ※監視カメラ設備共用
EM-KPEE-SB0. 5sq-2P	
EM-FCPEE-S0. 9-7P	
EM-AE1. 2-4c	
EM-FCPEE-S0. 9-10P	

L=176m


以降E-29参照

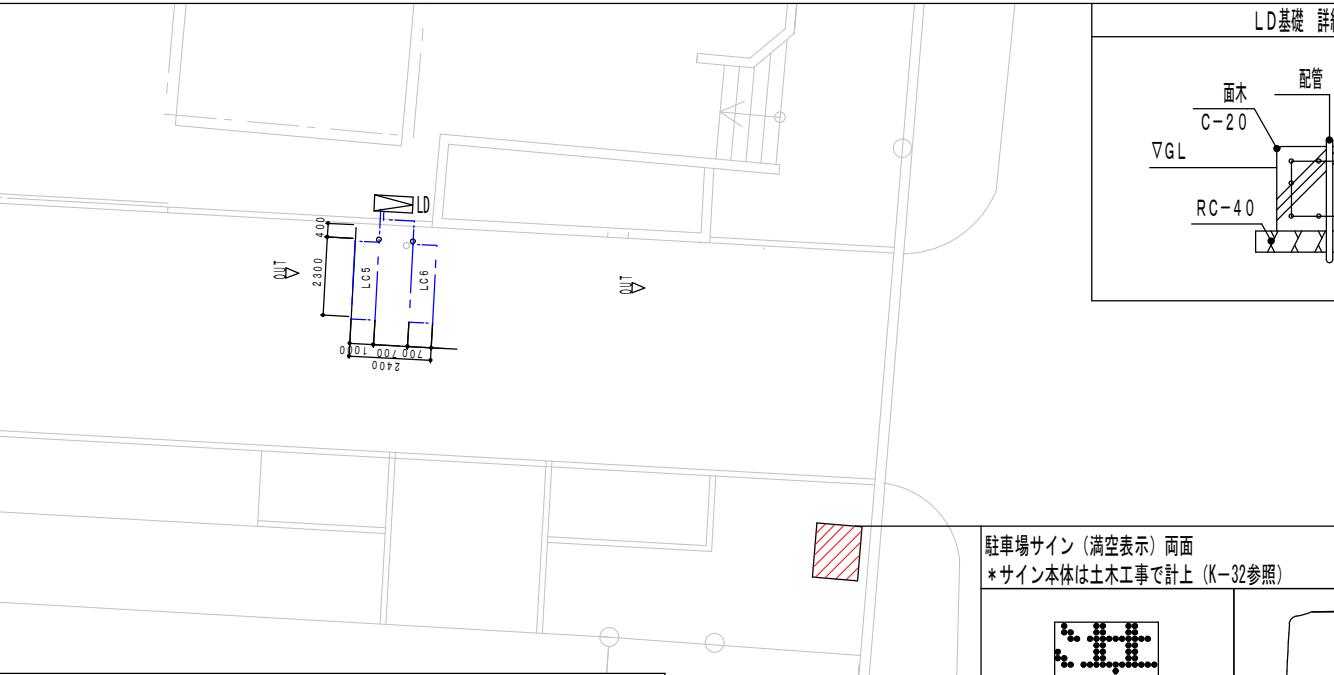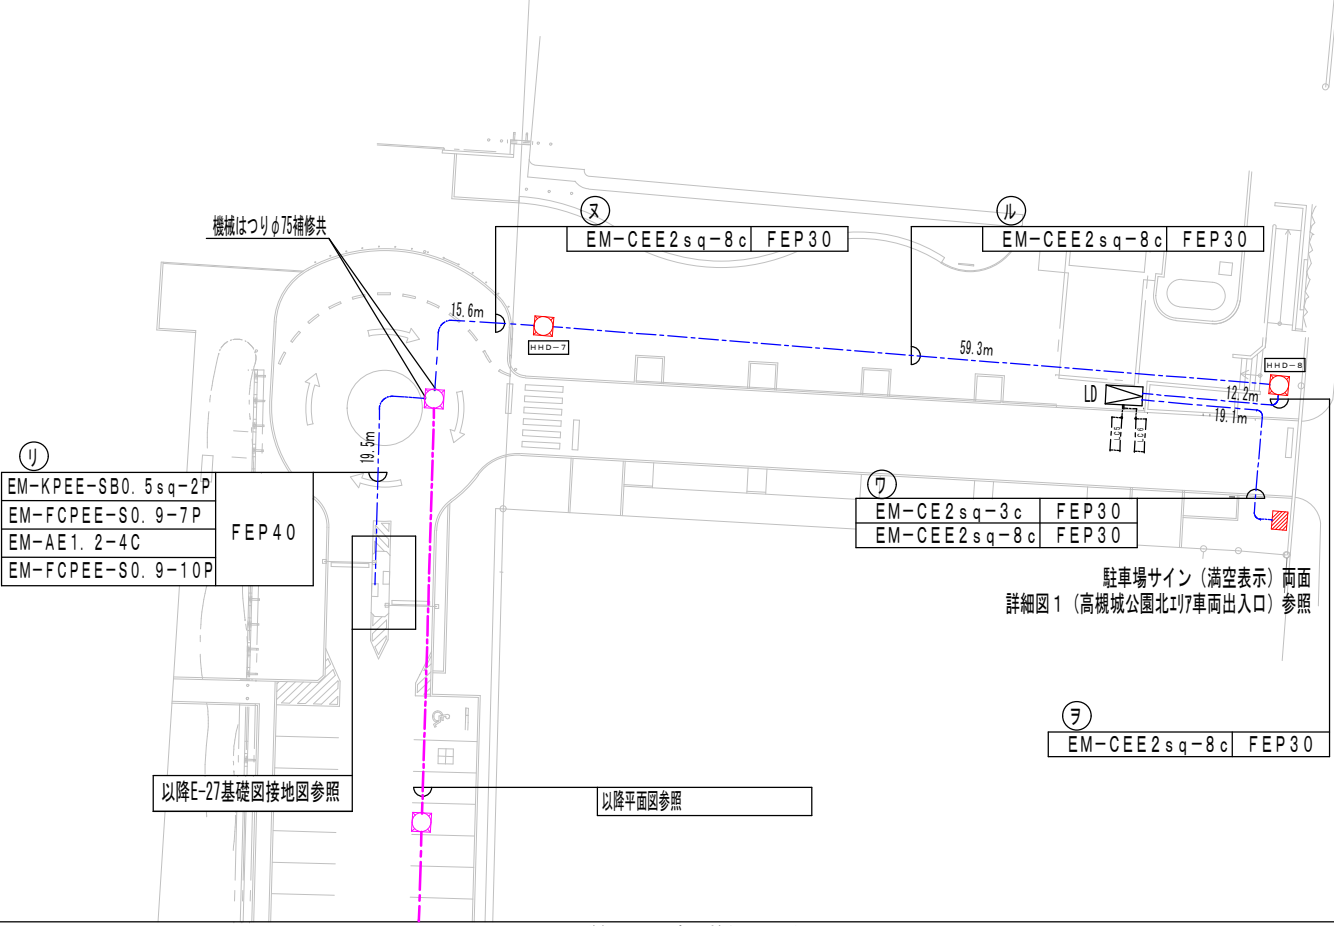

LD基礎 詳細図

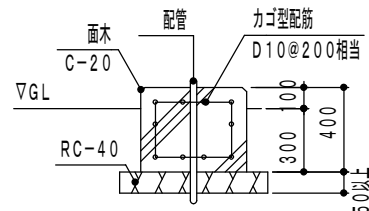


LC5~6ループコイル 布設断面図 S=1/30

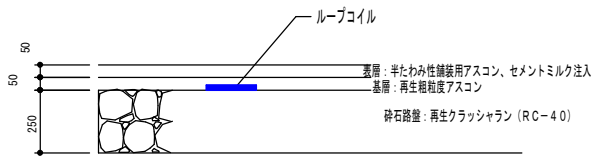


記号	名称	備考
LC	ループコイル	
LD	車両検知器	
LED	LED表示器	サイン支給品
WL	回転灯・ブザー	サイン支給品

駐車場サイン（満空表示）両面
*サイン本体は土木工事で計上（K-32参照）

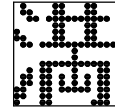

◆LED表示器（LED）

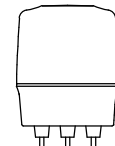

◆回転灯・ブザー（WL）



[駐車場管制設備] 平面詳細図 (芸術文化劇場南館B1F) S=1:400

高槻城公園北エリア駐車場管制設備より

EM-CEE2sq-8c
EM-KPEE-SB0.5sq-2P
EM-FCPEE-S0.9-7P
EM-AE1.2-4c
EM-FCPEE-S0.9-10P

既設ケーブルラック

以降E-30参照

既設BOX
1500*600*300 SUS製 FL+1700
既設予備配管部分は
止水処理を行うこと。

※監視カメラ設備と一緒に処理

⑧

EM-CEE2sq-8c
EM-KPEE-SB0.5sq-2P
EM-FCPEE-S0.9-7P
EM-AE1.2-4c
EM-FCPEE-S0.9-10P

既設ケーブルラック

L=67.0m

EM-CEE2sq-8c
EM-KPEE-SB0.5sq-2P
EM-FCPEE-S0.9-7P
EM-AE1.2-4c
EM-FCPEE-S0.9-10P

E51露出配管

L=11.5m

・ケーブルボックス 250*250*250*2
銅板製塗装共
・機械はつりφ75
600mm程度 補修共
※監視カメラ設備と共用

既設開口に入線
既設の防火区画貫通処理を行う
こと。
(E-33参照)

既設開口500x200 FL+4150に入線
[S-05e] 防火・遮音区画貫通処理を
行うこと。
(E-33参照)

既設ケーブルφ100φ FL+3000に入線
[F-11b] 防火区画貫通処理を行う
こと。
(E-33参照)

EPS内ケーブルラックから
B2Fへ
以降E-30図参照

凡例

● 既設開口に入線
既設の防火区画貫通処理を行う
こと。
(E-33参照)

平面詳細図 (芸術文化劇場南館B1F防災センター) S:1/100 (A3)

既設監視盤改修 (E-26参照)

既設管理PC改修
(E-26参照)

EM-CEE2sq-8c
EM-KPEE-SB0.5sq-2P
EM-FCPEE-S0.9-7P
EM-AE1.2-4c
EM-FCPEE-S0.9-10P


総合盤内コネクタ

L=8.7m

盤内ケーブルラックから
B2Fへ
以降E-30図参照


番号	監視設備名称	備考	監視設備名称	工事区分	
①	中央監視システム制御盤		⑩	ITV8	
②	信号入出力盤(2)誘導灯7号信号機接続箱		⑪	駐車場管制監視盤	改修
③	信号入出力盤(1)		⑫	機械室監視監視盤	
④	消防団集合点監視盤		⑬	監視カメラ映像	
⑤	監視設備(1)		⑭	カメラ映像監視監視盤	
⑥	監視設備(2)		⑮	カメラ映像監視監視盤	
⑦	分電盤(1)防犯センターリモコンスイッチ		⑯	カメラ映像監視監視盤	
⑧	カメラ映像監視監視盤		⑰	カメラ映像監視監視盤	
⑨	カメラ映像監視監視盤		⑱	カメラ映像監視監視盤	
⑩	カメラ映像監視監視盤		⑲	駐車場管制モニター	改修
⑪	インターホン(文化ホール前出口)		⑳	プリンター	駐車場管制監視盤用
⑫	トイレ呼び表示器		㉑	監視カメラ防護モニター	
⑬	LANネットワーク監視盤		㉒	車上インターホン	
⑭	入退室管理監視監視盤				

◆監視盤 (MC) (既設改修)

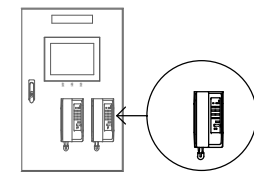

◆インターホン装置 (T)
既設監視盤に追加取付

◆管理PC (PC) (既設改修)

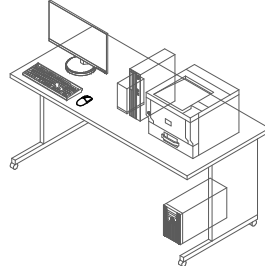

Sheet No.
E

Name 高槻城公園北エリア駐車場管制設備(整備工事) (公園)

Class [駐車場管制設備] 平面詳細図2 (芸術文化劇場南館B1F)

Scale 1/400・1/100 (A3)


TAKATSUKI

Date 令和7年度工事

Checked by b. s. l. s.



CITYHALL A SECTION OF ARCHITECTURE

〔駐車場管制設備〕平面図（芸術文化劇場南館B2F） S=1:400

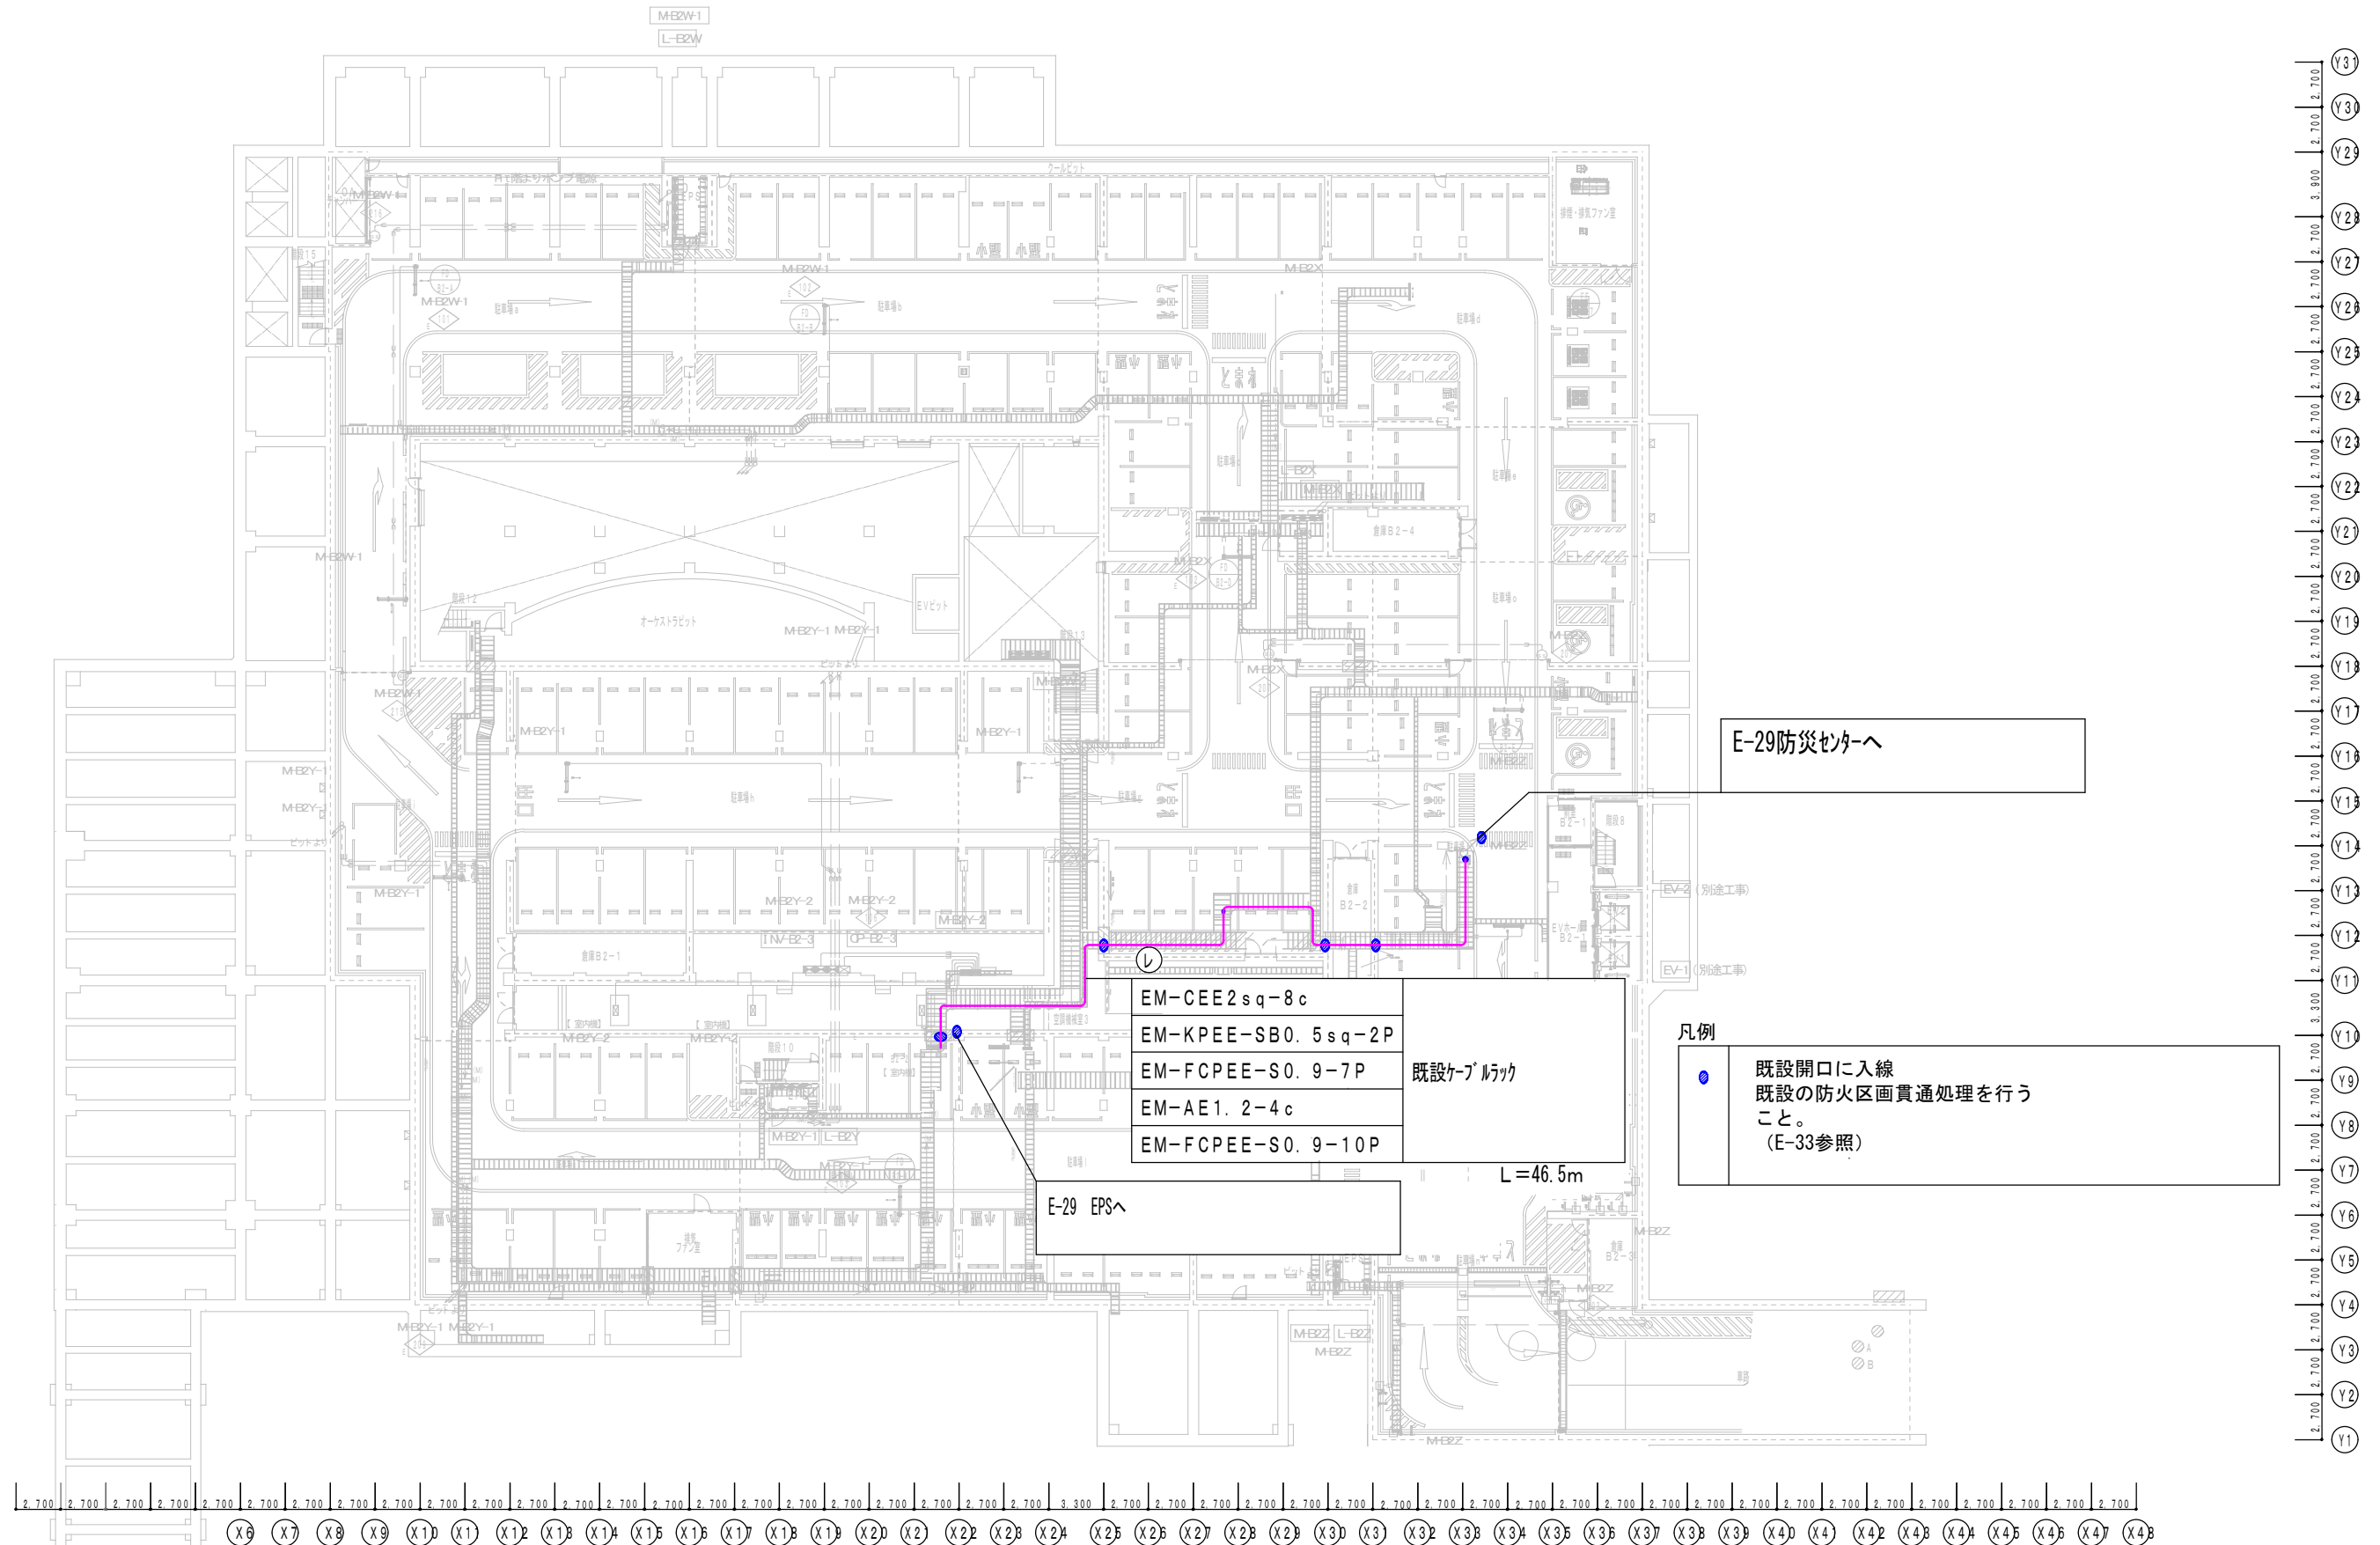

Name 高槻城公園北エリア（一期）整備工事（公園）
Class 〔駐車場管制設備〕平面詳細図4（芸術文化劇場南館B2F） Date 令和7年度工事
Checked by b. s. l. s.
Scale 1:400 (A3)
E 30 TAKATSUKI CITYHALL A SECTION OF ARCHITECTURE














撤去器具間の配管配線を撤去すること

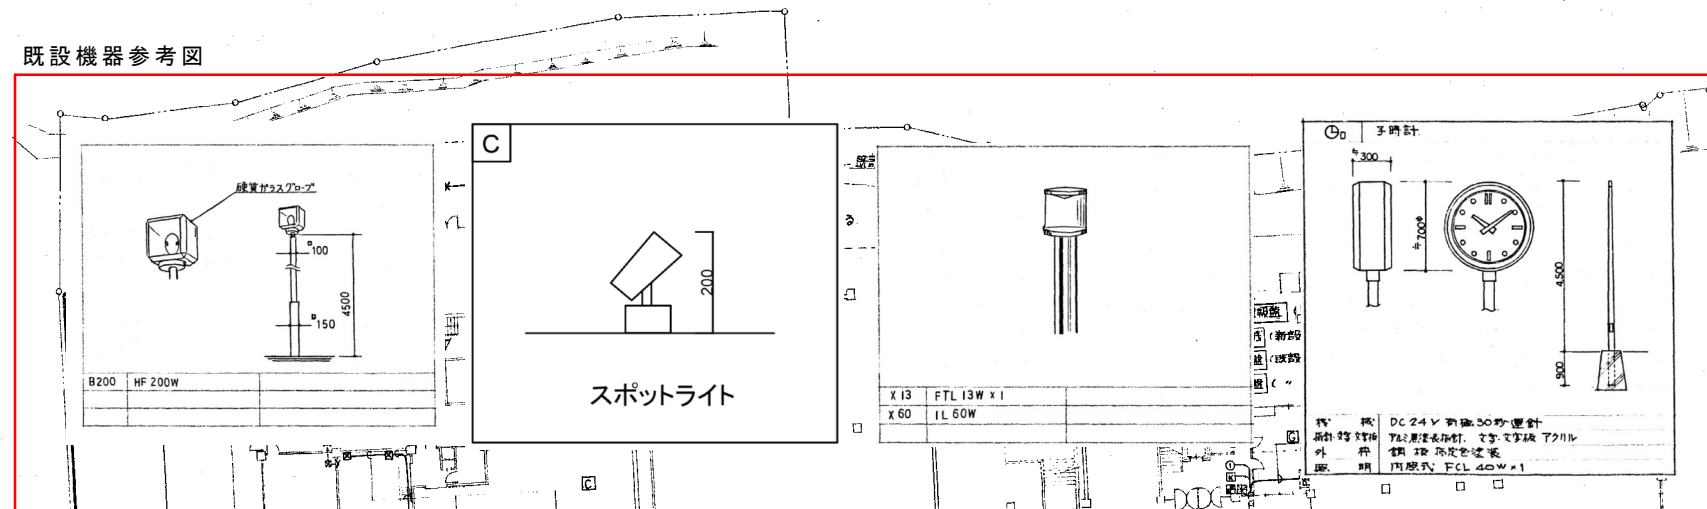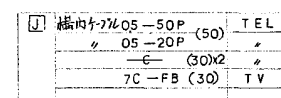

E CVT 14^o-3C E55^o(50)

AE 09-5P (30) 中防留

J	機内5-77C 05-50P (50)	TEL
	" 05-20P	"
	—E (30)x2	"
	7C-FB (30)	TV

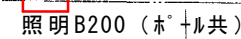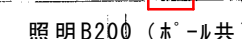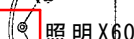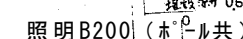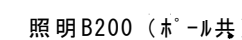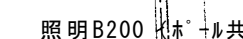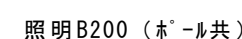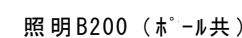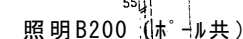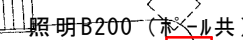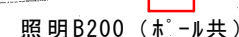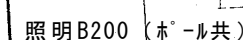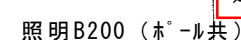

注記：撤去器具間の配管配線も撤去すること。

Name 高槻城公園北エリア（一期）整備工事（公園）

Class 撤去図 (外構図)

Date 令和7年度工事

Sheet No.


Scale N

Checked by

b. s. l. s.

$$\frac{L}{31}$$

TAKATSUKI | CITYHALL A SECTION OF ARCHITECTURE

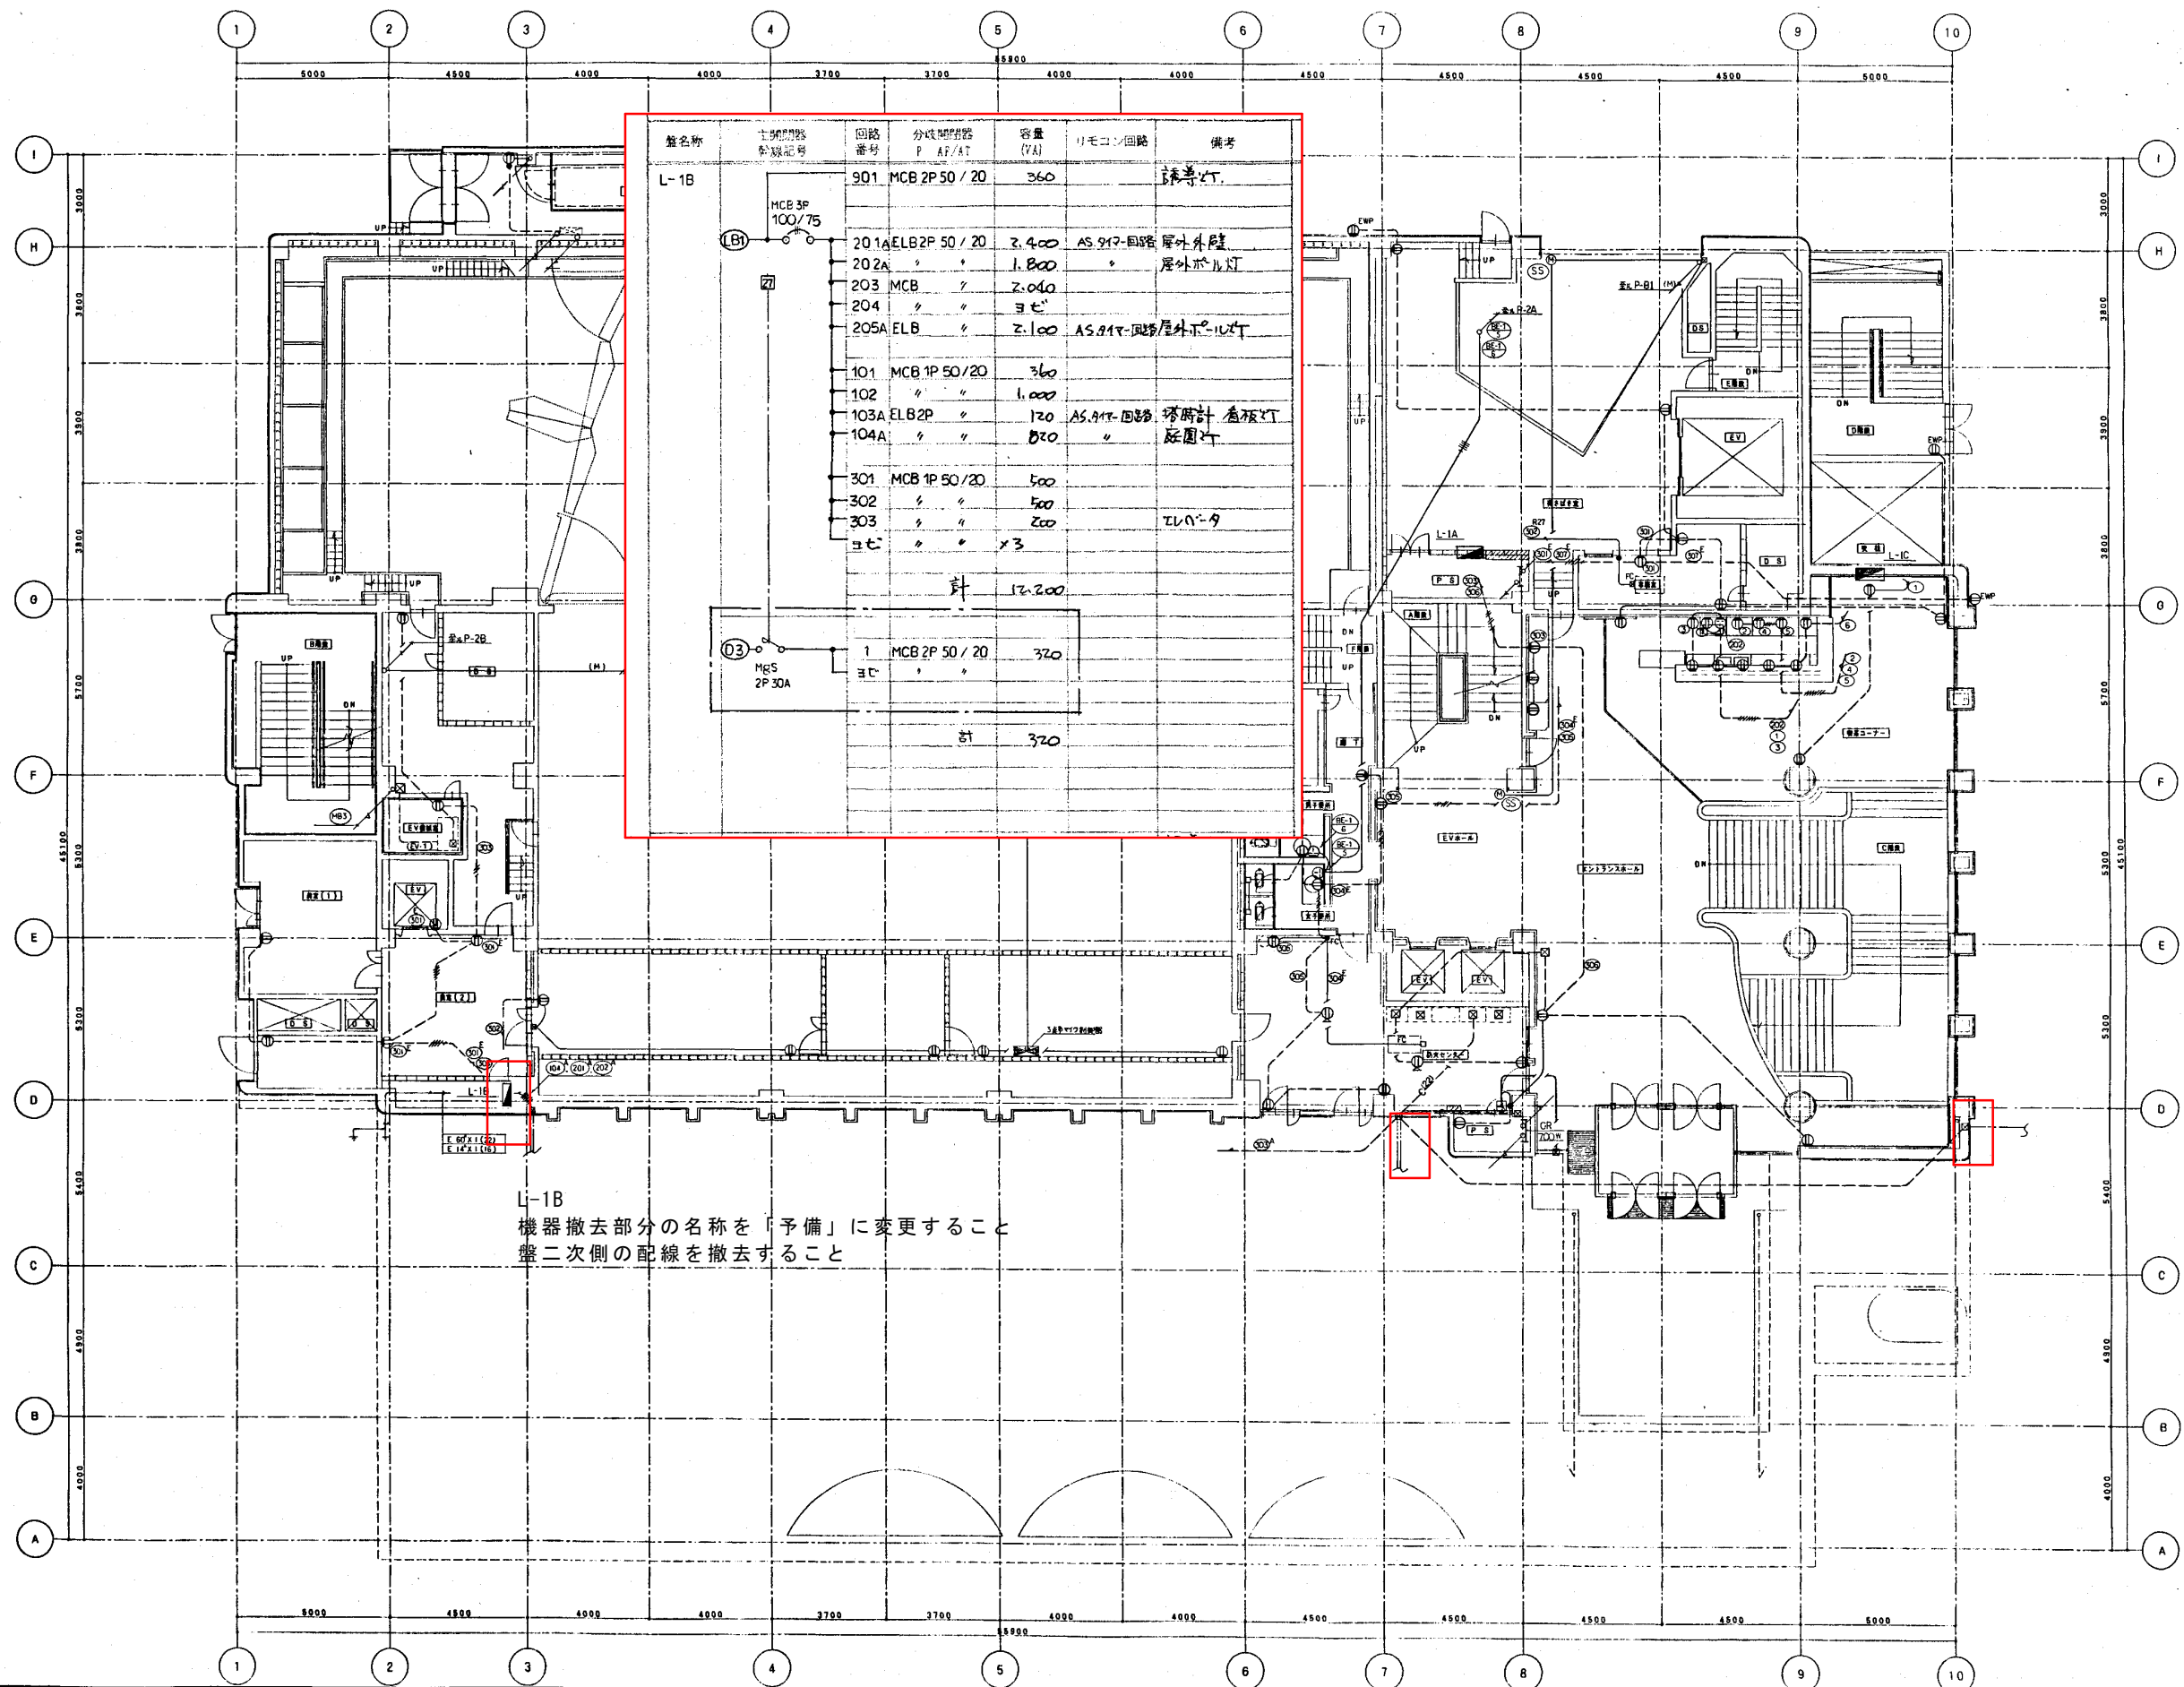

盤名称	主幹配線 分岐記号	回路 番号	分岐配線 P AF/AT	容量 (VA)	リモコン回路	備考
L-1B		901	MCB 2P 50 / 20	360		誘導灯
	MCB 3P 100/75	201A	ELB 2P 50 / 20	2,400	AS 917-回路	屋外外壁
		202A	"	1,800	"	屋外バルコ
		203	MCB	2,040		
		204	"	300		
		205A	ELB	2,100	AS 917-回路	屋外外壁
		101	MCB 1P 50 / 20	360		
		102	"	1,000		
		103A	ELB 2P	120	AS 917-回路	誘導灯 看板灯
		104A	"	820	"	底面灯
		301	MCB 1P 50 / 20	500		
		302	"	500		
		303	"	200		エレベータ
		コセ	"	x3		
		計		12,200		
	03	1	MCB 2P 50 / 20	320		
	MCB 2P 30A	コセ	"			
		計		320		

L-1B
機器撤去部分の名称を「予備」に変更すること
盤二次側の配線を撤去すること

F-11bRC壁+GW鋼管防煙区画

※(火)…防火区画貫通処理
(遮)…遮音区画貫通処理
(煙)…防煙区画貫通処理
(断)…断熱用

	施工手順	施工区分	チェック項目	チェック	施工写真	
					撮影	チェック
①	構造スラブCon前に丸スリーブを取付→Con打設	電気 建築				
②	配管突出し	電気				
③	躯体開口部の処理 開口内にモルタルを全充填	電気	隙間なく充填		○	
④	グラスウール貼り	建築				
⑤	配管施工後→配線	電気	配線忘れがないか確認			
⑥	配管管口（片側）にダンシールラクパテを充填	電気	しっかり充填、形も整える		○	

S-05eRC壁+ウレタンケーブルラック防火区画遮音ライン①認定番号 PS060WL-0193（ヒルティ）

B1F 通路B1-5
3F 東DPS

※(火)…防火区画貫通処理
(遮)…遮音区画貫通処理

	施工手順	施工区分	チェック項目	チェック	施工写真	
					撮影	チェック
①	構造スラブCon前に箱スリーブ(木枠)を取付→Con打設	建築				
②	ウレタン吹付	建築				
③	ケーブルラック施工後→配線	電気	配線忘れがないか確認			
④	支持金具取付	電気	強固に支持金具を取付		○	
⑤	セーフティボード(50mmx2)を開口部に設置	電気	セーフティボード廻りを耐火シーラントで充填し、押し込む		○	
⑥	セーフティボード(50mmx1)を開口部に設置	電気	セーフティボード廻りを耐火シーラントで充填し、押し込む		○	
⑦	耐火シーラント充填	電気	ケーブル廻り、セーフティボード廻りを耐火シーラントで密に充填		○	
⑧	ダンシールラクパテを充填	電気	隙間なく充填		○	
⑨	認定ラベル及び遮音シールを貼付け	電気	認定番号を確認する		○	